

滋賀大学(石山)自然科学棟改修機械設備工事(I期)

図 面 リ ス ト				
整理番号	図面名称	縮 尺	整理番号	図面名称
M-01	表紙・図面リスト	—	M-31	ガス設備 5階 平面図（撤去・改修）
M-02	機械設備工事 特記仕様書（1）	—	M-32	ドラフト設備 機器表（撤去・新設）
M-03	機械設備工事 特記仕様書（2）	—	M-33	ドラフト設備 1階 平面図（撤去・改修）
M-04	工事区分表	—	M-34	ドラフト設備 2階 平面図（撤去・改修）
M-05	配置図・付近見取図	1/1000	M-35	ドラフト設備 3階 平面図（撤去・改修）
M-06	空調設備 機器表（撤去・新設）	—	M-36	ドラフト設備 4階 平面図（撤去・改修）
M-07	空調設備 1階 平面図（撤去・改修）	1/100	M-37	ドラフト設備 5階 平面図（撤去・改修）
M-08	空調設備 2階 平面図（撤去・改修）	1/100	M-38	ドラフト設備 R階 平面図（撤去・改修）
M-09	空調設備 3階 平面図（撤去・改修）	1/100		
M-10	空調設備 4階 平面図（撤去・改修）	1/100		
M-11	空調設備 5階 平面図（撤去・改修）	1/100		
M-12	換気設備 機器表（撤去・新設）	—		
M-13	換気設備 1階 平面図（撤去・改修）	1/100		
M-14	換気設備 2階 平面図（撤去・改修）	1/100		
M-15	換気設備 3階 平面図（撤去・改修）	1/100		
M-16	換気設備 4階 平面図（撤去・改修）	1/100		
M-17	換気設備 5階 平面図（撤去・改修）	1/100		
M-18	換気設備 R階 平面図（撤去・改修）	1/100		
M-19	給排水・ガス設備 機器表（撤去・新設）	—		
M-20	給排水設備 1階 平面図（撤去・改修）	1/100		
M-21	給排水設備 2階 平面図（撤去・改修）	1/100		
M-22	給排水設備 3階 平面図（撤去・改修）	1/100		
M-23	給排水設備 4階 平面図（撤去・改修）	1/100		
M-24	給排水設備 5階 平面図（撤去・改修）	1/100		
M-25	給排水設備 R階 床下平面図（撤去・改修）	1/100		
M-26	給排水設備 R階 床上平面図（撤去・改修）	1/100		
M-27	ガス設備 1階 平面図（撤去・改修）	1/100		
M-28	ガス設備 2階 平面図（撤去・改修）	1/100		
M-29	ガス設備 3階 平面図（撤去・改修）	1/100		
M-30	ガス設備 4階 平面図（撤去・改修）	1/100		

工事名称	滋賀大学（石山）自然科学棟改修機械設備工事（I期）	枚のうち 01号	 株式会社 みやこ設備設計 <small>一般建設業法第1種建設業、建築関係建設業、国土利用・都市計画 関係建設業、国土交通省「一級建築士事務所」登録第1358号</small>	業種名称	滋賀大学（石山）総合研究棟改修（自然科学系）設備設計業務	縮尺	図面番号
図面名称	図 面 リ ス ト	縮尺				A1 —	M - 01
図 面 表	図 面 表	図 面 表		図 面 表	図 面 表	A3 —	
作成	令和4年 7 月	図面名称		図面リスト			
滋 賀 大 学 施 設 管 理 課							

滋賀大学（石山）自然科学棟改修機械設備工事（1期）

I 工事概要

1. 工事場所 滋賀県大津市平津2-5-1（滋賀大学石山旧地構内）

2. 完成期限 令和 5年 2月 2 8日（火曜日）

3. 建物概要

建物名称			
工 種	模様替		
構 造	R C		
階 数	5 F		
建築基準法による	建築面積 (㎡)	777.70	
	延べ面積 (㎡)	3.850	
消防法施行令別表第一の区分	(7)		
改 修 面 積（㎡）	1.920		
備 考	改修範囲は東側		

4. 工事種目（●印の付いたものが対象工事種目）

工事種目	工 事 種 別
●空気調和設備	一式
●換気設備	一式
○排煙設備	
○自動制御設備	
●衛生器具設備	一式
●給水設備	一式
●排水設備	一式
●給湯設備	一式
●消火設備	一式
●ガス設備	一式
○雨水利用設備	
●撤去工事	一式

5. 指定部分 ●無 ○有 対象部分（指定部分工期 年 月 日）

6. 概成工期 ●無 ○有 令和 年 月 日（曜日）
（第1編1.1.2）（第1編1.1.2）

7. 設備概要（●印の付いたものを適用する）

方式及び種別	設 備 概 要
空調方式	●個別方式
主要熱源機器	●電気式空冷ヒートポンプエアコン
自動制御方式	○電気式 ○電子式 ○デジタル式
給水方式	○高置タンク方式 ●加圧給水ポンプ方式
排水方式	建物内の汚水と雑排水（○合流式 ●分流式） ポンプ排水 ●有（○汚物 ●雑排水 ○湧水） ○無 排水槽 ○有（計画容量 m3） 建物外放流先 （1）汚 水 ●直放流下水管 （2）雑排水○直放流下水管
消火設備の種類	●屋内消火栓設備 ○スプリンクラー設備 ○消濁消火設備 ○通給給水栓設備 ○通給速水管 不活性ガス消火設備 ○（ ）
ガスの種類	●都市ガス（種別 13A、高圧ガス種別 低圧ガス種別 供給圧力 Pa、一般ガス導管事業者名） ○液化石油ガス

※改修の場合は既存概要を示す

II 工事仕様

1. 共通仕様

（1）文部科学省発注工事請負契約等契約規則（文部科学省訓令第二十二号）別記第1号の工事請負契約基準、現場説明書、図面（ ）次及び本特記仕様書（ ）教によるほか、●印の付いたものを適用する

●公共建築工事標準仕様書（機械設備工事編）（令和4年版）（以下「標準仕様書」という。）
●公共建築改修工事標準仕様書（機械設備工事編）（令和4年版）（以下「改修標準仕様書」という。）
●公共建築設備工事標準単価（機械設備工事編）（令和4年版）（以下「標準単価」という。）
●文部科学省機械設備工事標準仕様書（特記基準）（令和4年版）（以下「文科仕様書」という。）
●文部科学省機械設備工事標準単価（特記基準）（令和4年版）（以下「文科標準単価」という。）
●工事写真撮影要領（令和元年7月）

（2）建築主事及び電気設備主事を本主事に含む場合は、それぞれの特記仕様書を適用する。一
「左側」：建築主事の特記仕様書は（ ）図、「電気設備主事の特記仕様書は（ ）図による。」

2. 特記仕様

（1）本特記仕様書の表記

1）項目及び特記事項は、●印の付いたものを適用し、○印の付いたものは適用しない。

2）項目に記載の〔第 編 〕内表示番号は、標準仕様書の該当項目番号を示す。

3）項目に記載の〔第 編 〕内表示番号は、改修標準仕様書の該当項目番号を示す。

4）項目に記載の<第 編 >内表示番号は、文科仕様書の該当項目番号を示す。

表 項 目 特 記 事 項

○適用区分

建築基準法に基づき定まる風圧力及び積雪荷重の算定には次の条件を用いる。
○風圧力
風速（V₀= m/s）
地表面粗度区分（ ）
○積雪荷重
建設省告示第1455号における区域 別表（ ）

●電気保安技術者

この工事現場に、下記のいずれかもの電気保安技術者を選任する。
（第1編1.3.2）
〔第1編1.3.2〕
項 目 名 電気保安技術者
1 第3種電気主任技術者以上の資格を有する者 ●
2 1級電気工事施工管理技士の資格を有する者 ●
3 高等学校又はこれと同等以上の教育施設において電気事業法の規定に基づく主任技術者の資格等に關する法令第7条第1項各号の科目を修めて卒業した者 ●
4 旧電気工事技術者検定規則による高圧電気工事技術者の検定に合格した者 ●
5 公益事業局又は通商産業局長の指定を受けた高圧試験に合格した者 ●
6 第1種電気工事士の資格を有する者 ●
7 2級電気工事施工管理技士の資格を有する者 ●
8 第2種電気工事士の資格を有する者 ● ※1
9 短期大学若しくは高等専門学校又はこれらと同等以上の教育施設の電気工学専攻の工学に関する科目において一般電気工学（実験を含む）に関する科目を修めて卒業した者 ○
工事用電力を構外から引き込む場合は、法令に基づく有資格者を定め、監督職員に報告する。

●施工条件

（第1編1.3.3）
〔第1編1.3.3〕
・工事中止日： 令和4年9月3日、9月24日、10月22日、11月19日、11月20日、11月30日、令和5年1月13日、1月14日、1月15日、1月28日、2月4日、2月24日、2月25日、2月26日
・工事範囲の備品の移動を含む4月中旬に行うため、備品の移動に影響のない作業については行えるものとする。
・令和4年9月30日、12月8日及び令和5年2月11日は騒音作業を中止すること。
・令和5年1月28日～2月10日は大学内定期試験が実施されるため、騒音作業については監督職員と協議の上、施工日を決定すること。
・機械設備工事にて既設屋上設備機器の移設を令和4年12月24日より行う。
・工事範囲外の居室には騒音中の実験器具が設置されているため、工事範囲外に粉塵が排出されないよう仮設間仕切りの目張りや集塵機の使用等の処置を十分行うこと。
・工事範囲外の部分については工事中でも使用するため、動線の確保だけでなく安全面の処置を十分に行うこと。屋外階段は学生・教職員等の避難経路となるため、緊急時には通行可能な状態とすること。
・工事範囲外の場所を使用しない材料がすべてつくられる場合は、シート等により養生を行い、使用後に清掃を行うこと。
・エレベータは工事中資材搬入時のみ使用可能とする。エレベータを使用する場合は十分に養生を行い、使用後に清掃を行うこと。
・解体工事中は工事範囲外についても、必要に応じて廊下の床の清掃を十分行うこと。
・完成後、利用者にシックハウスの影響や臭い等による不快感が発生しないよう、工事中も出来る限り換気を行うこと。

●環境への配慮

（第1編1.4.1）
〔第1編1.4.1〕
(1) 本工において、「国等による環境物品等の調達の推進等に関する法律（平成12年法律第100号）」に基づく「環境物品等の調達の推進に関する基本方針（平成31年2月閣議決定）」に定める特定調達品目の分野「公共工事」の品目を調達する場合は、判断の基準等を満たすものとする。
(2) 建築物内部に使用する材料等は、設計図書に規定する所要の品質及び性能を有すると共に、次の①から④を満たすものとする。
①合板、木質系フローリング、構造用パネル、集成材、単板積層材、MDF、パーティクルボード、その他の木質建材、ウレタ樹脂板、壁紙、接着剤、保温材、断熱材、断熱材、塗料、仕上塗材は、アセトアルデヒド及びスチレンを発生しない又は発散が極めて少ない材料で、設計図書に規定する「ホルムアルデヒドの放散量」の区分に応じた材料を使用する。
②接着剤及び塗料は、トルエン、キシレン及びエチルベンゼンの含有量が少ない材料を使用する。
③接着剤は、可塑性（フルレンジーンプラド及びフタル酸ジ－エーテルヘキシル等を含有しない難揮発性の可塑性剤を除く）が追加されていない材料を使用する。
④①の材料を使用して作られた家具、書架、実験台、その他の什器類は、ホルムアルデヒド、アセトアルデヒド及びスチレンを発生しないが、発散が極めて少ない材料を使用したものとする。
(3) 設計図書に規定する「ホルムアルデヒドの放散量」の区分において、「規制対象外」とは次の①又は②に該当する材料を指し、同区分「第三種」とは次の③又は④に該当する材料を指す。
①建築基準法施行令第20条の7第1項に定める第一種、第二種及び第三種ホルムアルデヒド発散数建築材料以外の材料
②建築基準法施行令第20条の7第4項の規定により国土交通大臣の認定を受けた材料
③建築基準法施行令第20条の7第1項に定める第三種ホルムアルデヒド発散数建築材料
④建築基準法施行令第20条の7第3項の規定により国土交通大臣の認定を受けた材料
(1) 本工事に使用する機材等は、設計図書に定める品質及び性能の、通常有すべき品質及び性能を有するものとする。

●機材の品質等

（第1編1.4.2）
〔第1編1.4.2〕

○機材の検査等

機材の検査に伴う試験

〔第1編1.4.5～6〕
〔第1編1.4.5～6〕

○施工調査

〔第1編1.5.1～3〕

○技能士

（第1編1.5.2）
〔第1編1.6.2〕

○施工の検査等

検査に伴う試験・立会い等

（第1編1.5.4～6）
〔第1編1.6.5～7〕

○技術検査

（第1編1.6.2）
〔第1編1.7.2〕

●完成時の提出図書

（第1編1.7.1～5）
〔第1編1.8.1～6〕

●他工事又は他工種との取合い

●電動機

（第2編1.2.1）
〔第2編1.2.1〕

●電源周波数

●容量等の表示

●給送運転調整

（第2編1.3.1～3）
〔第2編1.3.1～3〕

●足場その他

（第2編4.1.1）
〔第2編2.1.1〕

監督職員の行う機材の検査及び機材検査に伴う試験は下記による。

機 材 名	検 査 試 験	備 考
弁 類	● ○	
送 風 機 類	● ○	
パッケージ形空気調和器	● ○	

事前調査 ○本工事 ○別途
調査内容 調査項目 ○既存資料調査
調査範囲 ○図示 ○図示
調査方法 ○図示 ○

下記の職種及び作業に適用する。

下記の施工部分は、監督職員の検査・立会い・検査に伴う試験を受ける。

施 工 部 分	検 査 立 会 試 験	備 考
各階への配管	○ ●	
埋 設 配 管	○ ○	
総 合 調 整	○ ●	

工事完成後提出する完成図等の種類及び提出部数は下記による。

名 称	体 裁 等	部 数
完成図	原図（A1～J2及びA3～J2） 製本（A4版厚紙金文字入り）	1 部 2 部
施工図	原図（A3～J2及びA1～J2） 製本（A3～J2及びA1～J2）	1 部 1 部
安全指導書※	原図	2 部
機器性能図※	原図	2 部
機器性能図※	原図	2 部
官庁発行書帳等※	原図	2 部

※印は完成図書製本（A4版厚紙金文字入り）と一緒に製本してもよい。
CADデータ：（●要 ○不要） ファイル形式：JWW、DXF及びPDF
本工事は、次の書類について電子納品の対象とする。
●完成図 ●施工図
提出方法：CDまたはDVDに保存し、2製製作すること。
貸与する設計図のCADデータの著作権者：国立大学法人滋賀大学
ファイル形式：JWW
貸与条件：貸与するCADデータを本工事を本工事における施工図または竣工図作成のために使用しないこと。

図面に特記なき場合は、工事区分表による。

換気用、圧力用及び標準仕様書に記載なき特記のないものの電動機の保護規格は、製造者規格による標準品としてよい。

○50 Hz ●60 Hz

（1）機器能力、容量等は表示された数値以上とする。
（2）電動機出力、燃料消費量、圧力損失等は、原則として表示された数値以下とする。

●本工事 ○別途
調査項目（測定箇所等は監督職員の指示による。）
○風速測定 ●水量測定 ○室内外空気の温度の測定
○室内空気及びじんあいの測定 ○騒音の測定 ○飲料水の水量の測定
○雑排水の水量の測定 ○

●別契約の関係受注者が設置したものは無償で使用できる。
○本工事で設置する。（ 図参照）
「手すり先行工法に関するガイドライン」に基づく足場の設置に当たっては、前ガイドラインの別紙「手すり先行工法による足場の確立等に関する基準」における2の（2）手すり据置方式又は（3）手すり先行専用足場方式より行う。
○内部足場（ ○ 種 ○ 種） ○外部足場（ ○ 種 ○ 種）

●埋め戻し土・盛土

（第2編4.2.1）
〔第2編7.1.1〕

●建設発生土の処理方法

（第2編4.2.1）
〔第2編7.1.1〕

●防震措置

設備機器の固定は、次に示す事項を除き、すべて建築設備耐震設計施工指針2014年版（独立行政法人建築研究所監修）による。
（1）機器の据付け及び取付け
設計用水平地震力は、機器の質量（自由表面を有する水槽その他の貯槽にあっては有効質量）に、地震係数 及び次に示す設計用標準水平震度を乗じたものとする。

（2）設計用鉛直地震力は、設計用水平地震力の1/2とする。

○地中埋設管等

（第2編2.7.1～3）

○絶縁継手

（第2編2.2.12）
〔第2編2.1.1〕

○試験

（第2編2.9.1～5）
〔第2編2.7.1～5〕

●保温

（第2編3.1.1～6）
〔第2編3.1.1～3〕

○塗装

（第2編3.2.1）
〔第2編3.2.1〕

○電線類

（第2編4.7.1）

●既存躯体への穿孔

〔第2編5.2.1〕

●根切り土の良質土 ●山砂の類

●以下の配管は、管の周囲に山砂の類を施す。
●緩急化ビニル管
○

●構内敷きならしとする。 ○構外に搬出し、適切に処分する。

○

設計用標準水平震度

機器種別	●特定の施設 重要機器	一般施設 重要機器	一般施設 一般機器
上 層 階	2.0	1.5	1.0
屋上及び塔屋	2.0	2.0	1.5
	2.0	1.5	1.0
中間階	1.5	1.0	0.6
	1.5	1.5	1.0
	1.5	1.0	0.6
	1.0	0.6	0.6
地階・1階	1.0	1.0	0.6
	1.5	1.0	0.6

・上層階とは2～6階建の場合は最上層、7～9階建の場合は上層2階、10～12階建の場合は上層3階、13階以上の場合は上層4階とする。
・中間階とは地階・1階を除く各階で上層階に該当しないもの
・水槽類にはオイルタンクを含む。
・重要機器は次にによる。
[名称：] [名称：] [名称：] [名称：]
[名称：] [名称：] [名称：] [名称：]
（1）ステンレス鋼管の接合は、下記による。
●呼び径60S以下（●SAS322を満足した継手 ○ ）
（2）溶接部の非破壊検査 ○不要 ○要（ ）

図示の位置に取り付ける。

既設配管を含む部分の試験○要（方法及び圧力： ）
○不要

標準仕様書第2編によるほか次にによる。ただし、各工事種目で別に指定されたものは除く。
○多量箇所は下記による。
室名： 配管：
ダクト： 配管：
次の露出配管は、塗装又は記載の仕上げとする。
○屋外：○ドレン管（○指定色塗装 ）
○金属電線管（○指定色塗装）
○指定色塗装
○屋内：○ （○指定色塗装 ○ ）

穿孔機械を使用し既存躯体に穿孔する場合は、金属探知により電源供給が停止できる付属装置等を用いて施工する。
●はつり工事及び穿孔作業を行う場合は、事前に下記の方法により建物調査を行い、監督職員に報告する。
○ walkthrough調査 ○放射線透過検査 ●金属探知機

工事名称 滋賀大学（石山）自然科学棟改修機械設備工事（1期）

校のうち 02号

図面名称 特記仕様書（1）

図面番号 M-02

作成 令和4年 7月

図面名称 特記仕様書（1）

図面番号 M-02

滋賀大学施設管理課



[illegible]

工事区分表

1. ●印の付いたものを適用する。
2. ●が重複する項目は、それぞれの区分が必要とする工事を自ら行う。

区 分		建	電	機	別	備 考	
項 目	名 称	築	気	械	途		
コンクリート穴あけ	梁、壁木型枠入	●				墨出し、補修除く	
"	壁スリーブ入れ	●	●	●		ボイド等	
"	床スラブ木型枠入	●				墨出し、補修除く	
"	床スラブスリーブ入れ	●	●	●		ボイド等	
同上開口部補強	鉄筋切断及び補強筋入れ	●					
配管ダクト類の防水貫通部補修		●				外装部タイル補修は建築工事	
タイル・パネルの穴あけ、補修	ダクト等の貫通部	○					
タイルの穴あけ	タイル・ガラス等	○					
同上補修		○				タイル・ガラス等	
インサート	タイル	○					
天井点検口	コンクリート床、天井	●	●	●		ボード切込、墨出し	
軽量鉄骨下地開口部墨出し	点検口取付及び、開口部補強	●				開口部補強	
"	電気設備関係開口部	●	●			開口部補強	
軽量鉄骨下地開口部補強	機械設備関係開口部	●				開口部補強	
天井及び壁、ボード切開	天井及び壁、ボード切開	●				開口部補強	
開口補強を必要としないボード等の切開		●	●	●		ボード切込、墨出し	
特殊仕上材の天井、壁、床に取付ける器具等の穴あけ加工		●				石、金属・パネル等	
壁等重量物の下地補強	露出形器具取付用	●					
防水区画貫通部補修	点検口取付及び、開口部補強	●	●	●		モルタル充填等	
機器・配管取付後の壁、床等の補修		●	●	●			
流し台、ミニキッチン本体、水切	ステンレス製（含む排水金具）	●				水切り板、同穴開け	
同上用配管接続	給排水用			●			
同上用電源配線	一次側接続まで			○			
流し台	陶器製			●			
洗面部等取付化粧板		○					
ルーフドレン	防露工事共	●				第1層までの配管共	
雨水排水管	第1層から排水幹線までの配管	●				第1層を含む	
"	幹線の配管	●					
生活排水、実験排水管	建物及び第1層までの配管	●	●			第1層までの配管共	
"	第1層から排水幹線までの配管	●	●			第1層を含む	
"	幹線の配管	●	●				
大型機械基礎		●					
同上基礎土版留置台				○	●		
機器用アンカーボルト	ボルト等機械設備関係機器	○				基礎土版留置台	
自來水電機等電気設備関係機器		○				基礎土版留置台	
一般機器類の基礎	柱上げ共	○					
屋外自立型の基礎	柱上げ共	○					
屋外貯留槽	地中式			○			
共同溝	歩道コンクリート						
建物、共同溝接続トレンチ		○					
同上接続部止水板		○					
各種格納	コンクリート製	○					
	タイル、タイル、鋼製	○					
	建外大型のもの基礎	○					
	建外小型のもの基礎	○					
換気扇取付	ダクトのあるもの	●				天井扇等	
"	壁、サッシ等への取付（材共）	●				フード取付共	
同上用スイッチ		●					
同上用電源配線		●				接続共	
同上用栓、取付板等	木製、アルミ製、鉄製	●					
全熱交換器				●		機械製品	
同上用スイッチ		●				接続共	
同上用電源配線		●				接続共	
外壁取付ガラリ	給排水用	○				ガラリ・シャッター共	
内壁取付ガラリ		○				遮光ガラリ等	
ガラリへの給排水				○			
ダクト接続							
遮断部遮断防火戸		○					
同上用レシーブ	配管配線、ボックス共	○					
同上用遮断部	レシーブ及びレシーブまでの配管配線共	○					
排煙防火ダンパ	レシーブ取付まで	○					
遮断部遮断レシーブ	レシーブ取付まで	○					
遮断部遮断遮断板	レシーブ取付まで	○					
同上用遮断部	レシーブまでの配管配線共	○					

区 分		建	電	機	別	備 考	
項 目	名 称	築	気	械	途		
遮断部遮断排水	レシーブ型と等価接続	○					
制御盤	制御盤出線の配管、配線共	○	○	○			
同上用電源配線	一次側接続まで	○					接続共
屋内消火栓	消火ポンプ、制御盤				●		
屋内消火栓起動リレー			●				
同上表示灯及び起動装置			●	●			
自動火災感知器			●				
連絡通水口	断接共			○			
独立煙突		○					
同上煙突	銅板製						
同上雷保護設備							
配管配線用ビッド							
盤、配管、ダクト、配線用の二重床開口	フリーアクセスフロア等	●					
コンクリートシャフト		○					
点検口							
天井フック		○					
機械室、電気室の防音遮音処理		○					
特殊サイズ線	化粧カウンターは除く				●		
化粧用流置器、鏡							
雷保護設備							
保守管理用ラック、はしご		○					トランス、直下線、等
室内テレビ用吊金物		○					
テレビアンテナ	取付共						
同上用基礎		○					
ガラスラック及び	コンクリート製	○					
ガラスラック	ステンレス板製	○					
電気シャワーの配管配線	二次側、操作盤、押給取付共	○					
同上用電源配線	二次側接続まで	○					
台座側の配管配線	二次側	○		○			
同上用電源配線	二次側接続まで	○					
入浴室システム操作盤	断接設置共	○					
同上配管配線		○					
同上用電源配線	二次側接続まで	○					
電気錠	配管配線、接続ボックスまで	●					
同上配管配線	操作盤～接続ボックスまで	●					接続共
大型監視装置本体	関係機器、関係機器間配線を含む	○		○			
同上用電源配線	二次側接続まで	○					
同上用信号線	モニターから装置まで	○					接続共
ユニットバス本体	取付共						
同上用電源配線	二次側接続まで、6Vの取付配線共	○					
同上用配管	接続まで	○					
冷蔵、冷凍、低温冷凍、シェルフ、貯蓄、無霜室等の内装	現場製作	○					
同上用電源配線	二次側接続まで	○					
同上用照明・コンセント	電源設備配線、接続ボックス共	○					
同上用配管	接続まで	○					
冷蔵、冷凍、低温冷凍、シェルフ、貯蓄、無霜室等の内装	プレハブ型	○					
同上用電源配線	二次側接続まで	○					
同上用照明・コンセント	電源設備配線、接続ボックス共	○					
同上用配管	接続まで	○					
基本、種子吹付け		○					
液体、モルタル吹付け		○					
コンクリート構築		●					
構築					●		
電動スクリーン、プロジェクター等取付						●	
同上用電源配線			●				
空調機			●				
同上リモコン配線			●				
同上リモコン取付			●				
同上用電源配線			●				
情報設備							
無線AP取付					●		
上配LANケーブル配線							
機器取付	ケーブル成端共	○			●		
実験台							
実験台取付	水栓・コンセントは実験台を含む	●					
同上給排水・給湯					●		
ガス接続							
同上電源接続			●				
壁の修繕							
同上設備撤去に伴う補修			●	●			
同上壁の仕上げ			●				

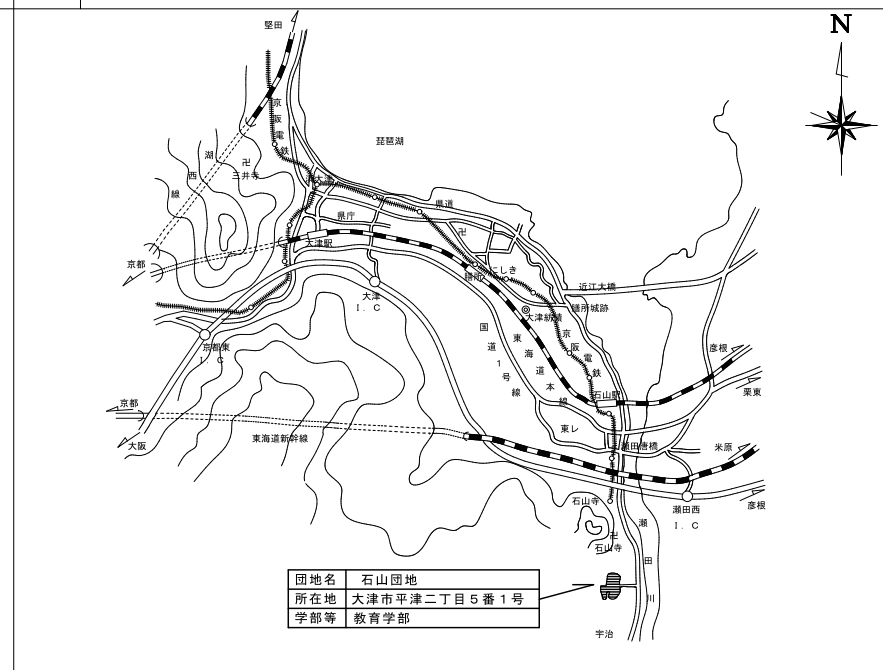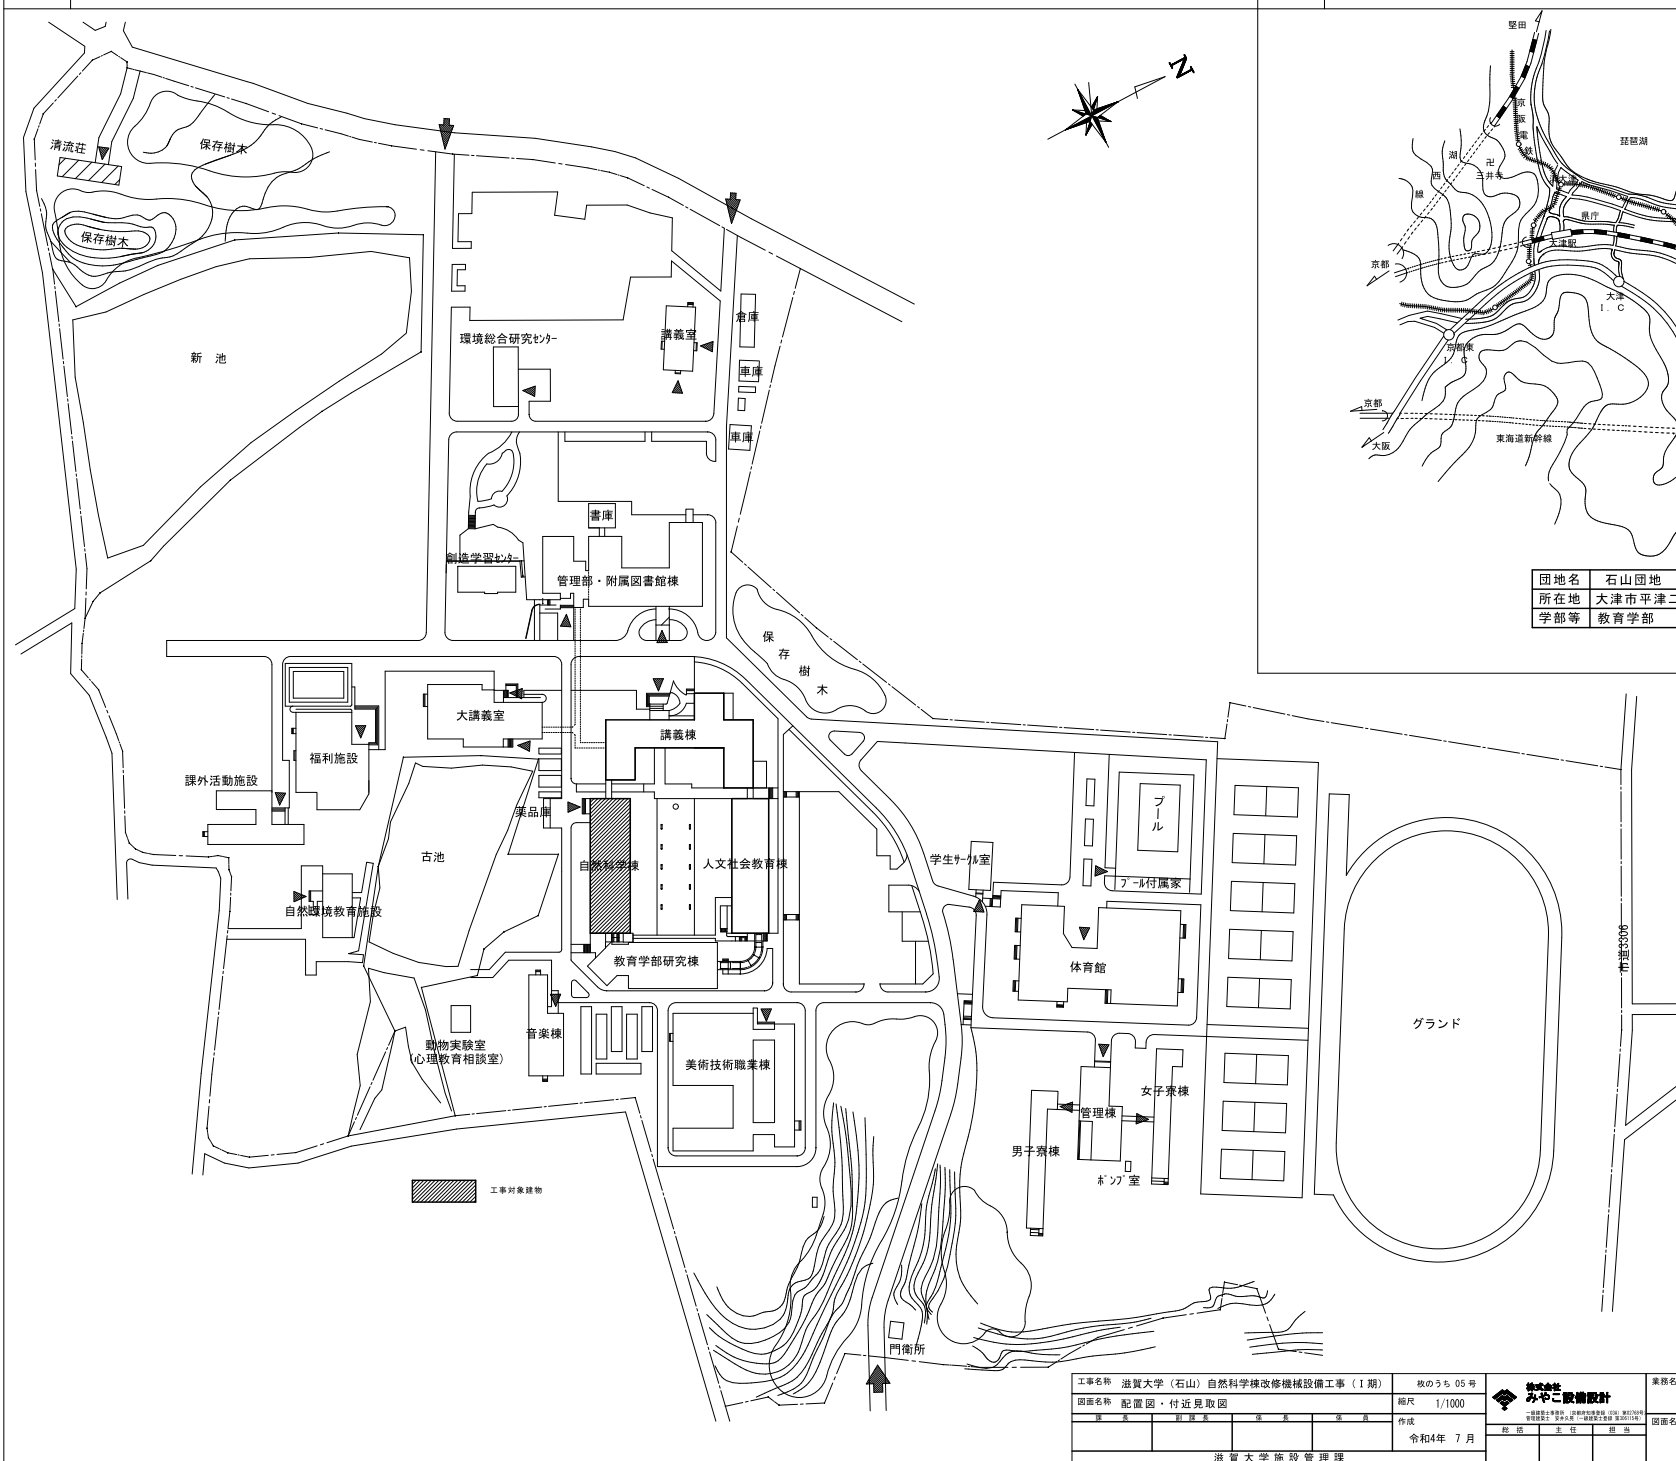

記号	名 称	
—	新設給水管	水道用ポリエチレン軸性ライニング継管 (SDF-PB) (一級)
— I	既設給水管	水道用ポリエチレン軸性ライニング継管 (SDF-PB) (ベツト)
— X	既設汚水管	配管用表層継管 (白)
— G	既設ガス管	配管用床系鋼管 (白) (一級)
-----	既設通気管	ポリエチレン放散継管 (ベツト)
-----	既設排水管	硬質ポリ塩化ビニル管 (PVC)
— R	既設冷排水管	配管用表層継管 (白)
— D	新設ドレン管	硬質ポリ塩化ビニル管 (PVC)
-----	既設給水管	水道用ポリエチレン軸性ライニング継管 (SDF-PB) (一級)
— I	既設給水管	水道用ポリエチレン軸性ライニング継管 (SDF-PB) (ベツト)
— X	既設汚水管	配管用表層継管 (白)
— G	既設ガス管	配管用床系鋼管 (白) (一級)
-----	既設通気管	ポリエチレン放散継管 (ベツト)
-----	既設排水管	硬質ポリ塩化ビニル管 (PVC)
— R	既設冷排水管	配管用表層継管 (白)
— D	既設ドレン管	硬質ポリ塩化ビニル管 (PVC)
☒	水栓	(水・湯・混合)
☐	洗方弁	
↔	ババル閥	
●	排水トラップ	(床・流し)
●	床土留フック	
☐	既設コンクリート製	(インポート・たぬ)
☐	通気管	(理込)
♀	ガス栓	(1口・2口・理込)
♂	分岐ガス栓	
☐	面付排水栓	
☐	A B C 粉末消火器	10型
☐	風量調節ダンパー	

工事名称 造賀大(石山)自然科学棟改修機械設備工事(1期)		図のうち 05号			業務名称 造賀大(石山)総合研究棟改修(自然科学系)設備設計業務		編尺		図面番号 M-05										
図面名称 配置図・付近見取図		縮尺 1/1000			図面名称 配置図・付近見取図	A1 1/1000 A3 1/2000													
<table><tr><td>原</td><td>製</td><td>図</td><td>紙</td><td>名</td><td>番</td><td>号</td></tr><tr><td></td><td></td><td></td><td></td><td></td><td></td><td></td></tr></table>		原	製			図	紙	名		番	号								作成 令和4年 7月
原	製	図	紙	名	番	号													
消費大学施設管理課																			

空調設備 機器表（移設・撤去）

記 号	機 器 名	仕 様	電 源	消費電力	台 数	設置場所 (部屋番号は撤去図参照)			備 考
						撤去	移設	残置	
ACP-4.0-CR	空冷H/Pエアコン	型 式 天吊露出形 ワイヤードリモン (標準ベア) 冷房能力 3.6kW(1.7-4.0kW) 暖房能力 4.0kW(1.8-5.3kW) 消費電力(冷房) 0.95kW 消費電力(暖房) 0.95kW 付属品 ワイヤードリモン、リモコン配線、渡り配線(冷媒配管に共巻) ドレン勾配レスポンズキット(機内組込型) (掘程1m) コンクリートブロック架台、転倒防止金具、他標準付属品共	1φ-200V	COMP 外FAN 内FAN	0.65 kW 0.07 kW 0.06 kW	18組		SZRH40BJV (9'イ)	
ACP-4.5-CR	空冷H/Pエアコン	型 式 天吊露出形 ワイヤードリモン (標準ベア) 冷房能力 4.0kW(1.8-4.5kW) 暖房能力 4.5kW(2.1-5.9kW) 消費電力(冷房) 1.11kW 消費電力(暖房) 1.10kW 付属品 ワイヤードリモン、リモコン配線、渡り配線(冷媒配管に共巻) ドレン勾配レスポンズキット(機内組込型) (掘程1m) コンクリートブロック架台、転倒防止金具、他標準付属品共	1φ-200V	COMP 外FAN 内FAN	0.78 kW 0.07 kW 0.06 kW	4組		SZRH45BJV (9'イ)	
ACP-5.0-CR	空冷H/Pエアコン	型 式 天吊露出形 ワイヤードリモン (標準ベア) 冷房能力 4.5kW(2.1-5.0kW) 暖房能力 5.0kW(2.3-6.3kW) 消費電力(冷房) 1.26kW 消費電力(暖房) 1.24kW 付属品 ワイヤードリモン、リモコン配線、渡り配線(冷媒配管に共巻) ドレン勾配レスポンズキット(機内組込型) (掘程1m) コンクリートブロック架台、転倒防止金具、他標準付属品共	1φ-200V	COMP 外FAN 内FAN	0.92 kW 0.07 kW 0.06 kW	33組	259×4	SZRH50BJV (9'イ)	
ACP-5.6-CR	空冷H/Pエアコン	型 式 天吊露出形 ワイヤードリモン (標準ベア) 冷房能力 5.0kW(2.3-5.6kW) 暖房能力 5.6kW(2.6-7.1kW) 消費電力(冷房) 1.42kW 消費電力(暖房) 1.39kW 付属品 ワイヤードリモン、リモコン配線、渡り配線(冷媒配管に共巻) ドレン勾配レスポンズキット(機内組込型) (掘程1m) コンクリートブロック架台、転倒防止金具、他標準付属品共	1φ-200V	COMP 外FAN 内FAN	1.07 kW 0.07 kW 0.06 kW	6組		SZRH56BJV (9'イ)	
ACP-6.3-CR	空冷H/Pエアコン	型 式 天吊露出形 ワイヤードリモン (標準ベア) 冷房能力 5.6kW(2.6-6.3kW) 暖房能力 6.3kW(2.9-8.0kW) 消費電力(冷房) 1.68 kW 消費電力(暖房) 1.63kW 付属品 ワイヤードリモン、リモコン配線、渡り配線(冷媒配管に共巻) ドレン勾配レスポンズキット(機内組込型) (掘程1m) コンクリートブロック架台、転倒防止金具、他標準付属品共	1φ-200V	COMP 外FAN 内FAN	1.18 kW 0.07 kW 0.09 kW	9組		SZRH63BJV (9'イ)	
ACP-4.0-WR	空冷H/Pエアコン	型 式 壁掛形 ワイヤードリモン (標準ベア) 冷房能力 3.6kW(1.7-4.0kW) 暖房能力 4.0kW(1.8-5.3kW) 消費電力(冷房) 0.94kW 消費電力(暖房) 0.98 kW 付属品 ワイヤードリモン、リモコン配線、渡り配線(冷媒配管に共巻) コンクリートブロック架台、転倒防止金具、他標準付属品共	1φ-200V	COMP 外FAN 内FAN	0.65 kW 0.07 kW 0.03 kW	9組	276 578	SZRA40BJV (9'イ)	
ACP-4.5-WR	空冷H/Pエアコン	型 式 壁掛形 ワイヤードリモン (標準ベア) 冷房能力 4.0kW(1.8-4.5kW) 暖房能力 4.5kW(2.1-5.9kW) 消費電力(冷房) 1.10kW 消費電力(暖房) 1.20kW 付属品 ワイヤードリモン、リモコン配線、渡り配線(冷媒配管に共巻) コンクリートブロック架台、転倒防止金具、他標準付属品共	1φ-200V	COMP 外FAN 内FAN	0.78 kW 0.07 kW 0.03 kW	2組	575 576	SZRA45BJV (9'イ)	
ACP-5.0-WR	空冷H/Pエアコン	型 式 壁掛形 ワイヤードリモン (標準ベア) 冷房能力 4.5kW(2.1-5.0kW) 暖房能力 5.0kW(2.3-6.3kW) 消費電力(冷房) 1.35kW 消費電力(暖房) 1.44kW 付属品 ワイヤードリモン、リモコン配線、渡り配線(冷媒配管に共巻) コンクリートブロック架台、転倒防止金具、他標準付属品共	1φ-200V	COMP 外FAN 内FAN	0.92 kW 0.07 kW 0.03 kW	9組	457×2	SZRA50BJV (9'イ)	
ACP-5.0-WR	空冷H/Pエアコン	型 式 壁掛形 ワイヤードリモン (標準ベア) 冷房能力 4.5kW(2.1-5.0kW) 暖房能力 5.0kW(2.3-6.3kW) 消費電力(冷房) 1.35kW 消費電力(暖房) 1.44kW 付属品 ワイヤードリモン、リモコン配線、渡り配線(冷媒配管に共巻) ドレンアップキット(掘程1.0m)、コンクリートブロック架台 転倒防止金具、他標準付属品共	1φ-200V	COMP 外FAN 内FAN	0.92 kW 0.07 kW 0.03 kW	1組	456	SZRA50BJV (9'イ)	
ACP-6.3-WR	空冷H/Pエアコン	型 式 壁掛形 ワイヤードリモン (標準ベア) 冷房能力 5.6kW(2.6-6.3kW) 暖房能力 6.3kW(2.9-8.0kW) 消費電力(冷房) 1.61kW 消費電力(暖房) 1.62kW 付属品 ワイヤードリモン、リモコン配線、渡り配線(冷媒配管に共巻) コンクリートブロック架台、転倒防止金具、他標準付属品共	1φ-200V	COMP 外FAN 内FAN	1.18 kW 0.07 kW 0.05 kW	1組	174	SZRA63BJV (9'イ)	
ACR-2.8-WR	ルームエアコン	型 式 壁掛形 冷房能力 2.8kW(0.7-4.0kW) 暖房能力 3.6kW(0.6-7.3kW) 消費電力(冷房) 0.55kW 消費電力(暖房) 0.66kW 付属品 ワイヤレスリモコン、渡り配線(冷媒配管に共巻) コンクリートブロック架台、転倒防止金具、他標準付属品共	1φ-100V	COMP 外FAN 内FAN	0.75 kW 0.05 kW 0.03 kW	2組		S282TAXS (9'イ)	
ACR-3.6-WR	ルームエアコン	型 式 壁掛形 冷房能力 3.6kW(0.7-4.1kW) 暖房能力 4.2kW(0.6-7.3kW) 消費電力(冷房) 0.83kW 消費電力(暖房) 0.83kW 付属品 ワイヤレスリモコン、渡り配線(冷媒配管に共巻) コンクリートブロック架台、転倒防止金具、他標準付属品共	1φ-100V	COMP 外FAN 内FAN	0.95 kW 0.05 kW 0.03 kW	29組	377×1 378 475	S362TAXS (9'イ)	

記 号	機 器 名	仕 様	電 源	消費電力	台 数	設置場所 (部屋番号は撤去図参照)			備 考
						撤去	移設	残置	
ACR-3.6-WR	ルームエアコン	型 式 壁掛形 冷房能力 3.6kW(0.7-4.1kW) 暖房能力 4.2kW(0.6-7.3kW) 消費電力(冷房) 0.83kW 消費電力(暖房) 0.83kW 付属品 ワイヤレスリモコン、渡り配線(冷媒配管に共巻) ドレンポンズキット(掘程2.5m)、コンクリートブロック架台 転倒防止金具、他標準付属品共	1φ-100V	COMP 外FAN 内FAN	0.95 kW 0.05 kW 0.03 kW	2組		S362TAXS (9'イ)	
ACR-4.0-WR	ルームエアコン	型 式 壁掛形 冷房能力 4.0kW(0.7-5.3kW) 暖房能力 5.0kW(0.6-7.3kW) 消費電力(冷房) 0.97kW 消費電力(暖房) 1.06kW 付属品 ワイヤレスリモコン、渡り配線(冷媒配管に共巻) コンクリートブロック架台、転倒防止金具、他標準付属品共	1φ-100V	COMP 外FAN 内FAN	1.10 kW 0.05 kW 0.04 kW	2組		S402TAXS (9'イ)	
ACR-5.6-WR	ルームエアコン	型 式 壁掛形 冷房能力 5.6kW(0.5-6.0kW) 暖房能力 5.0kW(0.4-12.2kW) 消費電力(冷房) 1.50kW 消費電力(暖房) 1.43kW 付属品 ワイヤレスリモコン、渡り配線(冷媒配管に共巻) コンクリートブロック架台、転倒防止金具、他標準付属品共	1φ-100V	COMP 外FAN 内FAN	1.70 kW 0.09 kW 0.06 kW	1組		S562TAXP (9'イ)	
ACP-160-CR	空冷H/Pエアコン	型 式 天吊露出形 ワイヤードリモン (同時ツイン) 冷房能力 14.0kW(6.3-16.0kW) 暖房能力 16.0kW(7.2-20.0kW) 消費電力(冷房) 4.77kW 消費電力(暖房) 6.10kW 付属品 ワイヤードリモン、リモコン配線、渡り配線(冷媒配管に共巻) コンクリートブロック架台、転倒防止金具、他標準付属品共	3φ-200V	COMP 外FAN 内FAN	3.08 kW 0.09 kW 0.182 kW	1組		SZRH160BJD (9'イ)	
AC-8	空冷H/Pエアコン	型 式 壁掛形 冷房能力 2.6kW 暖房能力 4.3kW 補助ヒーター2kW付 消費電力(冷房) 0.99kW 消費電力(暖房) 0.99kW	3φ-200V	COMP	0.75 kW	2組	154 155 5091		
AC-156-1	ルームエアコン	型 式 壁掛形 冷房能力 3.6kW 暖房能力 4.2kW	1φ-100V	冷房 暖房	1.04 kW 1.00 kW	1組		156	S36KTN5-W (9'イ)
AC-156-2	ルームエアコン	型 式 壁掛形 冷房能力 4.0kW 暖房能力 5.0kW	1φ-200V	冷房 暖房	1.13 kW 1.21 kW	1組		156	S40KTNV-W (9'イ)


空調設備 機器表（新設）

記 号	機 器 名	仕 様	電 源	消費電力	台 数	設置場所 (部屋番号は改修図参照)		備 考
						新設	支給品	
ACP-5.0-CR	空冷H/Pエアコン	型 式 天吊露出形 ワイヤードリモン (標準ベア) 冷房能力 4.5kW(2.1-5.0kW) 暖房能力 5.0kW(2.3-6.3kW) 消費電力(冷房) 1.26kW 消費電力(暖房) 1.24kW 付属品 ワイヤードリモン、リモコン配線、渡り配線(冷媒配管に共巻) ドレン勾配レスポンズキット(機内組込型) (掘程1m) コンクリートブロック架台、転倒防止金具、他標準付属品共	1φ-200V	COMP 外FAN 内FAN	0.92 kW 0.07 kW 0.06 kW	2組	574×2	
ACP-5.0-CR	空冷H/Pエアコン	型 式 天吊露出形 ワイヤードリモン (標準ベア) 冷房能力 4.5kW(2.1-5.0kW) 暖房能力 5.0kW(2.3-6.3kW) 消費電力(冷房) 1.26kW 消費電力(暖房) 1.24kW 付属品 ワイヤードリモン、リモコン配線、渡り配線(冷媒配管に共巻) ドレン勾配レスポンズキット(機内組込型) (掘程1m) コンクリートブロック架台、転倒防止金具、他標準付属品共	1φ-200V	COMP 外FAN 内FAN	0.92 kW 0.07 kW 0.06 kW	2組		574×2
ACP-5.6-CR	空冷H/Pエアコン	型 式 天吊露出形 ワイヤードリモン (標準ベア) 冷房能力 5.0kW(2.3-5.6kW) 暖房能力 5.6kW(2.6-7.1kW) 消費電力(冷房) 1.42kW 消費電力(暖房) 1.39kW 付属品 ワイヤードリモン、リモコン配線、渡り配線(冷媒配管に共巻) ドレン勾配レスポンズキット(機内組込型) (掘程1m) コンクリートブロック架台、転倒防止金具、他標準付属品共	1φ-200V	COMP 外FAN 内FAN	1.07 kW 0.07 kW 0.06 kW	1組		153


工事名称	滋賀大学（石山）自然科学棟改修機械設備工事（1期）	枚のうち 06 号		業務名称	滋賀大学（石山）総合研究棟改修（自然科学系）設備設計業務	縮尺	図面番号
図面名称	空調設備 機器表（撤去・新設）	縮尺		作成	令和4年 7 月	A1 ー A3 ー	M ー 06
図面名称	空調設備 機器表（撤去・新設）						

滋 賀 大 学 施 設 管 理 課

1階平面図（撤去）

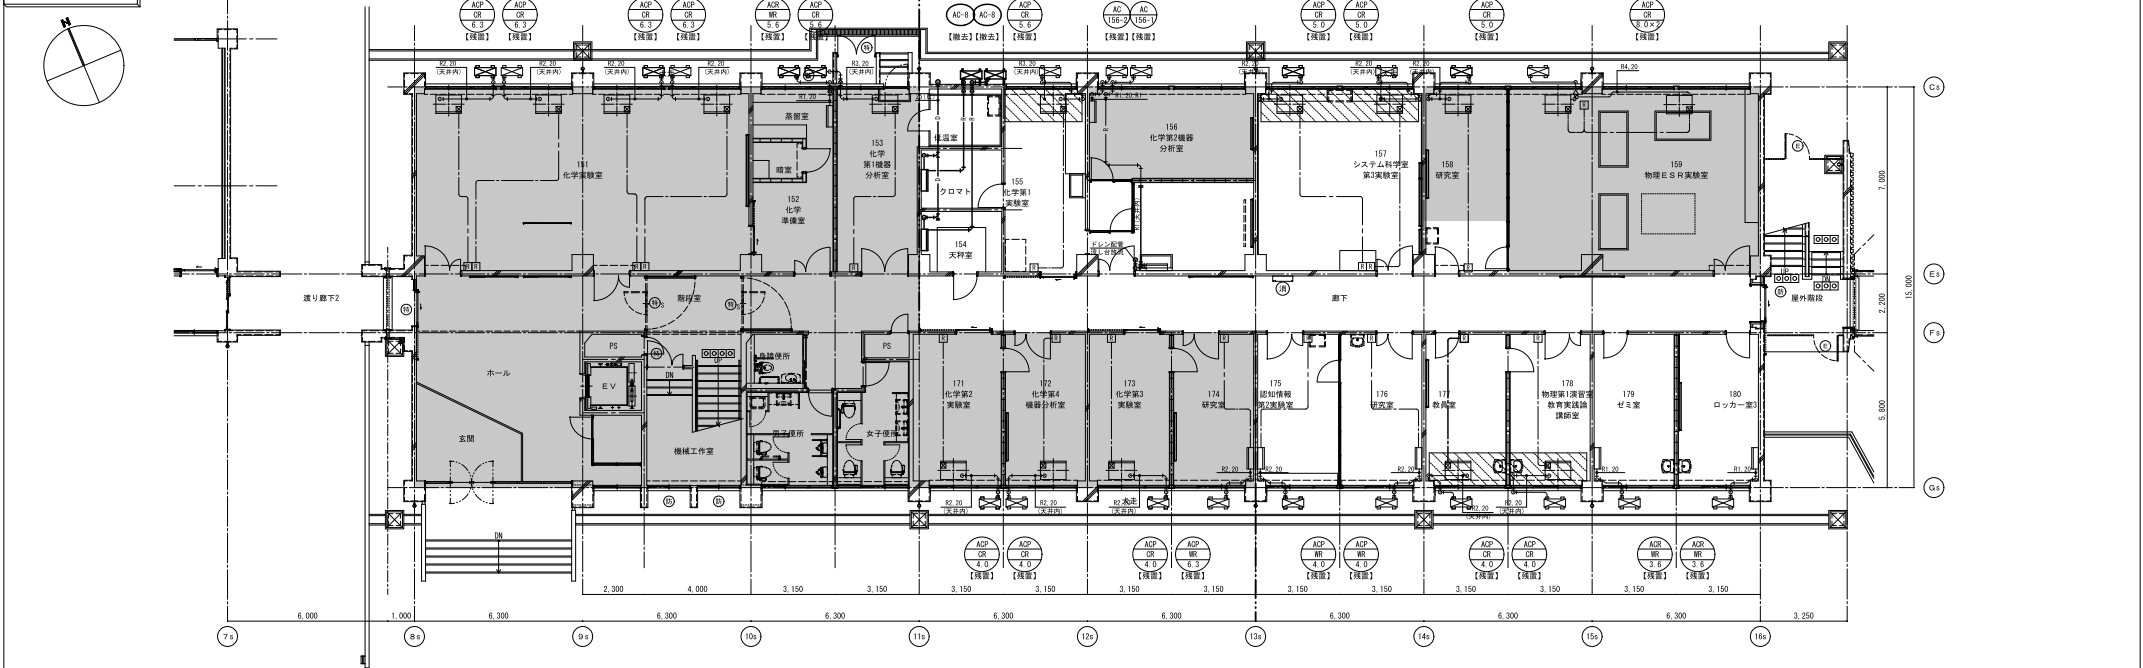

1階平面図（改修）

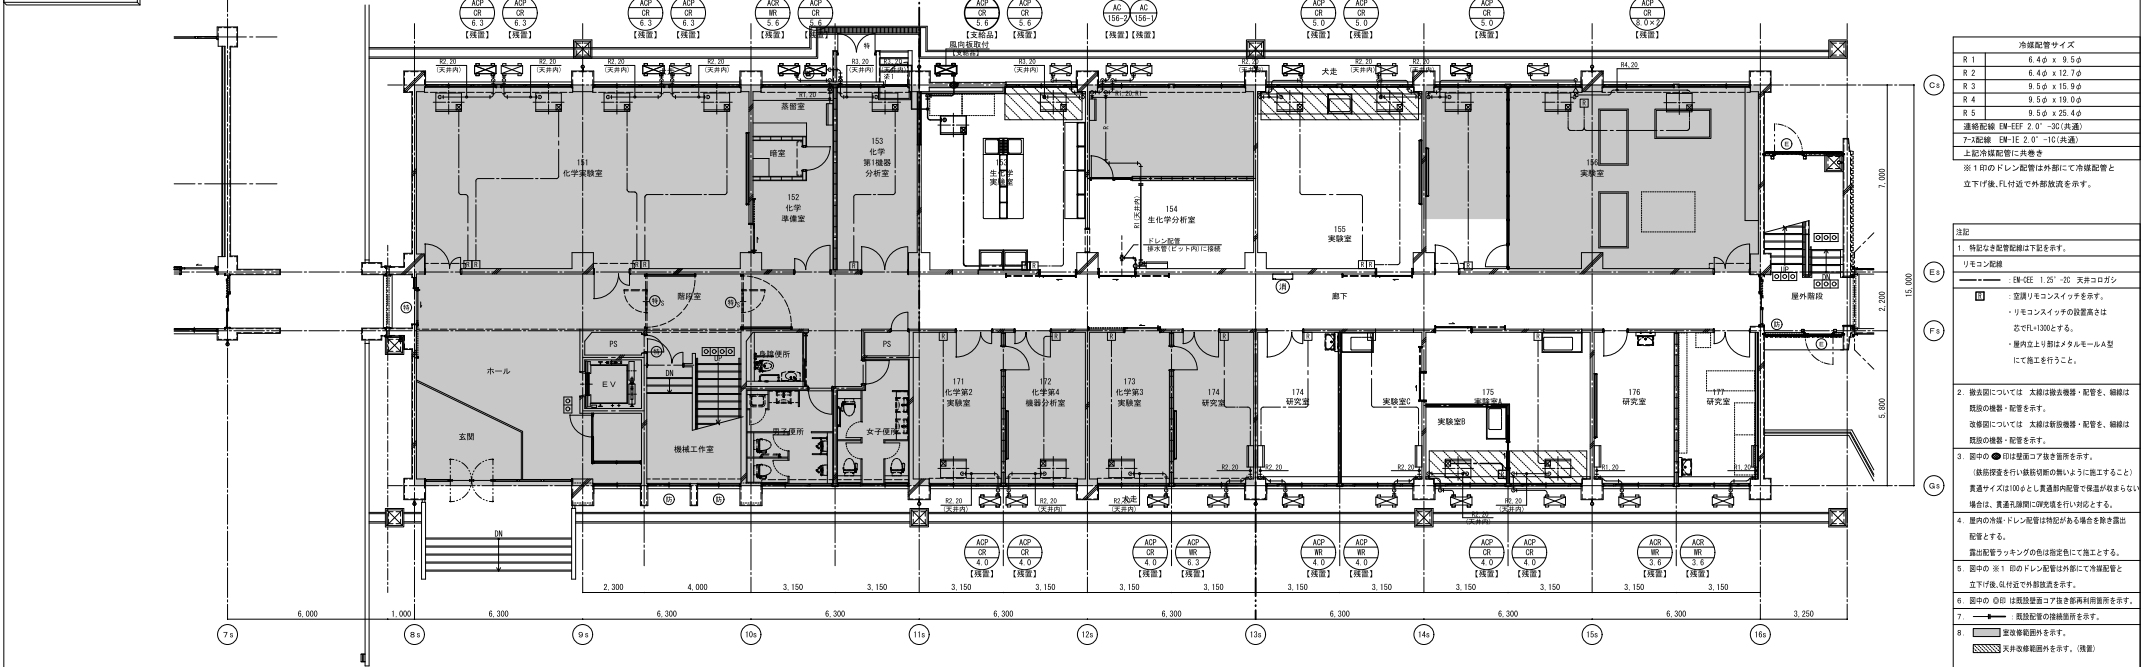


冷暖配管サイズ	
R 1	6.4φ x 9.5φ
R 2	6.4φ x 12.7φ
R 3	9.5φ x 15.9φ
R 4	9.5φ x 19.0φ
R 5	9.5φ x 25.4φ
連絡配管 EN-EF 2.0' -3C(共通)	
アソ配管 EN-EF 2.0' -1C(共通)	
上記冷暖配管に共通	

※1印のドレン配管は外部にて冷暖配管と立下げ後、F付迄で外部放流を示す。


- 注記
- 特記なき配管記号は下記を示す。
リモコン配管
● EN-EF 1.25' -2C 天井コロシアン
○ 変換リモコンスイッチを示す。
○ リモコンスイッチの設置高さは
窓で1100とする。
○ 室内上り部はタテモールA型
にて施工を行うこと。
 - 撤去図については 太線は撤去機・配管を、細線は
既設の機・配管を示す。
改修図については 太線は新設機・配管を、細線は
既設の機・配管を示す。
 - 図中の●印は壁面コア抜き箇所を示す。
(鉄筋切断を行い鉄筋切断の無いように施工すること)
貫通サイズは100φとし貫通部配管で覆いが収まらない
場合は、貫通孔周囲に収束を行い仕上りとする。
 - 室内の冷暖・ドレン配管は特記がある場合を除き露出
配管とする。
露出配管はタテモールA型にて施工とする。
 - 図中の※1印のドレン配管は外部にて冷暖配管と
立下げ後、F付迄で外部放流を示す。
 - 図中の○印は壁面コア抜き箇所利用箇所を示す。
○ 変換リモコンスイッチを示す。
 - 天井改修範囲を示す。(消去)

工事名称		滋賀大学（石山）自然科学棟改修機械設備工事（1期）		枚のうち 07 号		業務名称		滋賀大学（石山）総合研究棟改修（自然科学系）設備設備業務		縮尺		図面番号	
図面名称		空調設備 1階平面図（撤去・改修）		縮尺		1/100		<div>総合研究棟改修 自然科学系設備設備業務</div> <div>※建築士事務所、建築設計事務所、建築士事務所、</div>					

2階平面図（撤去）

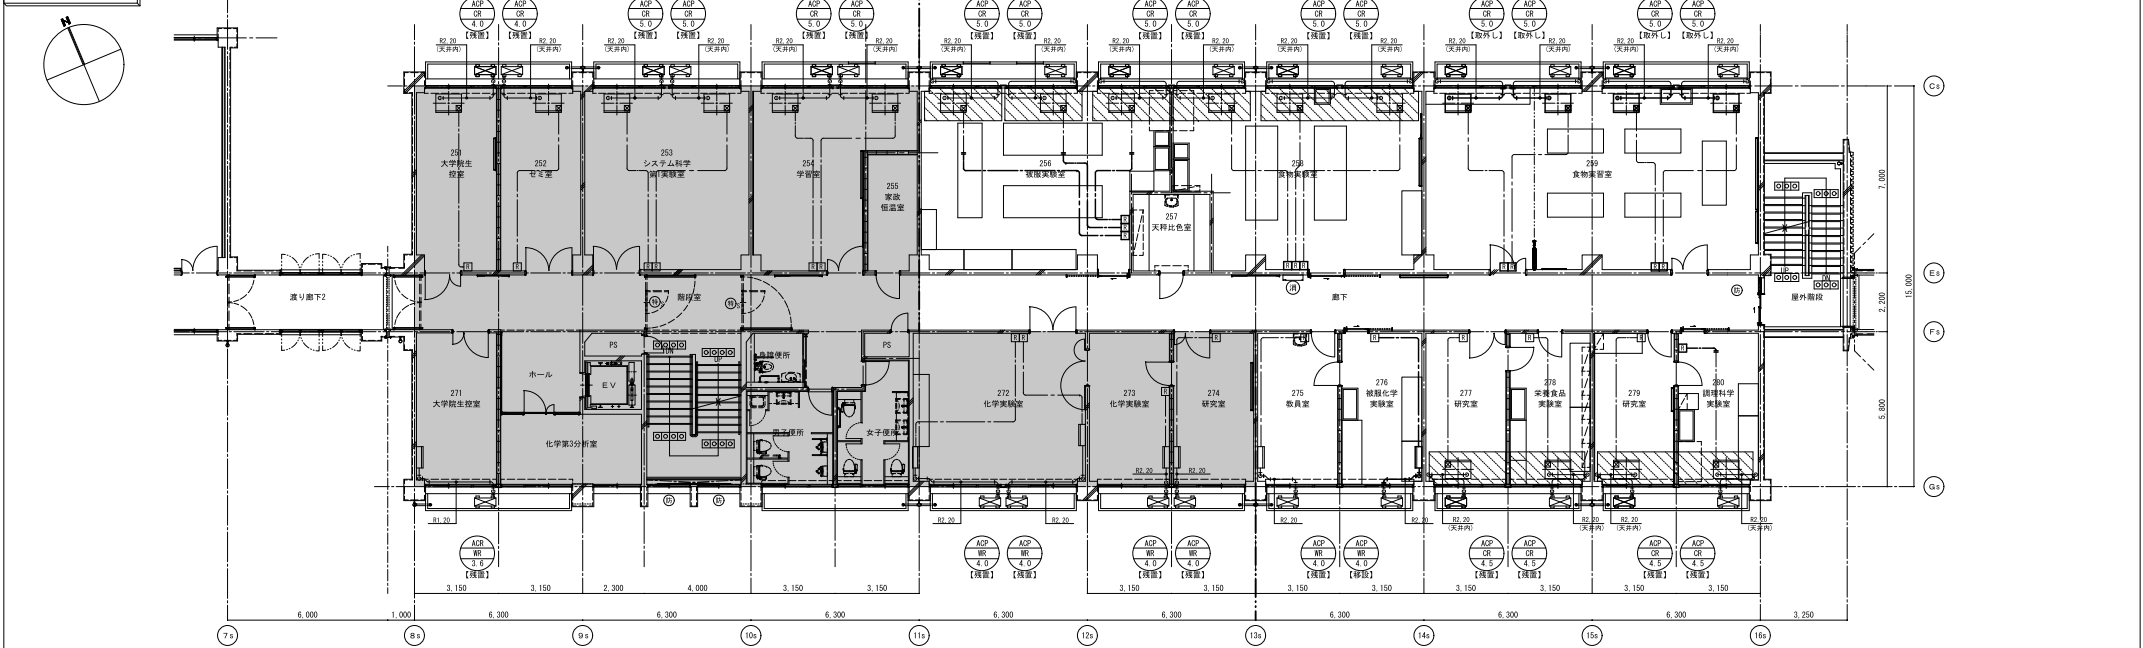


2階平面図（改修）

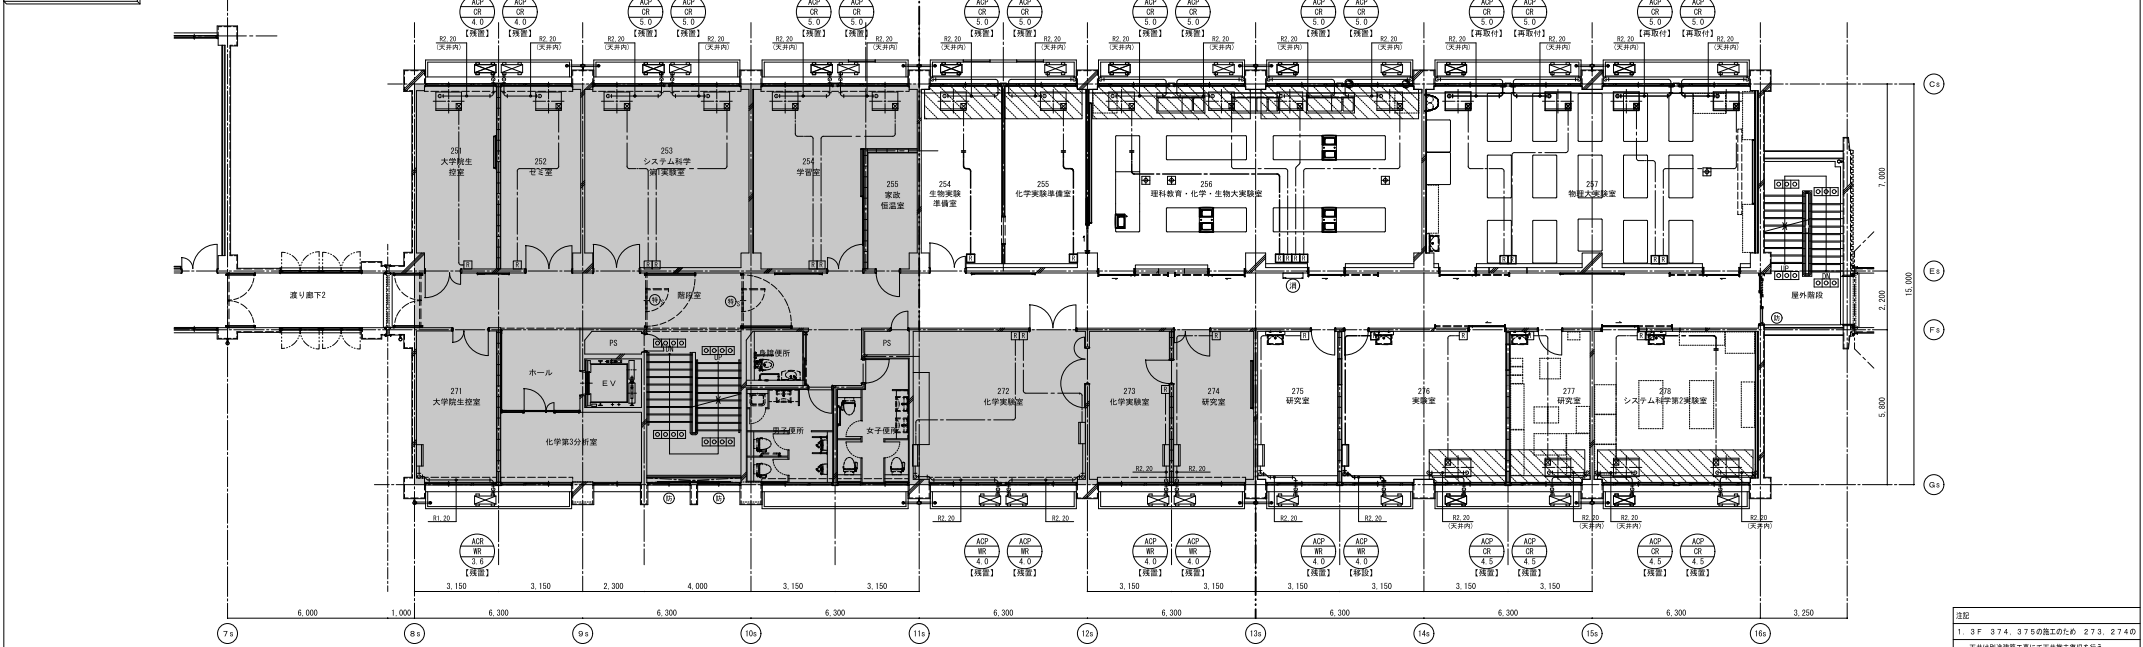


注記
1. 3F 374.375の施工のため 273.274の天井は別途建築工事にて天井除去を要する。

工事名称	滋賀大学（石山）自然科学棟改修機械設備工事（I期）	枚のうち 08 号		業種名称	滋賀大学（石山）総合研究棟改修（自然科学系）設備設計業務	縮尺	M-08
図面名称	空調設備 2階平面図（撤去・改修）	縮尺		図面名称	空調設備 2階平面図（撤去・改修）	A1 1/100 A3 1/200	
作成	令和4年 7月	滋賀大学施設管理課					

3階平面図（撤去）

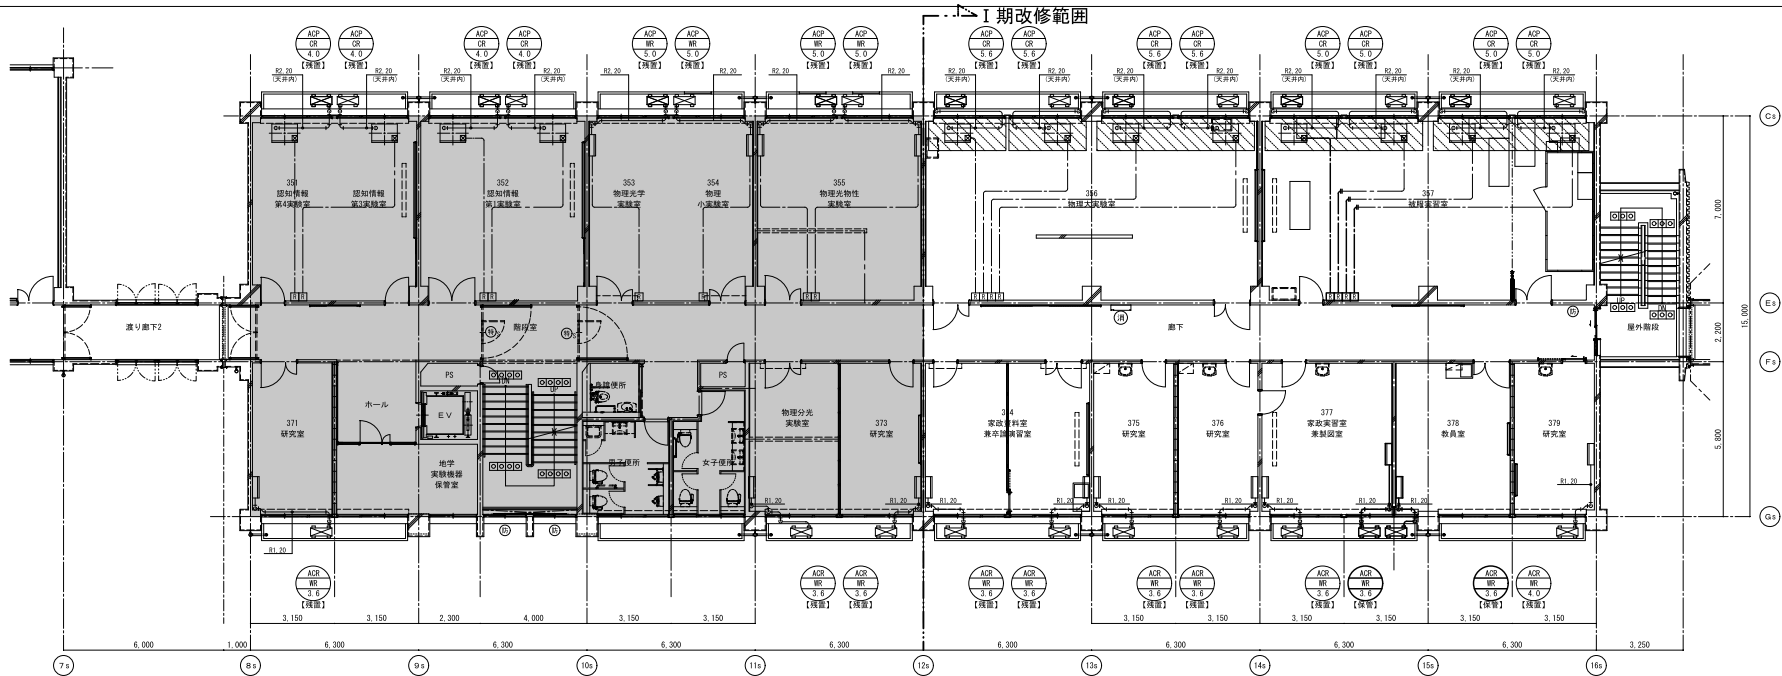

3階平面図（改修）

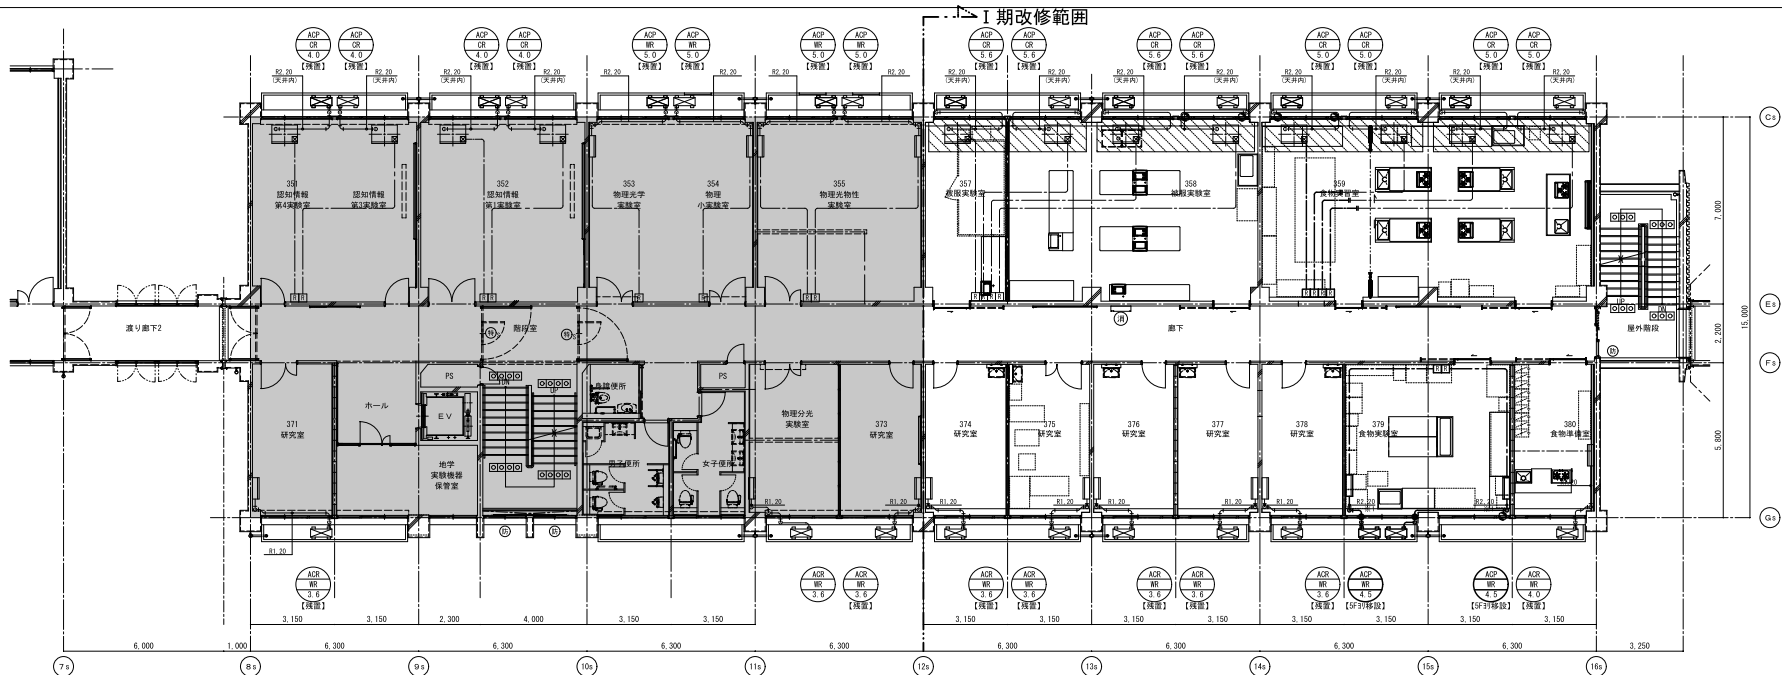


工事名称	滋賀大学（石山）自然科学棟改修機械設備工事（I期）	枚のうち 09 号	 株式会社 宮崎工務設計 〒525-8585 滋賀県彦根市大井町1-1-1 電話 077-535-1111 代表 077-535-1112 FAX 077-535-1113	業種名称	滋賀大学（石山）総合研究棟改修（自然科学系）設備設計業務	縮尺	図面番号
図庫名称	空調設備 3階平面図（撤去・改修）	縮尺	1/100	図庫名称	空調設備 3階平面図（撤去・改修）	A1 1/100 A3 1/200	M-09
図主	図主	図主	図主	図主	図主		
作成	令和4年 7月			図主			
滋賀大学施設管理課							

4階平面図（撤去）




4階平面図（改修）

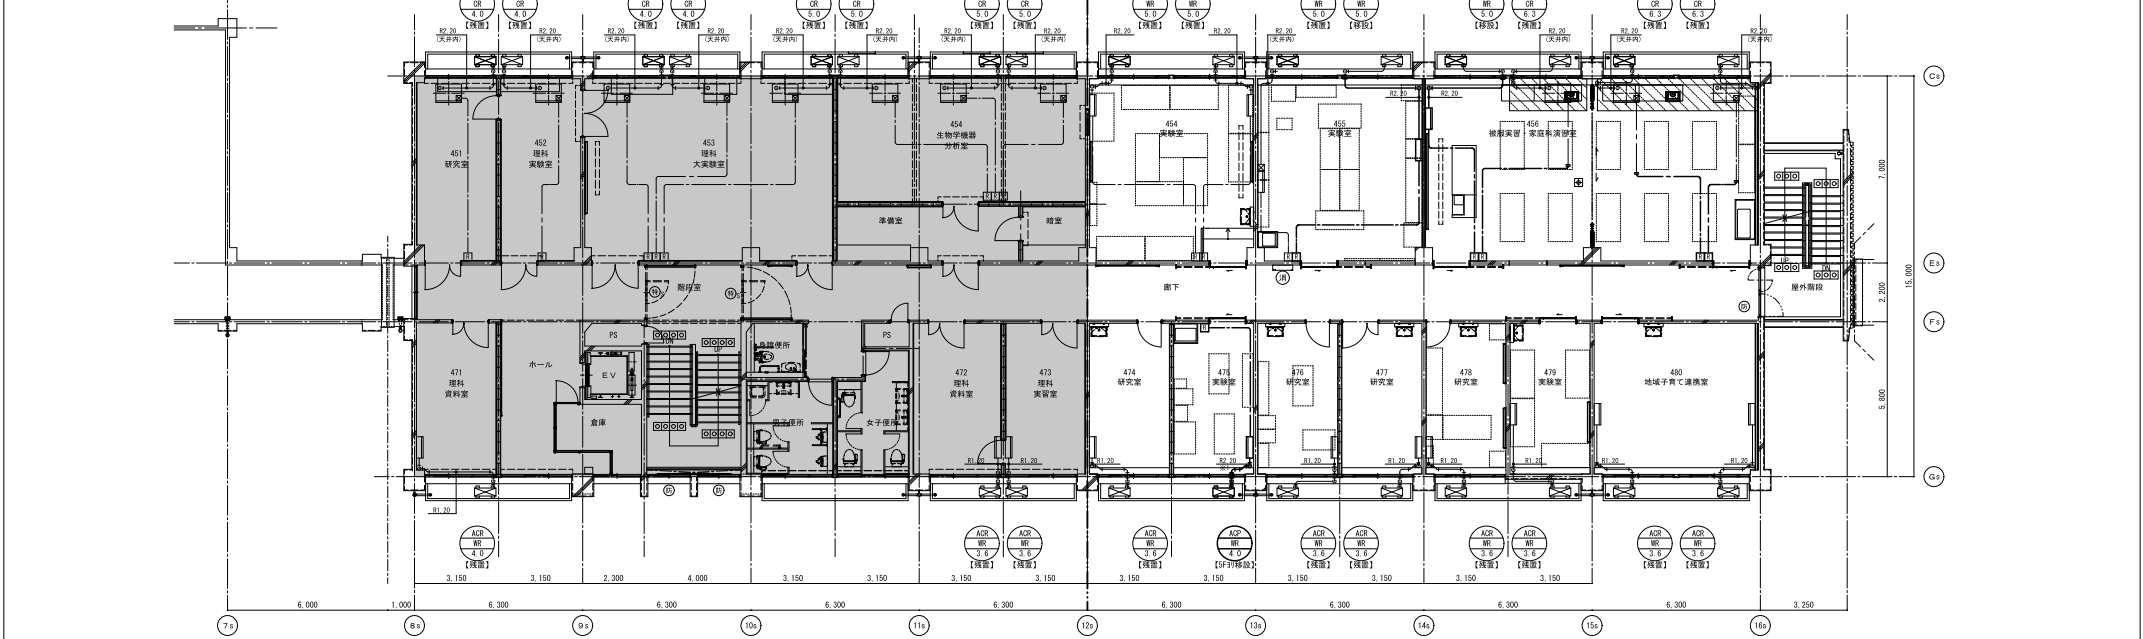


工事名称	滋賀大学（石山）自然科学棟改修機械設備工事（I期）	枚のうち 10 号		業種名称	滋賀大学（石山）総合研究棟改修（自然科学系）設備設計業務	縮尺	図面番号
図面名称	空調設備 4 階平面図（撤去・改修）	縮尺 1/100		図面名称	空調設備 4 階平面図（撤去・改修）	A1 1/100 A3 1/200	M - 10
作成	令和4年 7 月						
滋賀大学施設管理課							

5階平面図（撤去）

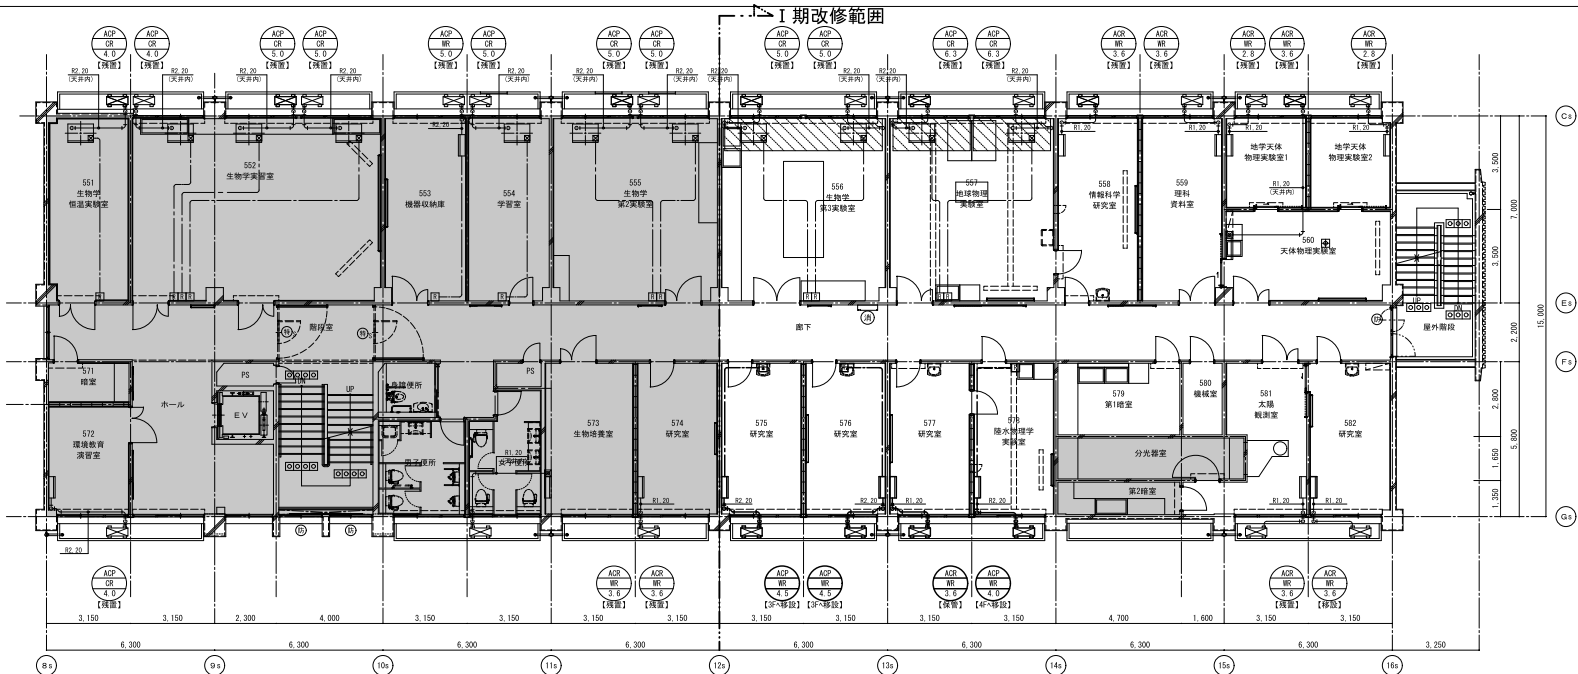

5階平面図（改修）

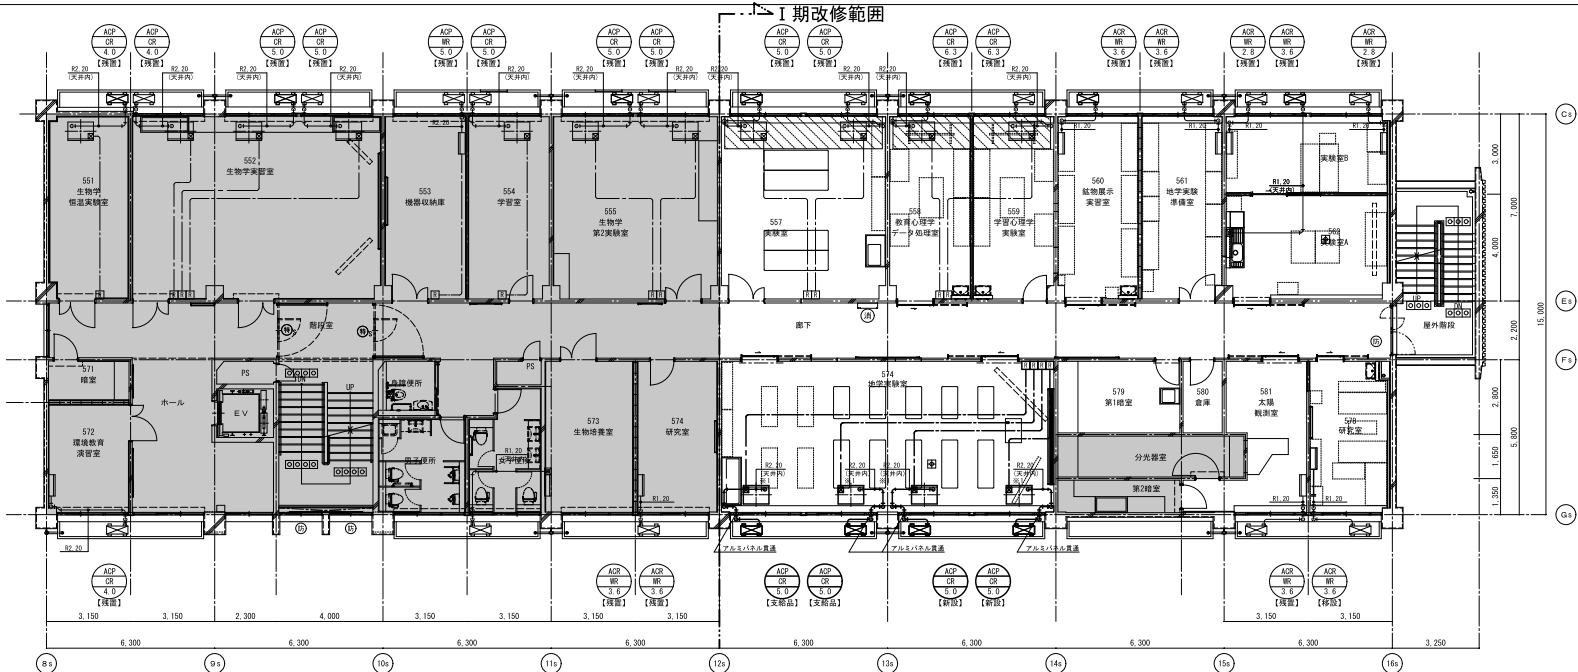

工事名称	滋賀大学（石山）自然科学棟改修機械設備工事（I期）	枚のうち 11 号	 株式会社 みやざき設備設計	業種名称	滋賀大学（石山）総合研究棟改修（自然科学系）設備設計業務	縮尺	図面番号
図庫名称	空調設備 5 階平面図（撤去・改修）	縮尺		図面名称	空調設備 5 階平面図（撤去・改修）	A1 1/100 A3 1/200	M - 11
図面作成	図面校核	図面承認	図面作成	図面校核	図面承認		
滋賀大学施設管理課				総務	主任	副主任	


換気設備 機器表（撤去・残置）

記 号	機 器 名	仕 様	電 源	消費電力 KW	台数	設置場所 （部屋番号は撤去図参照）		備 考
						撤去	残置	
HEX-1	全熱交換器	風量（強） 125m3/H （弱）80m3/H 強弱切替スイッチ 熱交換率73% アルミ製低圧機型ペントキャップ100φ×2共	1φ-100V	0.05	5	154×1 155×1	454×3	電源、スイッチは電気工事
OF-1	送 風 機	中間取付ダクトファン 風量 340m3/H×5mmAg ウエザーカバー共	1φ-100V	0.075	1		581×1	電源、スイッチは電気工事
EF-1	天 井 扇	風量 190m3/H×4mmAg アルミ製低圧機型ペントキャップ150φ共	1φ-100V	0.051	1 4	257×1 455×2 479×3	152×1 551×1 153×1 555×1 355×1 571×1 454×1 581×1	電源、スイッチは電気工事
EF-2	天 井 扇	風量 330m3/H×6mmAg アルミ製低圧機型ペントキャップ150φ共	1φ-100V	0.052	1 5	155×1 356×2 357×1 579×1	151×4 271×1 152×1 272×1 171×1 273×1 173×1	電源、スイッチは電気工事
EF-3	天 井 扇	風量 450m3/H×8mmAg アルミ製低圧機型ペントキャップ150φ共	1φ-100V	0.115	5 7	256×3 456×1 258×3 457×1 259×4 458×2 276×2 476×1 278×1 556×2 279×1 557×1 280×1 560×1 357×1 578×1 374×2	1FRC×3 451×1 2FRC×3 452×3 3FRC×3 453×3 4FRC×3 472×1 5FRC×3 473×1 552×4 555×1	電源、スイッチは電気工事
EF-4	排 風 機	中間取付ダクトファン 風量 100m3/H×4mmAg アルミ製低圧機型ペントキャップ150φ共	1φ-100V	0.032	2		355×2	電源、スイッチは電気工事
EF-5	天 井 扇	風量 660m3/H×6mmAg アルミ製低圧機型ペントキャップ150φ共	1φ-100V	0.125	1		255×1	電源、スイッチは電気工事
EF-6	送 風 機	中間取付ダクトファン アルミ製低圧機型ペントキャップ150φ共			1		156×1	電源、スイッチは電気工事
EF-7	換 気 扇	250φ			2	観測室×1	158×1	電源は電気工事


換気設備 機器表（新設）

記 号	機 器 名	仕 様	電 源	消費電力 W 強/弱	台数	設置場所 （部屋番号は 改修図参照）	備 考
HEX-25	全熱交換器	全カセット形 店舗用 風量（強）250m3/H （弱）150m3/H × 25Pa 付属品：24時間換気用スイッチ、防振吊金具 インテリアパネル、予備フィルター ステンレス製丸形フード（防虫網付）×2共	1φ-100V	93/56	3 1	174×1 380×1 175×1 456×4 176×1 474×1 177×1 476×1 254×1 477×1 255×1 478×1 275×1 480×2 277×1 558×1 374×1 560×1 375×1 561×1 376×1 562×2 377×1 581×1 378×1 578×1	スイッチは電気工事に支給 電源は電気工事
HEX-35	全熱交換器	全カセット形 店舗用 風量（強）350m3/H （弱）200m3/H × 48Pa 付属品：24時間換気用スイッチ、防振吊金具 インテリアパネル、予備フィルター ステンレス製丸形フード（防虫網付）×2共	1φ-100V	129/74	3 6	153×2 379×2 155×2 454×2 175×1 455×2 256×4 475×1 257×4 479×1 276×2 557×2 278×2 559×1 357×1 574×4 358×3	スイッチは電気工事に支給 電源は電気工事
HEX-50	全熱交換器	全カセット形 店舗用 風量（強）500m3/H （弱）300m3/H × 26Pa 付属品：24時間換気用スイッチ、防振吊金具 インテリアパネル、予備フィルター ステンレス製丸形フード（防虫網付）×2共	1φ-100V	189/106	1	175×1	スイッチは電気工事に支給 電源は電気工事
HEX-65	全熱交換器	全カセット形 店舗用 風量（強）650m3/H （弱）380m3/H × 37Pa 付属品：24時間換気用スイッチ、防振吊金具 インテリアパネル、予備フィルター ステンレス製丸形フード（防虫網付）×2共	1φ-100V	255/154	2	359×4	スイッチは電気工事に支給 電源は電気工事
FE-1	ストレートシロッコファン	天井埋込タイプ 消音形 風量 240m3/H × 24Pa 付属品：コントロールスイッチ、防振吊金具	1φ-100V	44.5	1	579×1	スイッチは電気工事に支給 電源は電気工事
VF-1	低騒音型天井扇	合所タイプ 風量 220m3/H × 62Pa 付属品：コントロールスイッチ、防振吊金具 ステンレス製丸形フード（防虫網付）	1φ-100V	35	1	380×1	スイッチは電気工事に支給 電源は電気工事
VF-2	低騒音型天井扇	合所タイプ 風量 400m3/H × 44Pa 付属品：コントロールスイッチ、防振吊金具 ステンレス製丸形フード（防虫網付）	1φ-100V	64	1	475×1	スイッチは電気工事に支給 電源は電気工事
VF-3	低騒音型天井扇	合所タイプ 風量 560m3/H × 96Pa 付属品：コントロールスイッチ、防振吊金具 ステンレス製丸形フード（防虫網付）	1φ-100V	106	5	359×5	スイッチは電気工事に支給 電源は電気工事
VF-4	低騒音型天井扇	合所タイプ 風量 620m3/H × 49Pa 付属品：コントロールスイッチ、防振吊金具 ステンレス製丸形フード（防虫網付）	1φ-100V	106	1	562×1	スイッチは電気工事に支給 電源は電気工事
F-1	換気扇	格子タイプ（引きひも付） 羽根径 250φ × 風量 590m3/H × 20Pa 付属品：ステンレス製ウエザーカバー（防虫網付）	1φ-100V	17.5	1	観測室	電源は電気工事


1階平面図（撤去）

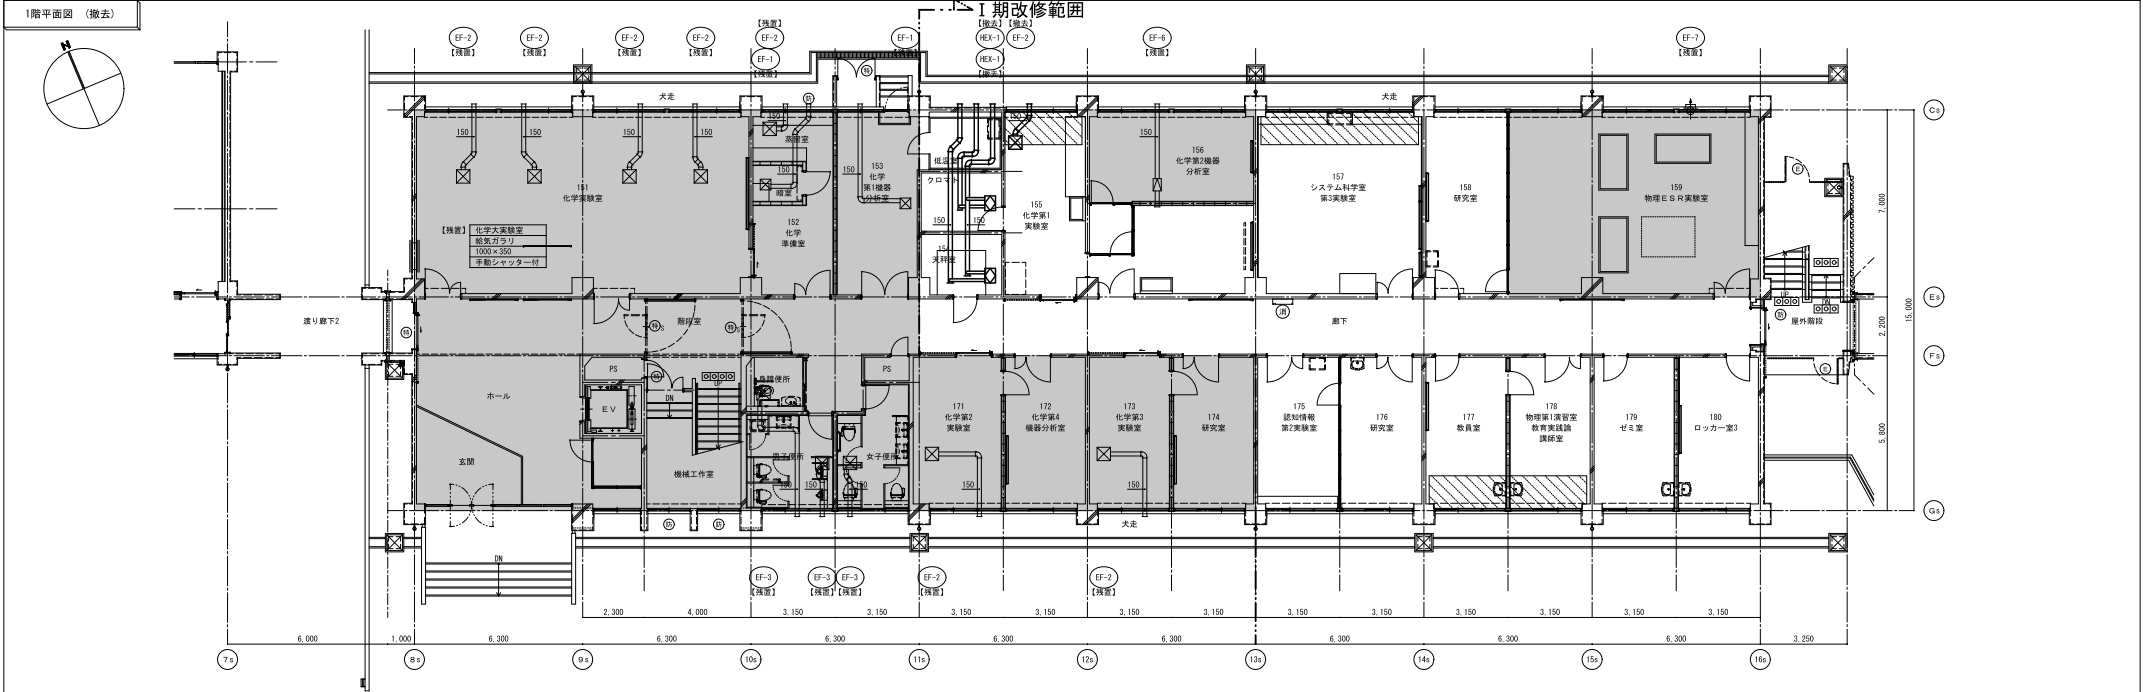

1階平面図（改修）

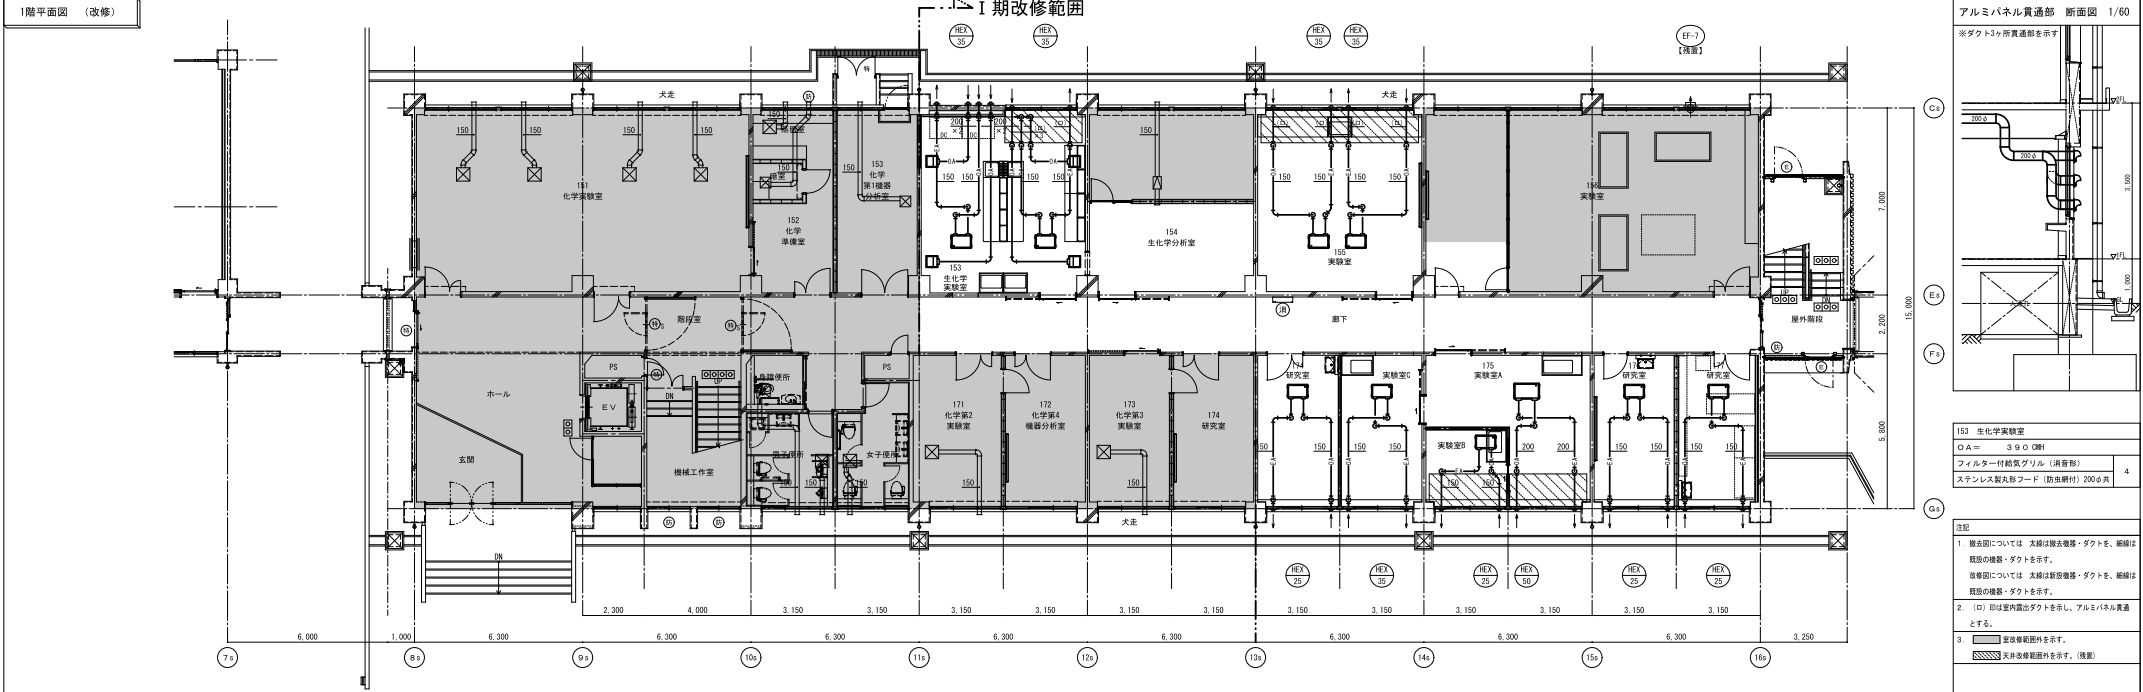

アルミパネル貫通部 断面図 1/60

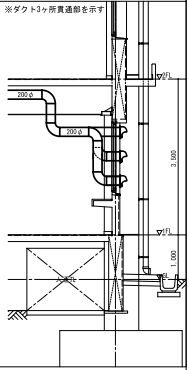


153 生化学実験室
○A= 390mm
フィルター付給気グリル（消音形）
ステンレス製丸形フード（防虫網付）200φ共 4


- 注記
- 撤去部については 太線は撤去機器・ダクトを、細線は既設の機器・ダクトを示す。
改修部については 太線は新設機器・ダクトを、細線は既設の機器・ダクトを示す。
 - (□)印は室内露出ダクトを示し、アルミパネル貫通とする。
 - 変更修訂範囲外を示す。
▨ 天井改修範囲外を示す。（消音）

工事名称		滋賀大学（石山）自然科学棟改修機械設備工事（1期）		枚のうち 13 号		 <div>株式会社 みやこ エンジニアリング設計</div> <div>〒520-0292 滋賀県彦根市大井町1-1-1 電話 077-535-1111 FAX 077-535-1112 Eメール info@miyako-ed.co.jp</div>	業務名称		滋賀大学（石山）総合研究棟改修（自然科学系）設備設計業務		縮尺		図面番号
図面名称		換気設備 1 階平面図（撤去・改修）		縮尺			1/100		図面名称		換気設備 1 階平面図（撤去・改修）		
作成		令和4年 7 月		作成				図面名称		換気設備 1 階平面図（撤去・改修）			
滋賀大学施設管理課													

2階平面図（撤去）

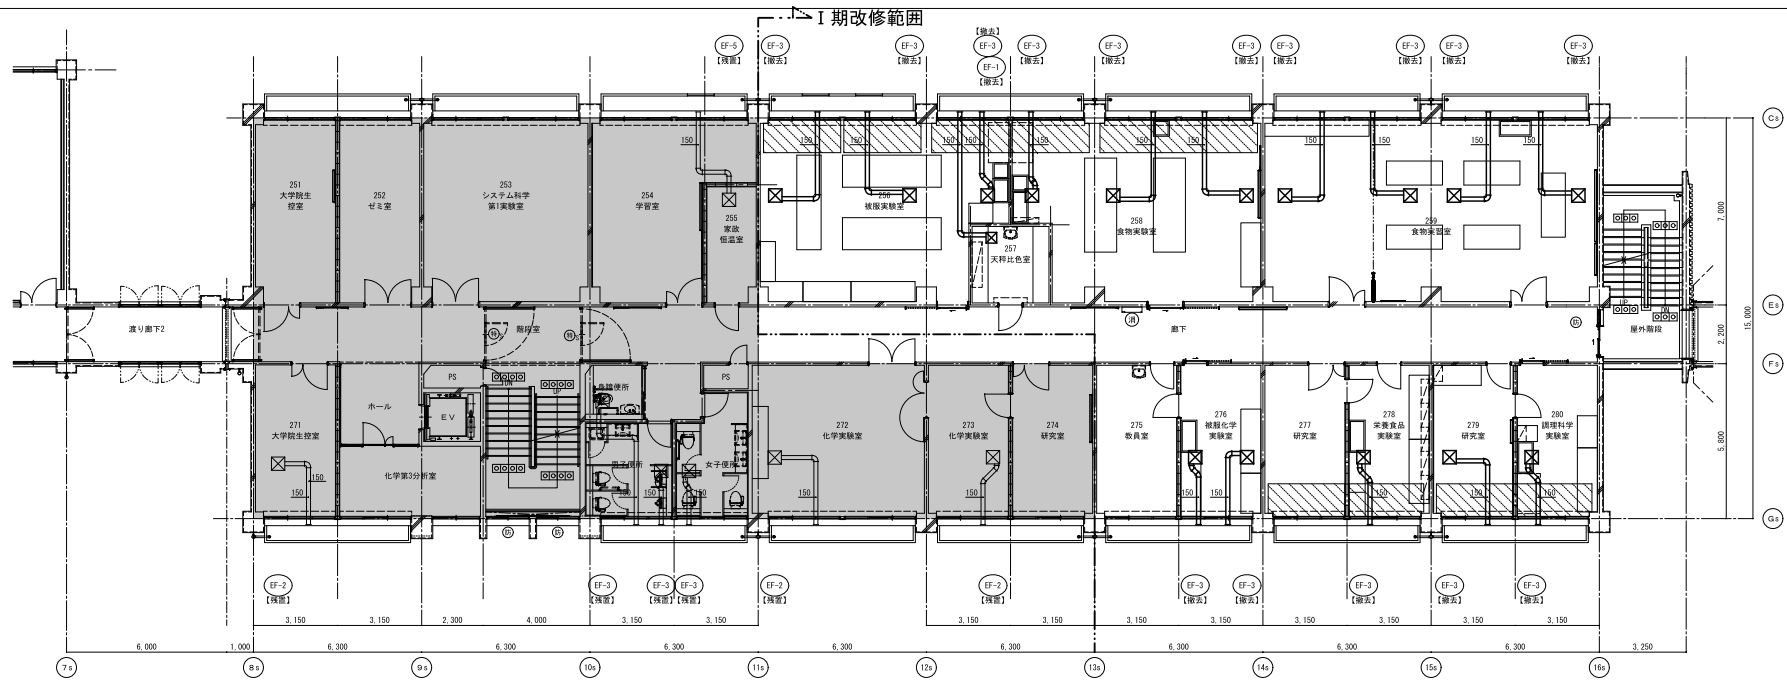


2階平面図（改修）

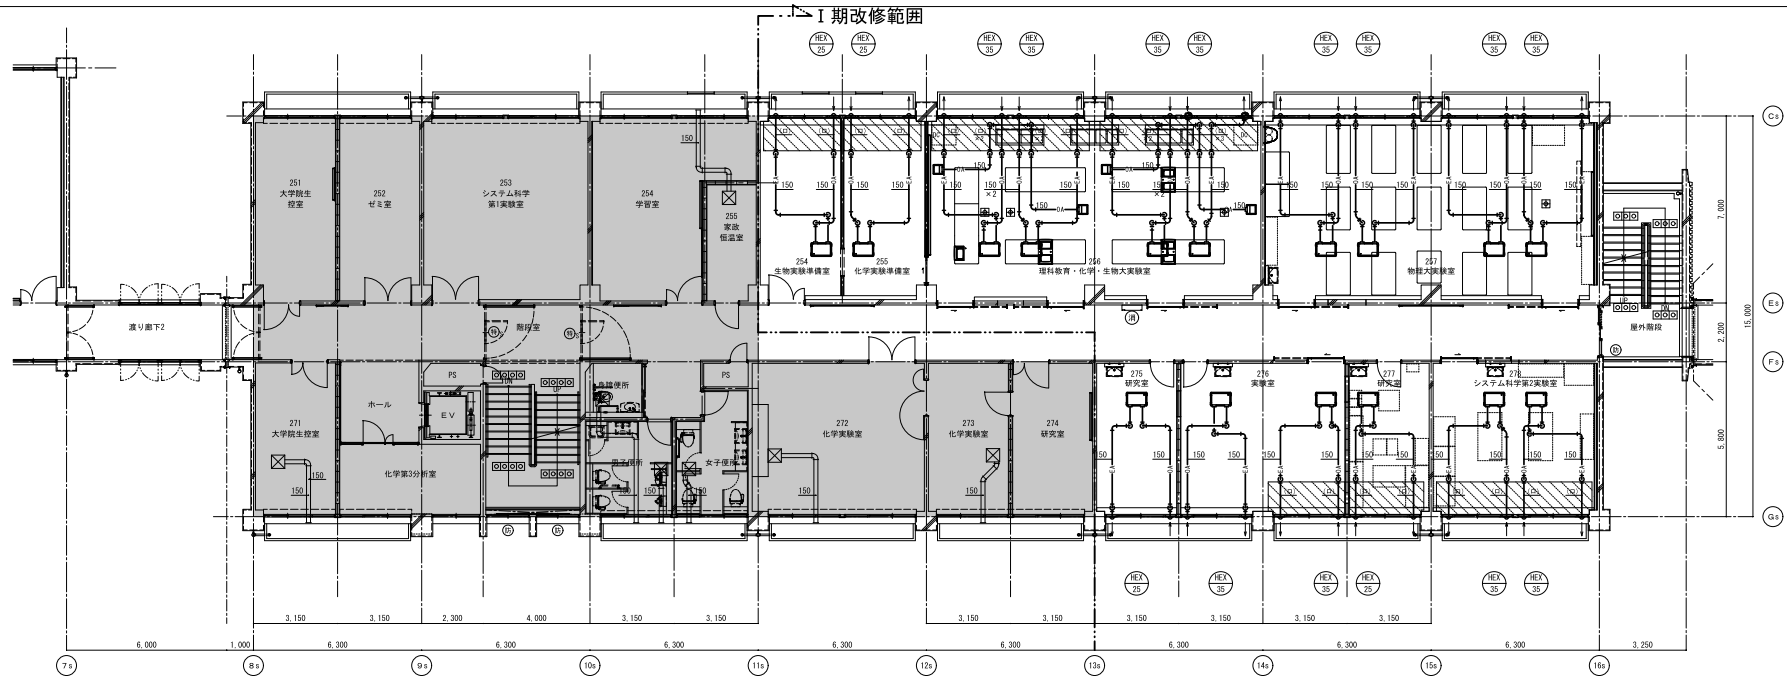


256 理科教育・化学・生物大実験室
OA= 210mm
フィルター付給気グリル（両面付）
ステンレス製丸形フード（防虫網付）150mm

工事名称 滋賀大学（石山）自然科学棟改修機械設備工事（1期）			枚のうち 14 号		<div><p>株式会社 みやこ工機設計</p><p>〒520-0292 滋賀県彦根市大森町1-1-1 電話 077-542-1111 FAX 077-542-1112 E-MAIL miyako@miyako-ed.co.jp</p></div>	業務名称 滋賀大学（石山）総合研究棟改修（自然科学系）設備設計業務		縮尺	図面番号 M - 14
図面名称 換気設備 2 階平面図（撤去・改修）			縮尺 1/100			図面名称 換気設備 2 階平面図（撤去・改修）	A1 1/100		
作成			令和4年 7 月				A3 1/200		

3階平面図（撤去）

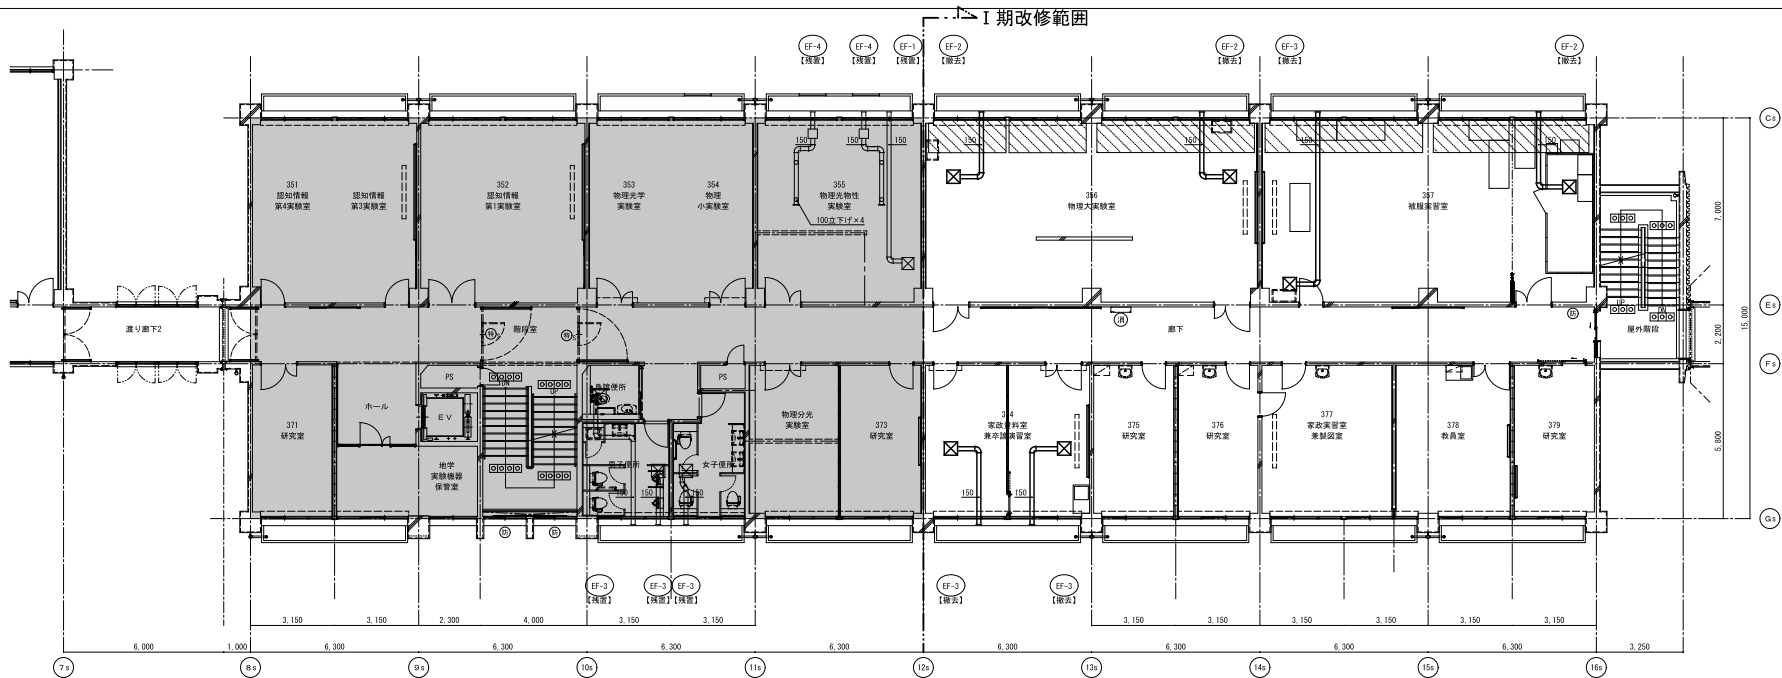

3階平面図（改修）

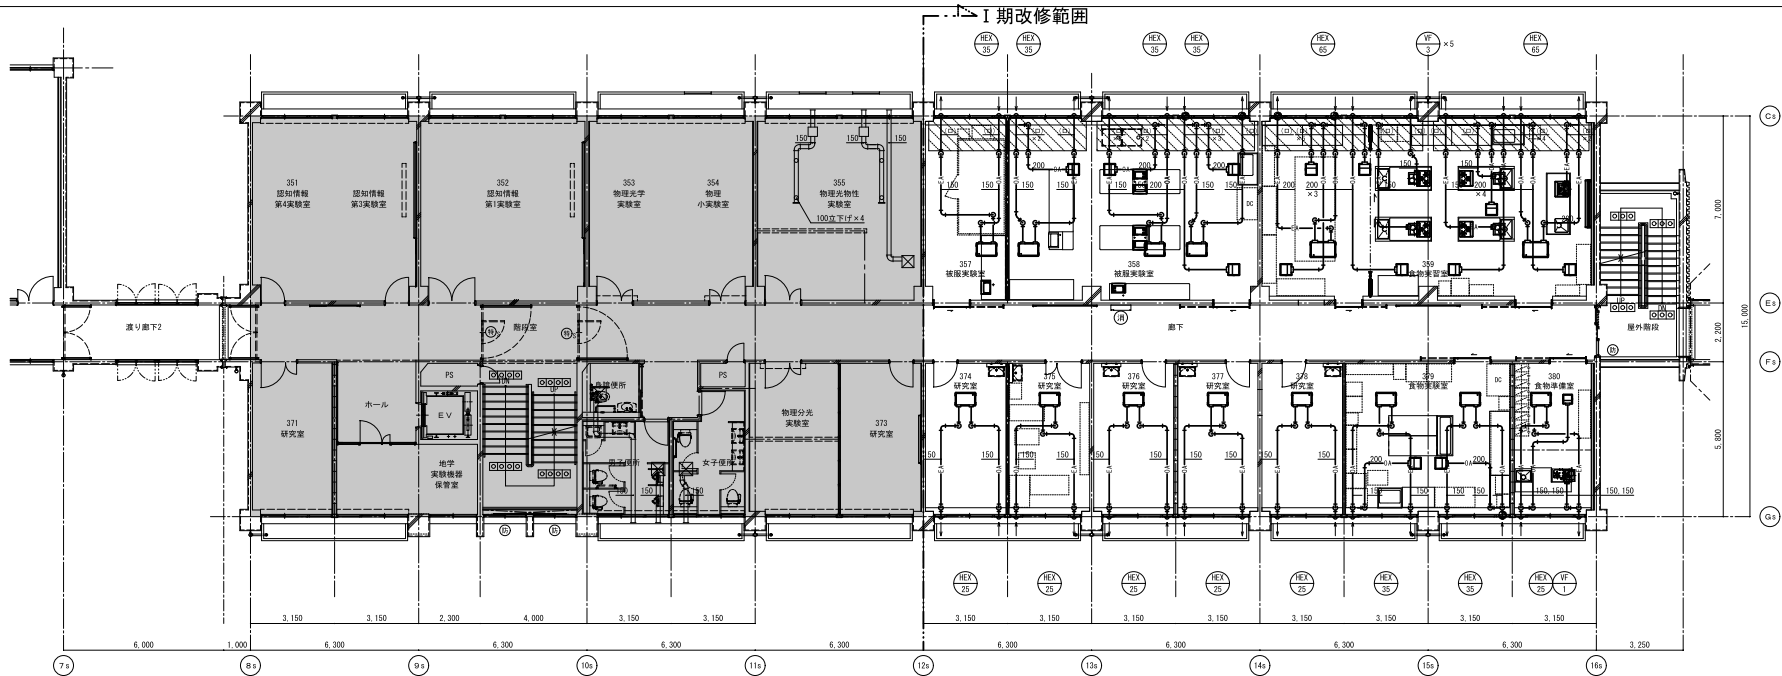


358 雑用実験室	
OA＝	3000
フィルター付結露グリル（清音形）	
ステンレス製丸形フード（防虫網付）	200φ共
4	
359 食物実験室	
OA＝	4000
フィルター付結露グリル（清音形）	
ステンレス製丸形フード（防虫網付）	200φ共
7	
378 食物実験室	
OA＝	3900
フィルター付結露グリル（清音形）	
ステンレス製丸形フード（防虫網付）	200φ共
2	
380 食物準備室	
OA＝	2200
フィルター付結露グリル（清音形）	
ステンレス製丸形フード（防虫網付）	150φ共
1	

工事名称	滋賀大学（石山）自然科学棟改修機械設備工事（I期）	枚のうち	15号		業種名称	滋賀大学（石山）総合研究棟改修（自然科学系）設備設計業務	縮尺	図面番号
図面名称	換気設備 3階平面図（撤去・改修）	縮尺	1/100		図面名称	換気設備 3階平面図（撤去・改修）	A1 1/100	M-15
作成	令和4年 7月	作成	令和4年 7月		図面名称	換気設備 3階平面図（撤去・改修）	A3 1/200	


滋賀大学施設管理課

4階平面図 (撤去)

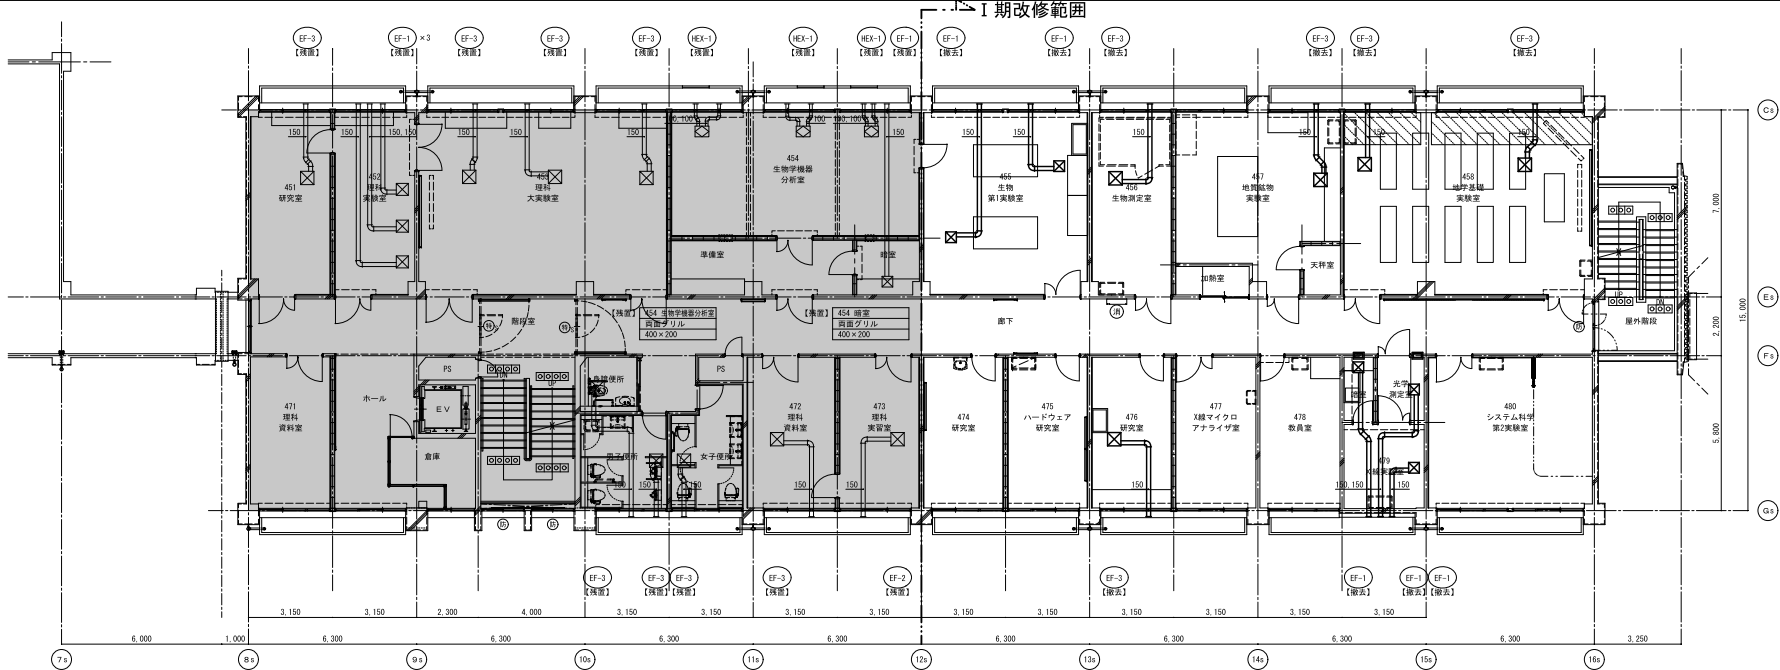

【撤去】	479 暗室
	遮光グリル
	200×150
【撤去】	479 光学測定室
	遮光グリル
	300×200

4階平面図 (改修)

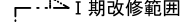

工事名称	滋賀大学（石山）自然科学棟改修機械設備工事（Ⅰ期）				枚のうち 16 号
図面名称	換気設備 4 階平面図（撤去・改修）				縮尺 1/100
作 成	設 計	監 理	監 査	検 査	作成 令和4年 7 月
滋賀大学施設管理課					


 **株式会社
みやこ設備設計**
一級建築士事務所 (京都府知事登録) 2005年12月20日

業務名称	滋賀大学（石山）総合研究棟改修（自然科学系）設備設計業務
図面名称	換気設備 4階平面図（撤去・改修）


475 実験室	
OA = 400 (2H)	
フィルター付給気グリル (消音形)	1
ステンレス製丸形フード (防虫網付) 200φ共	

图尺	图面番号
A1 1/100	M - 16

5階平面図（撤去）

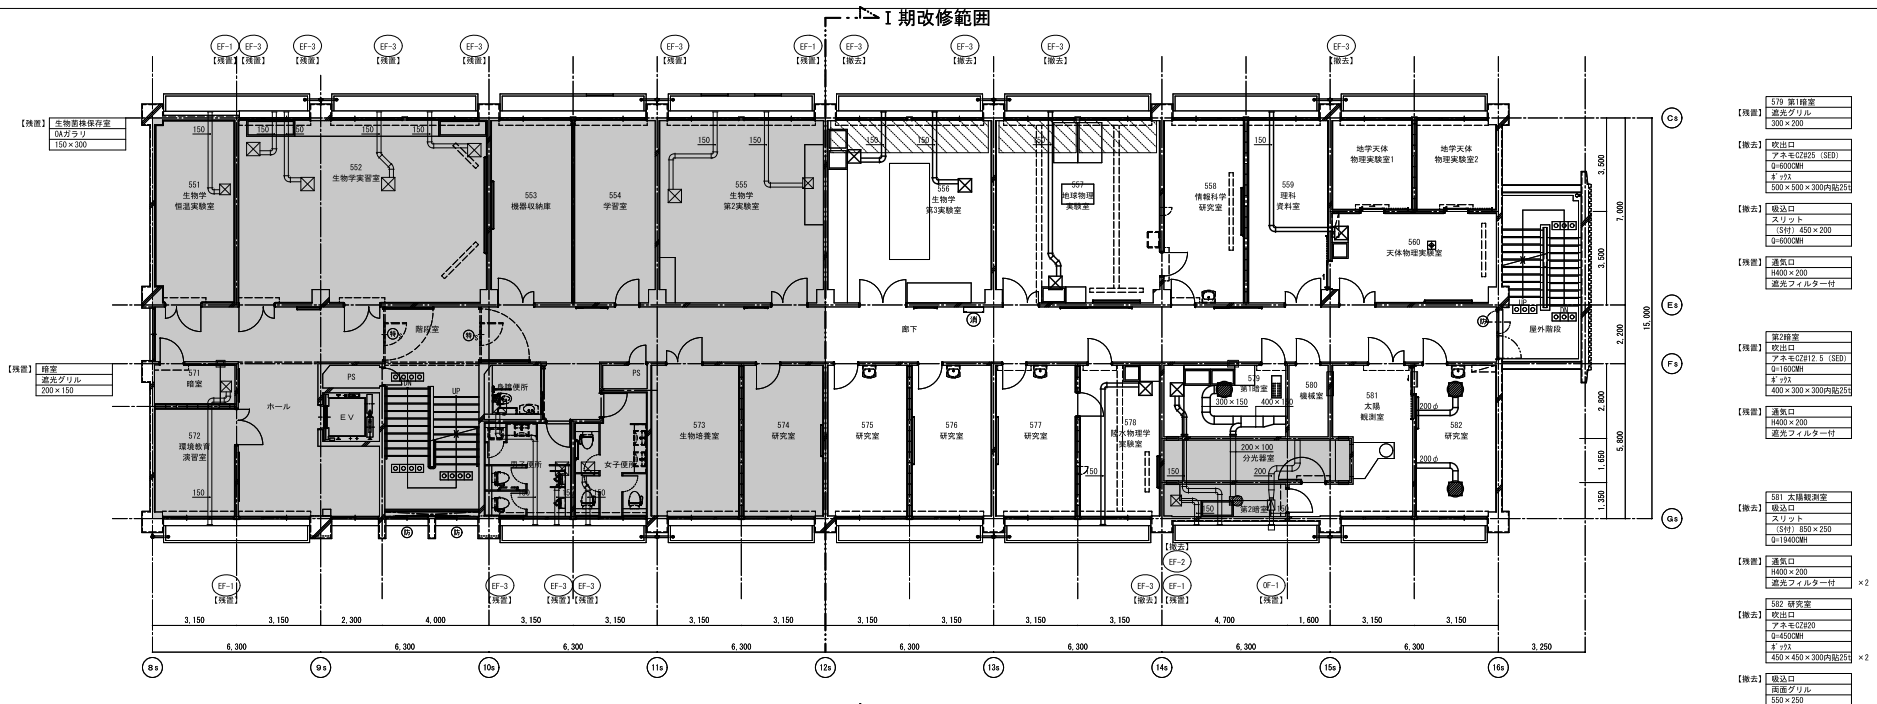

5階平面図（改修）

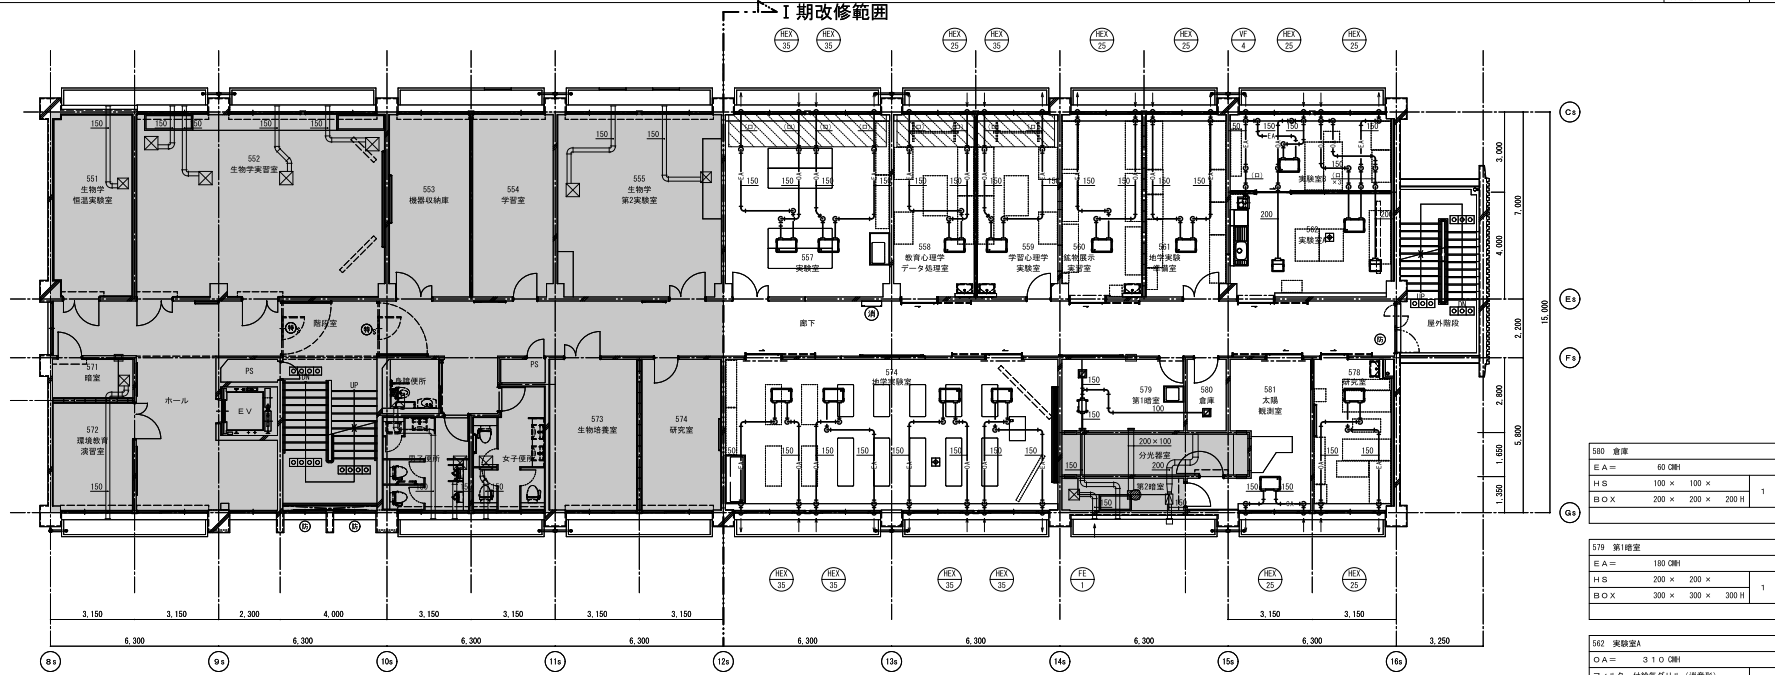



工事名称		滋賀大学（石山）自然科学棟改修機械設備工事（1期）		枚のうち 17 号			業務名称		滋賀大学（石山）総合研究棟改修（自然科学系）設備設計業務		縮尺		図面番号		
図面名称		換気設備 5 階平面図（撤去・改修）		縮尺			1/100		図面名称		換気設備 5 階平面図（撤去・改修）		A1 1/100		M - 17
作成		令和4年 7 月		作成			令和4年 7 月		図面名称		換気設備 5 階平面図（撤去・改修）		A3 1/200		
滋賀大学施設管理課															

滋賀大学施設管理課

給排水・ガス設備 機器表（撤去）



給排水・ガス設備 機器表 (新設)

工事名称		滋賀大学（石山）自然科学棟改修機械設備工事（1期）		図面のうち 19 号		 <p>設備設計 安全 衛生 環境</p> <p>※設備設計業務は、建築関係法令に基づき、建築関係業務に準じて実施することとなる。また、設備設計業務は、建築関係法令に基づき、建築関係業務に準じて実施することとなる。</p>	業種名称		滋賀大学（石山）総合研究棟改修（自然科学系）設備設計業務		図面番号	M - 19	
図面名称		給排水・ガス設備 機器表（撤去・新設）		図尺	—		設備設計 安全 衛生 環境	図面名称		給排水・ガス設備 機器表（撤去・新設）		A1	—
作成		令和4年 7 月										A3	—
滋賀大学施設管理課													

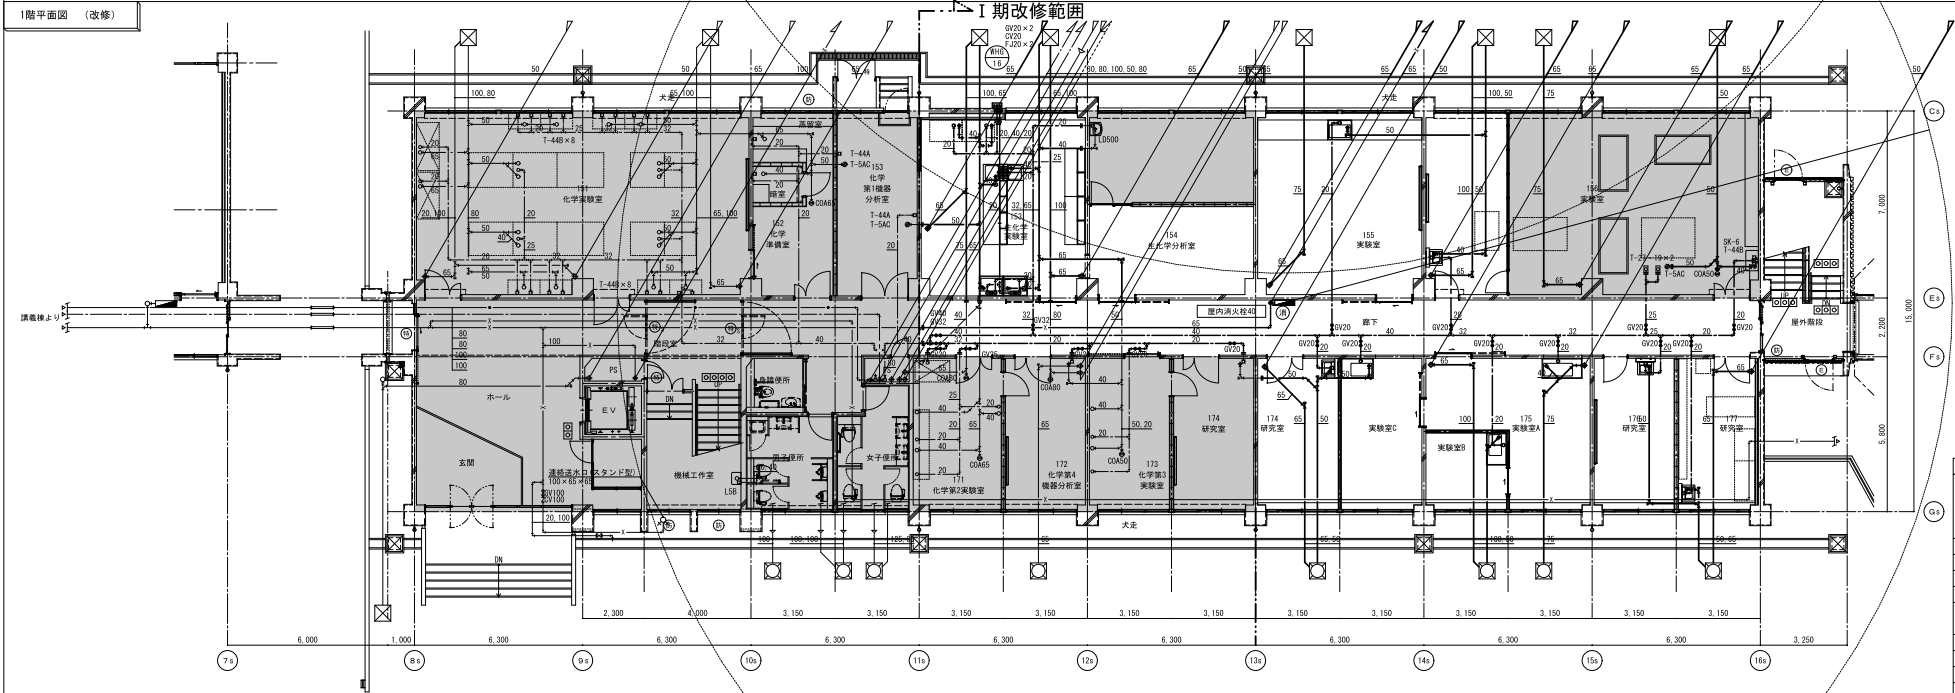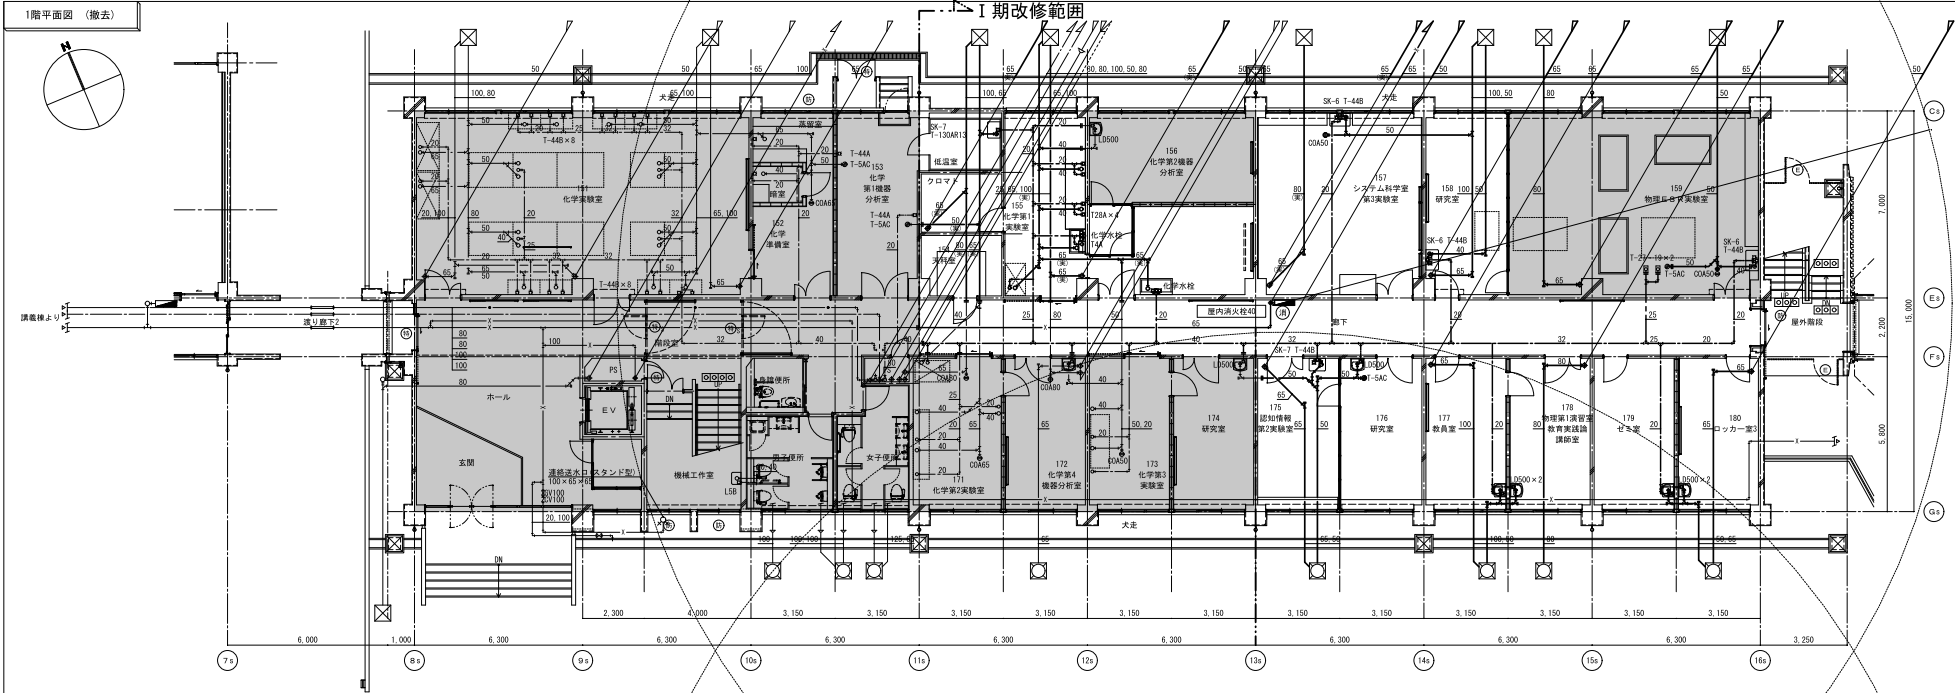


- 注記
- 撤去図については、太線は撤去機器・配管を、細線は既設の機器・配管を示す。
改修図については、太線は新設機器・配管を、細線は既設の機器・配管を示す。
 - 実験台、流し台は建築工事とし、付属器具に接続する。
 - 屋外排水管の改修は、第一棟までとする。
 - 配管サイズ後の(口)は室内露出配管を示す。
 - 配管サイズ後の(天)は天井配管を示す。
 - 図示の○印は壁面コア抜き箇所を示す。
図示なき貫通部は、既設壁面コア抜き部再利用とする。
 - 既設配管の接続箇所を示す。
 - 改修範囲を示す。
 - 1階機械排水改修は第1棟までとする。
 - 大さじの撤去建物は建築工事とする。

工事名称	滋賀大学 (石山) 自然科学棟改修機械設備工事 (1期)	枚のうち 20 号	 株式会社 みやこ設備設計 <small>設備設計・建築設計・建築監理・建築士事務所 〒525-8585 滋賀県彦根市大町1-1-1 彦根駅前ビル3F TEL 077-525-1111 FAX 077-525-1112</small>	業種名称	滋賀大学 (石山) 総合研究棟改修 (自然科学系) 設備設計業務	縮尺	図面番号
図面名称	給排水設備 1階平面図 (撤去・改修)	縮尺	1/100	図面名称	給排水設備 1階平面図 (撤去・改修)	A1 1/100 A3 1/200	M-20
図主	副図主	図主	図主	図主	図主		
作成			令和4年 7月	総括	主任	副主	
滋賀大学施設管理課							

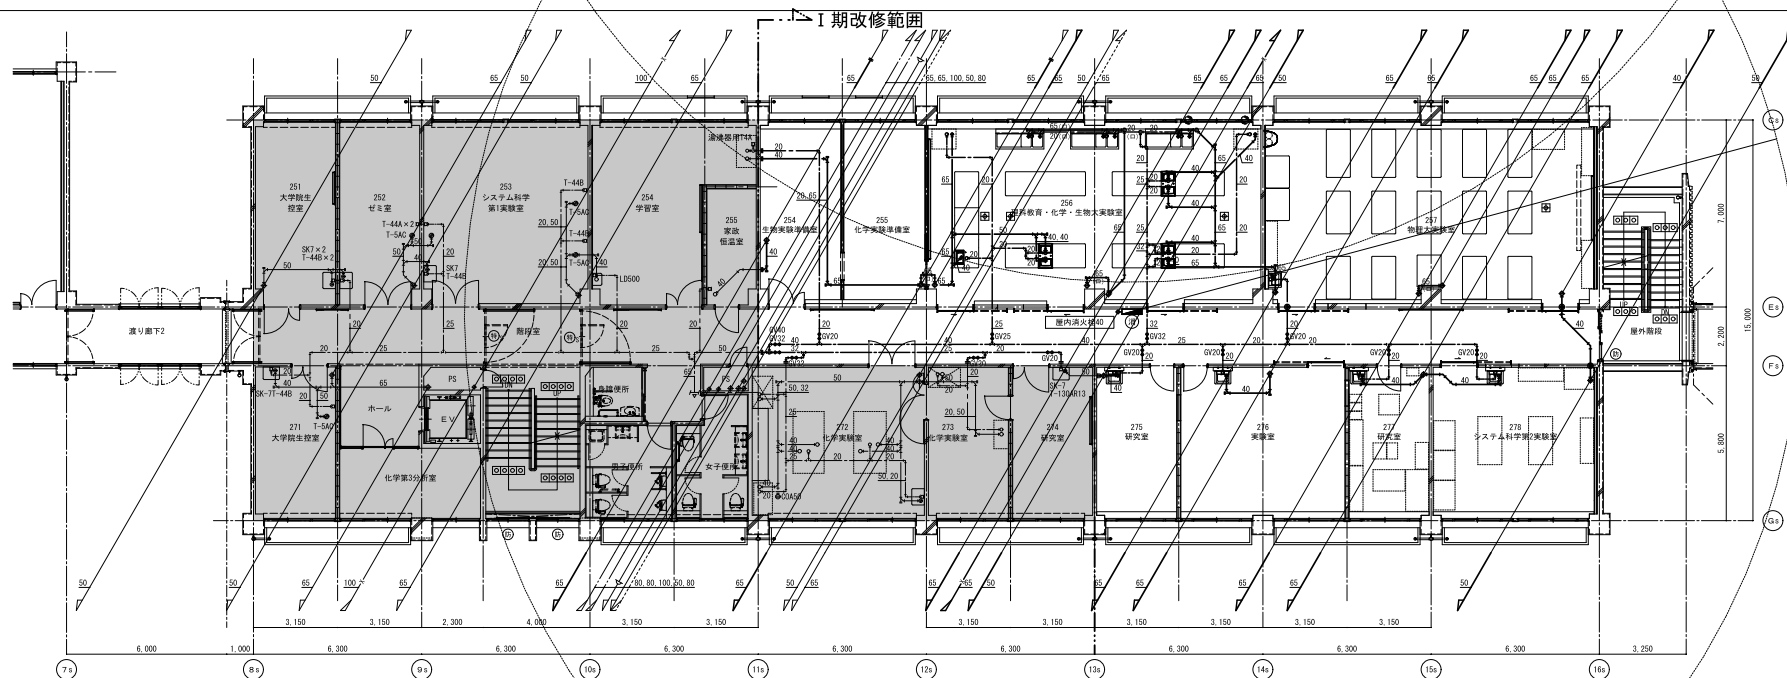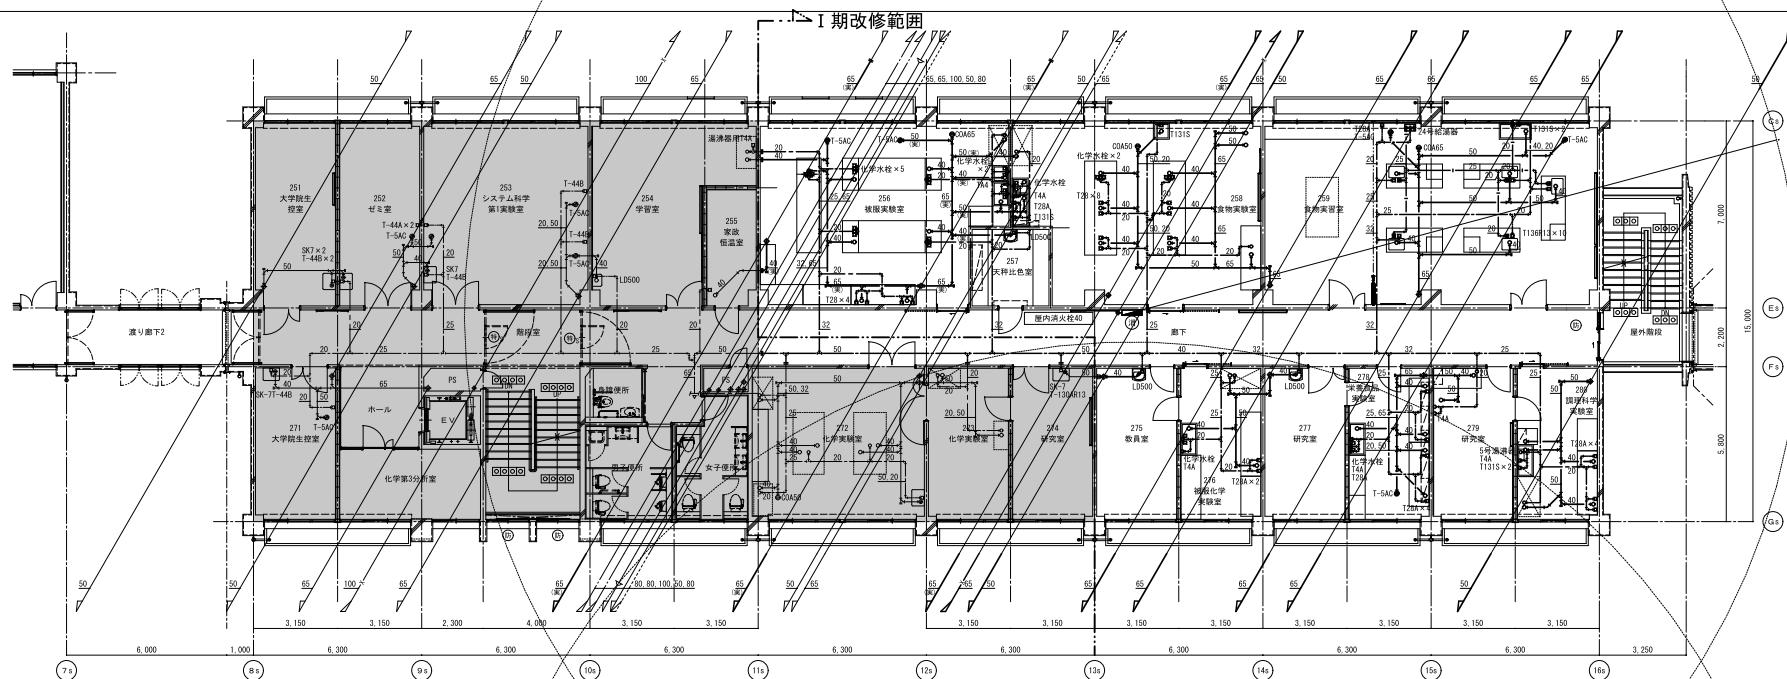


工事名称		造賀大(石山)自然科学棟改修機械設備工事(1期)		図のうち 21号		 西賀大 科学技術大学 <small>西賀大 自然科学棟改修 機械設備工事 設計業務</small> <small>西賀大 自然科学棟改修 機械設備工事 設計業務</small>	業務名称		造賀大(石山)総合研究棟改修(自然科学系)設備設計業務		編尺		図面番号 M-21
図面名称		給排水設備 2階平面図(撤去・改修)		縮尺 1/100			図面名称		給排水設備 2階平面図(撤去・改修)		A1 1/100 A3 1/200		
原 設 計 図 説 明 書 資 料		作成		令和4年 7月			野 田 圭 司 野 田 圭 司						
消賀大学施設管理課													

3階平面図（撤去）

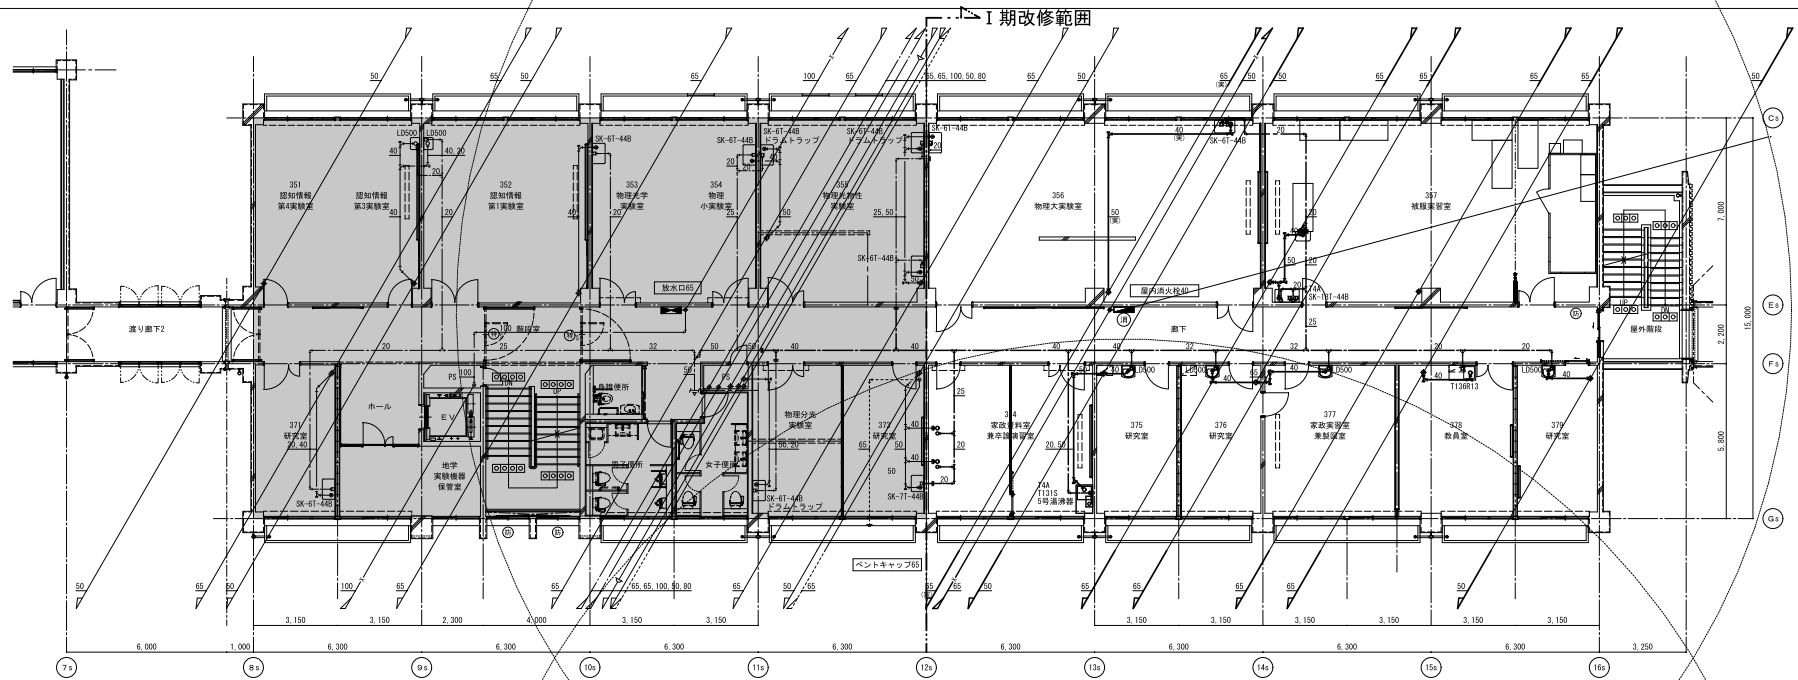


3階平面図（改修）

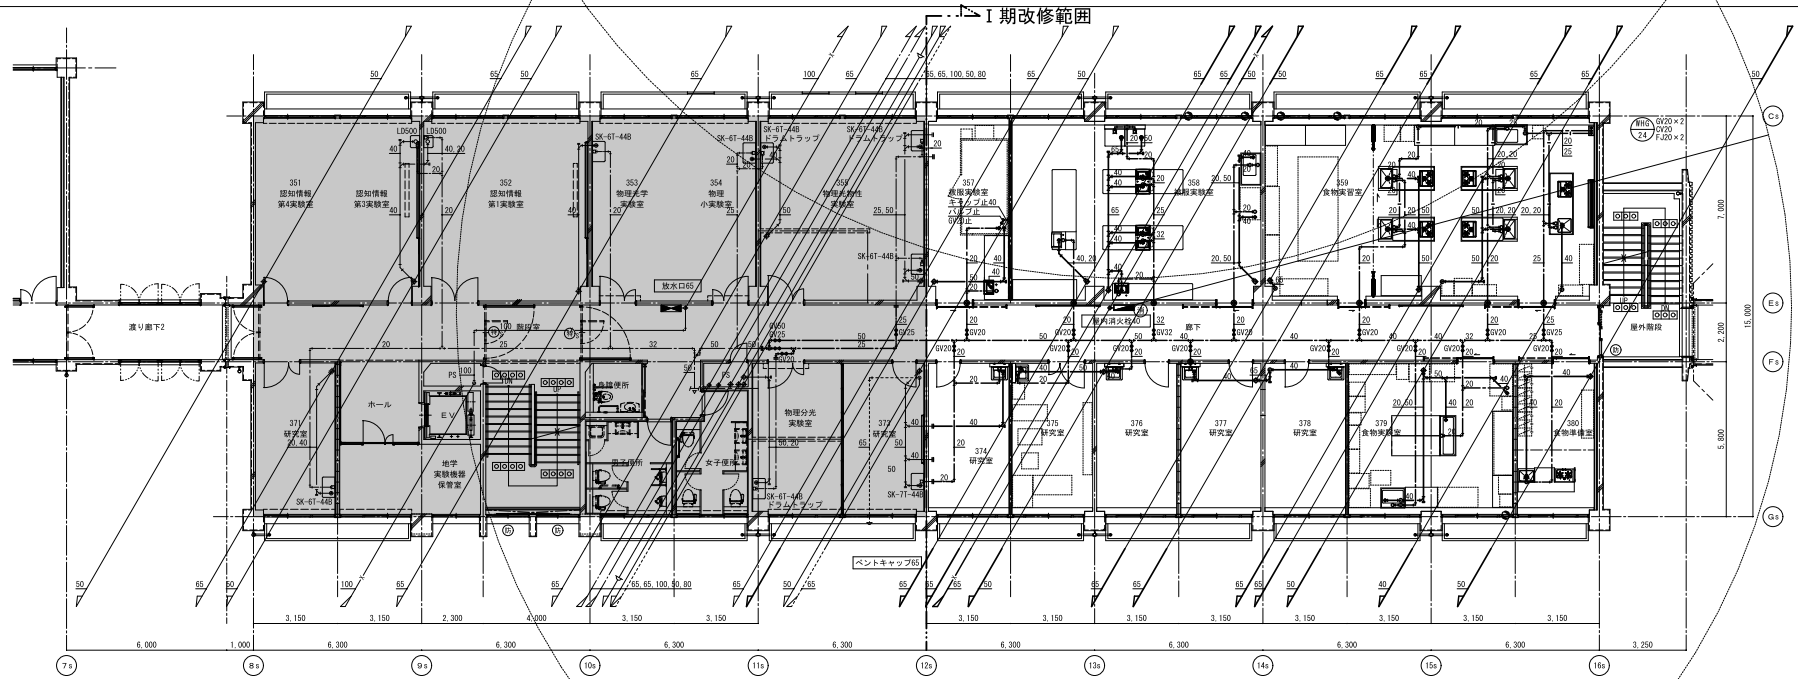


工事名称		滋賀大学（石山）自然科学棟改修機械設備工事（Ⅰ期）		枚のうち 22 号			業務名称		滋賀大学（石山）総合研究棟改修（自然科学系）設備設計業務		縮尺		図面番号	
図面名称		給排水設備 3階平面図（撤去・改修）		縮尺 1/100			図面名称	給排水設備 3階平面図（撤去・改修）		A1 1/100 A3 1/200		M - 22		
作成		令和4年 7月		作成										
滋賀大学施設管理課														

滋賀大学施設管理課



4階平面図（撤去）

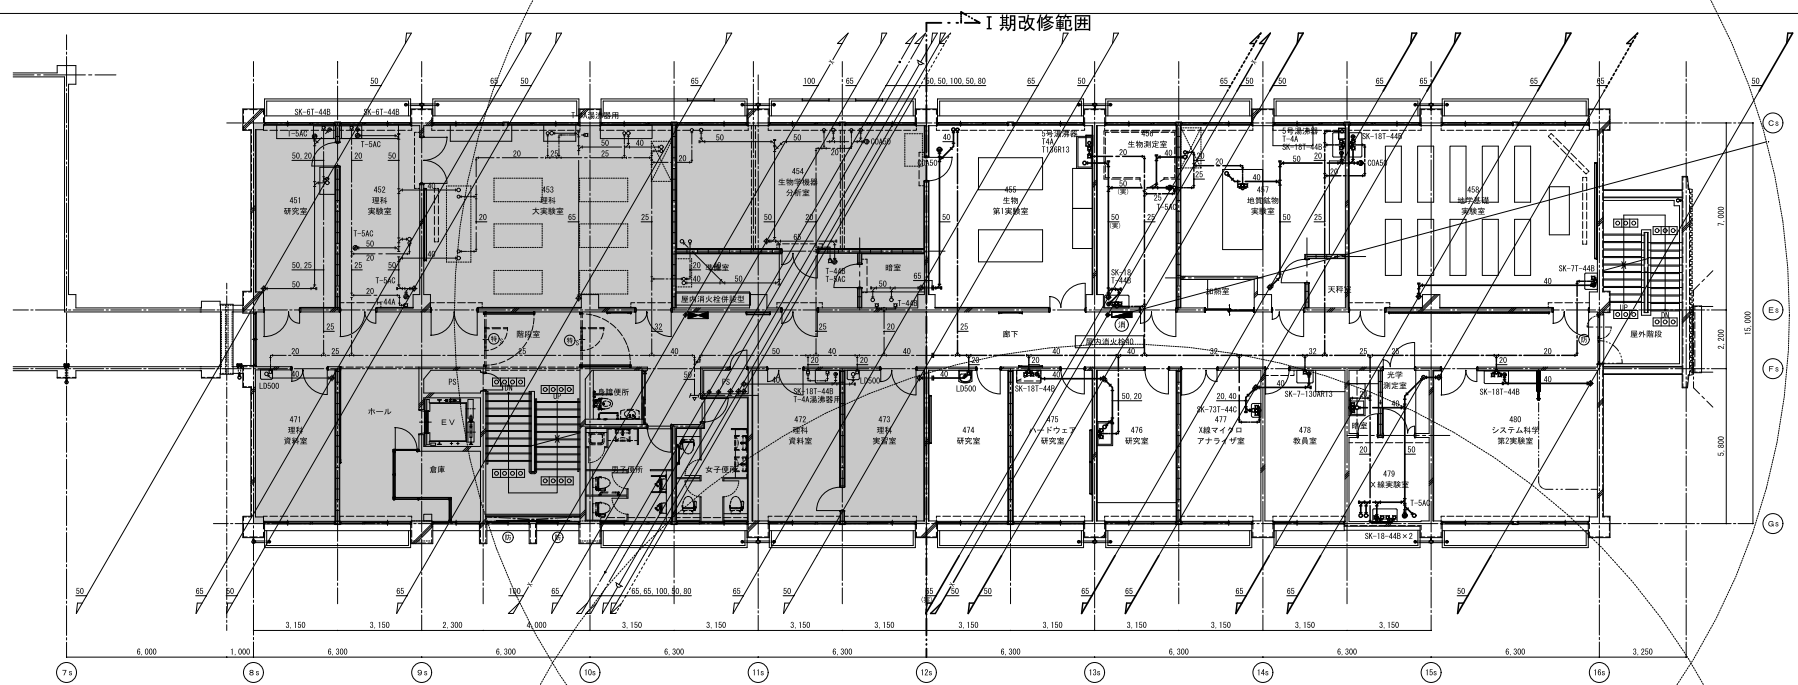

4階平面図（改修）


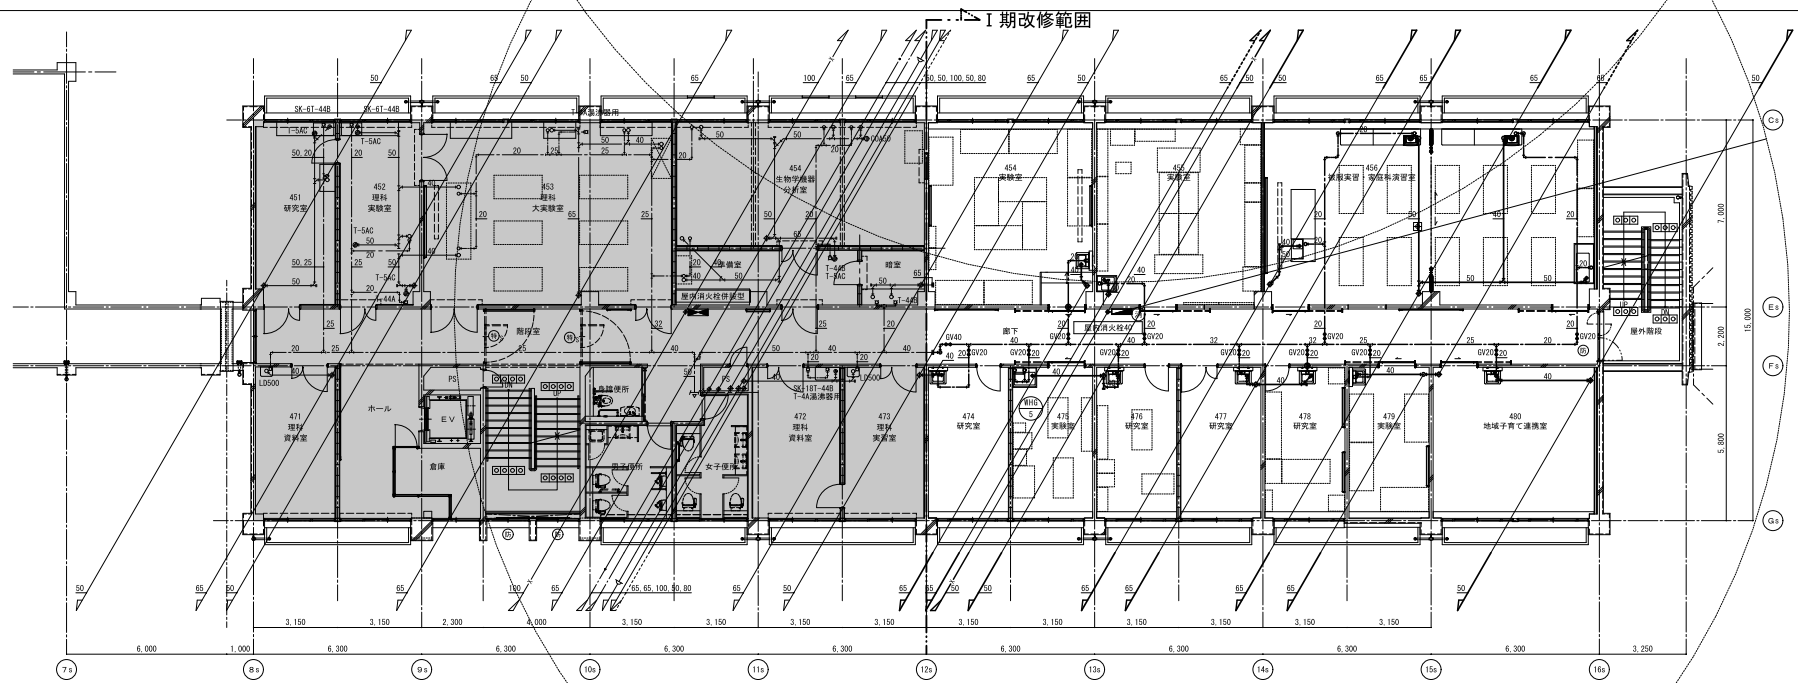


工事名称	滋賀大学（石山）自然科学棟改修機械設備工事（I期）	枚のうち	23 号		業務名称	滋賀大学（石山）総合研究棟改修（自然科学系）設備設計業務	縮尺	図面番号
図面名称	給排水設備 4 階平面図（撤去・改修）	縮尺	1/100		図面名称	給排水設備 4 階平面図（撤去・改修）	A1 1/100 A3 1/200	M - 23
図面作成	図面校核	図面承認	図面監理	作成	令和4年 7 月	図面管理		
滋賀大学施設管理課				総務	主任	副主任		

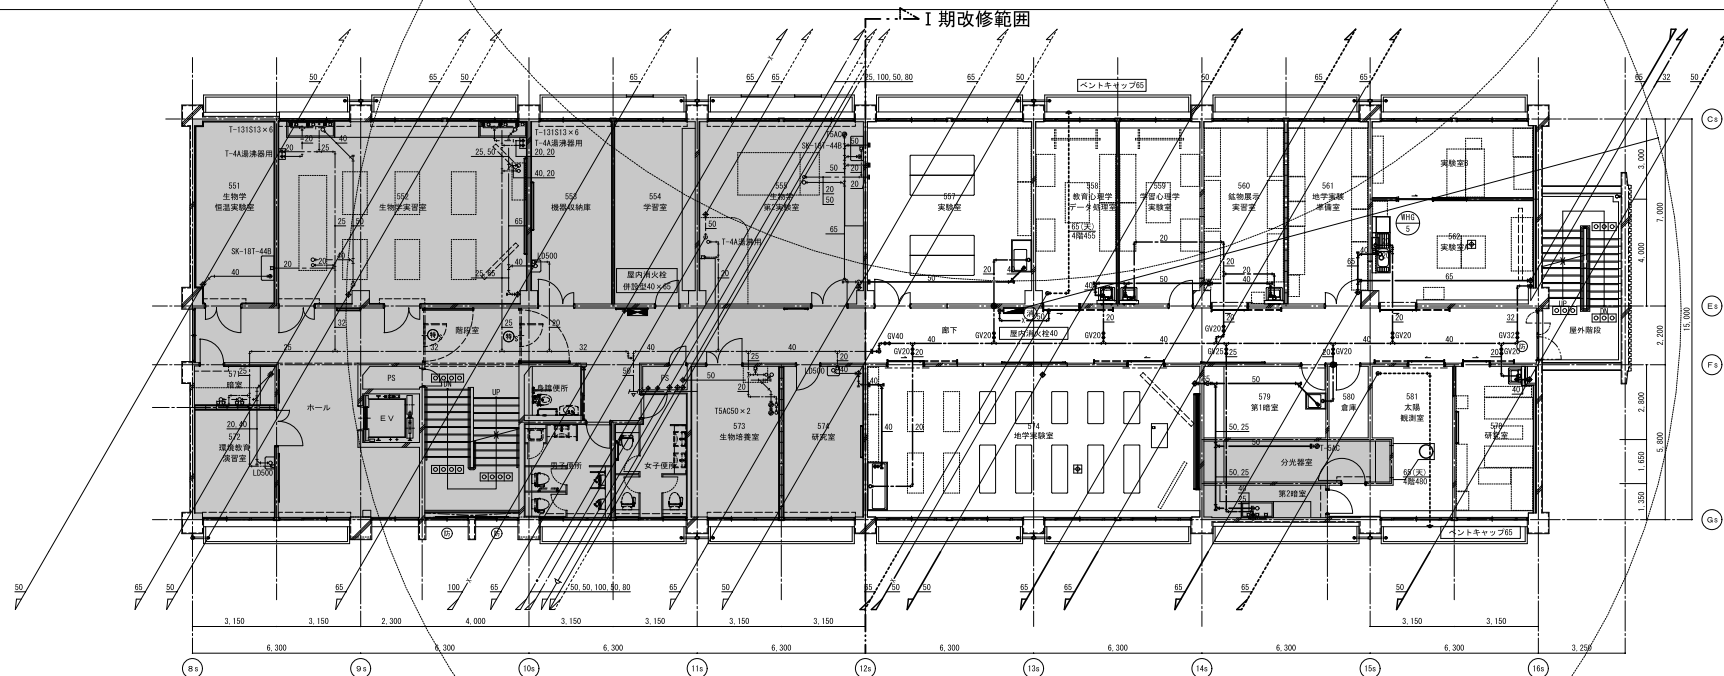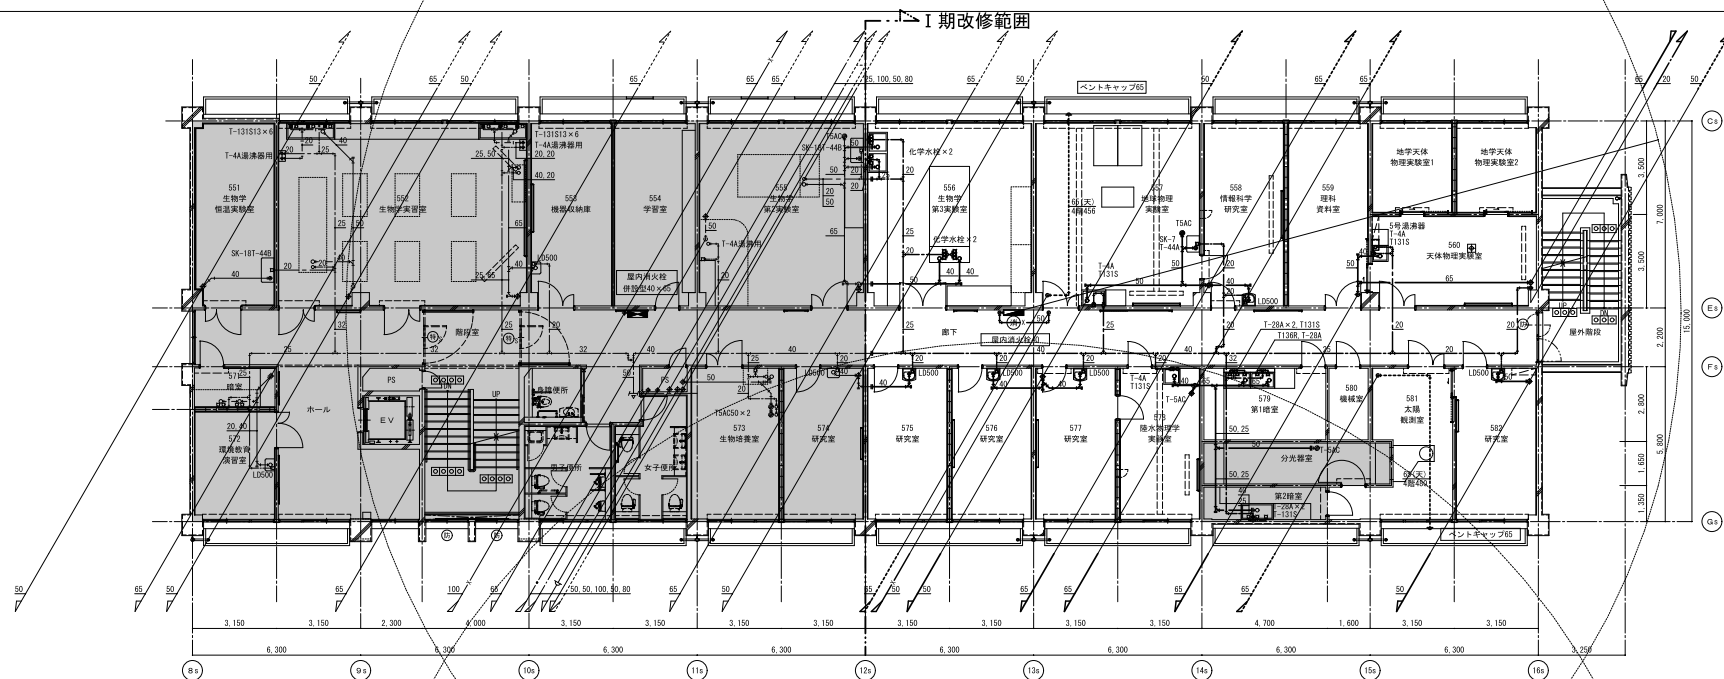

注記
1. 配管サイズ後の(天)は下階(4階)天井配管を示す。

工事名称		造賀大学（石山）自然科学棟改修機械設備工事（1期）		図のうち 24号		 西日新工務株式会社 西日新工務株式会社 <small>〒590-0801 大阪府大阪市東淀川区西中島1-10-10 西日新ビル1F TEL 06-6658-1111 FAX 06-6658-1112 E-MAIL info@nishinichi.co.jp</small>	業務名称		造賀大学（石山）総合研究棟改修（自然科学系）設備設計業務		編尺		図面番号 M - 24
図面名称		給排水設備 5階平面図（撤去・改修）		縮尺 1/100			図面名称		給排水設備 5階平面図（撤去・改修）		A1 1/100 A3 1/200		
作成		令和4年 7月		消雪大学施設管理課									

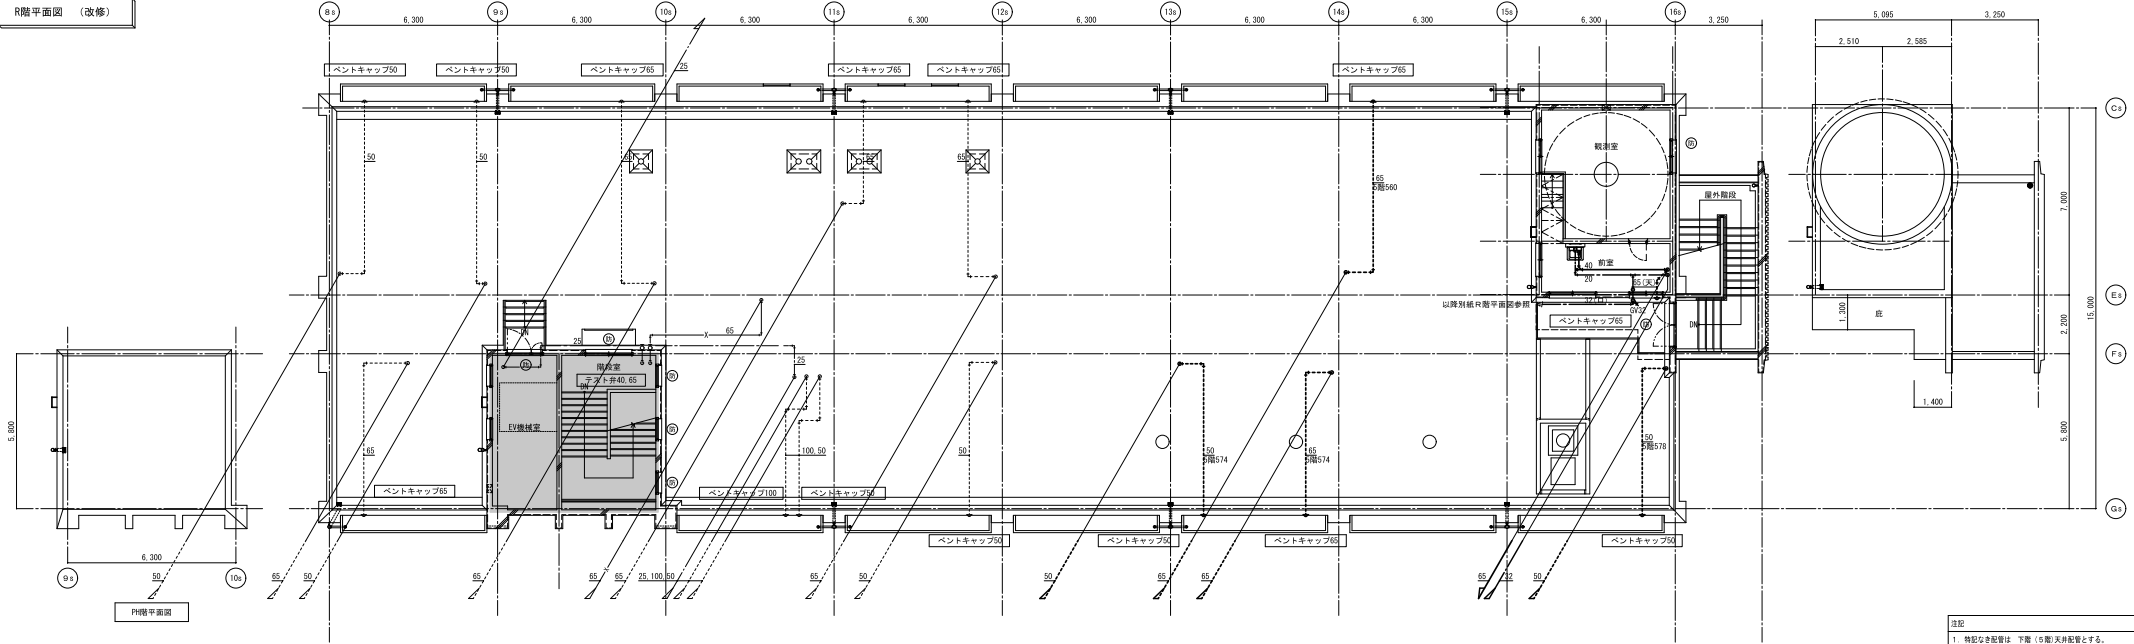
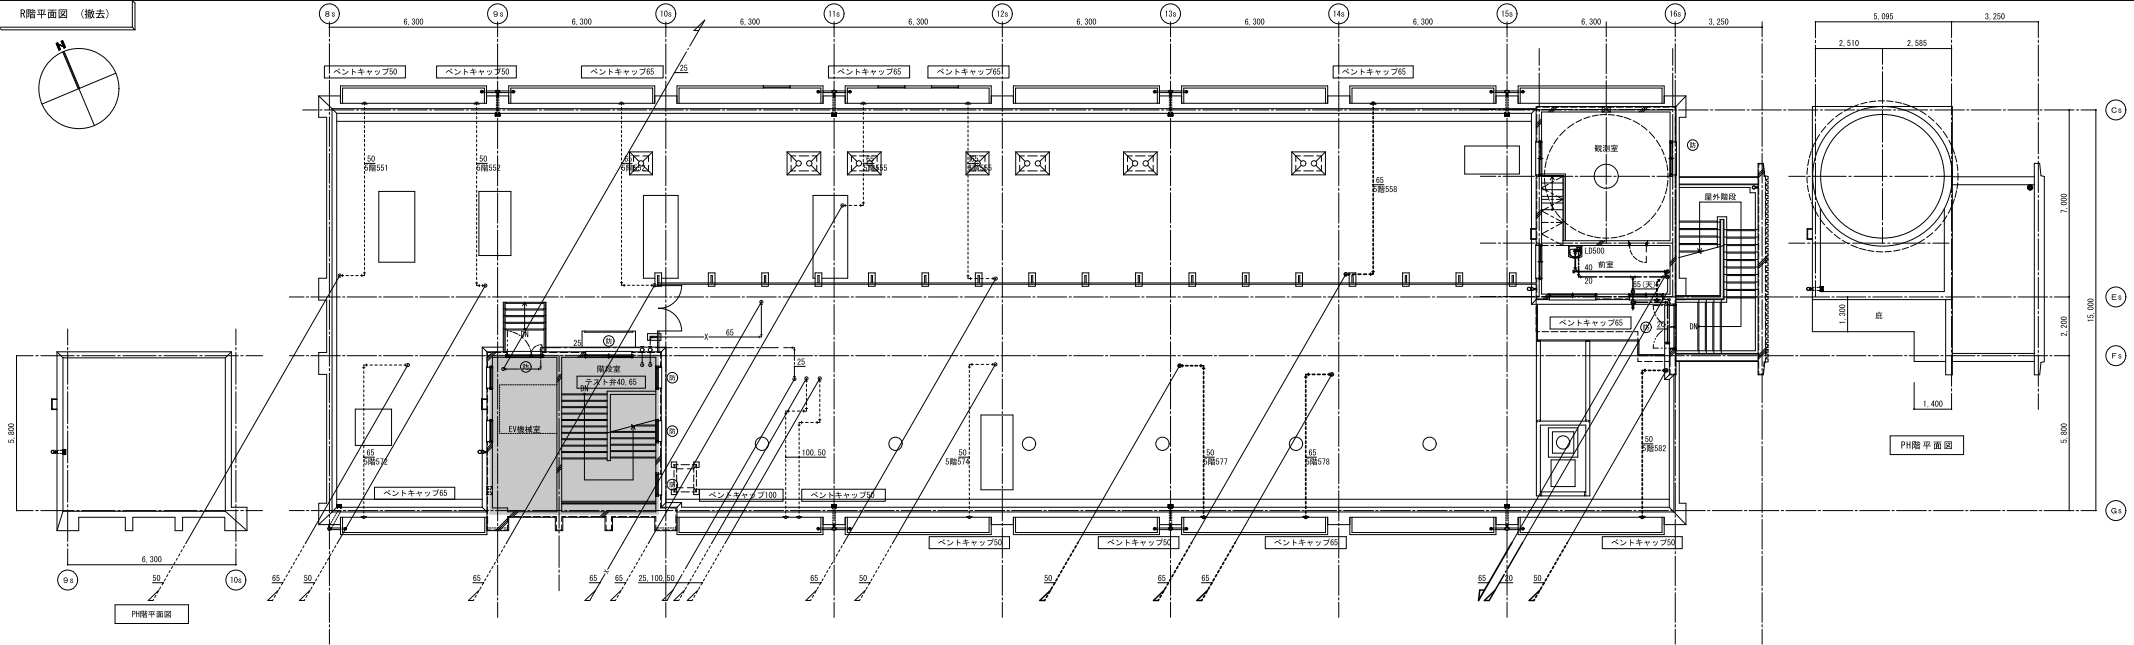


注記	
1. 特記なき配管は、下層（5階）天井配管とする。	
2. 配管サイズ後の（尺）は天井配管を示す。	
縮尺	図面番号
A1 1/100	M - 25
A3 1/200	


工事名称	滋賀大学（石山）自然科学棟改修機械設備工事（I期）	枚のうち 25 号
図庫名称	給排水設備 R階床下平面図（撤去・改修）	縮尺 1/100
作成	令和4年 7 月	
滋賀大学施設管理課		

株式会社 みやこ設備設計	
代表取締役 代表取締役 代表取締役	代表取締役


業務名称	滋賀大学（石山）総合研究棟改修（自然科学系）設備設計業務
図面名称	給排水設備 R階床下平面図（撤去・改修）

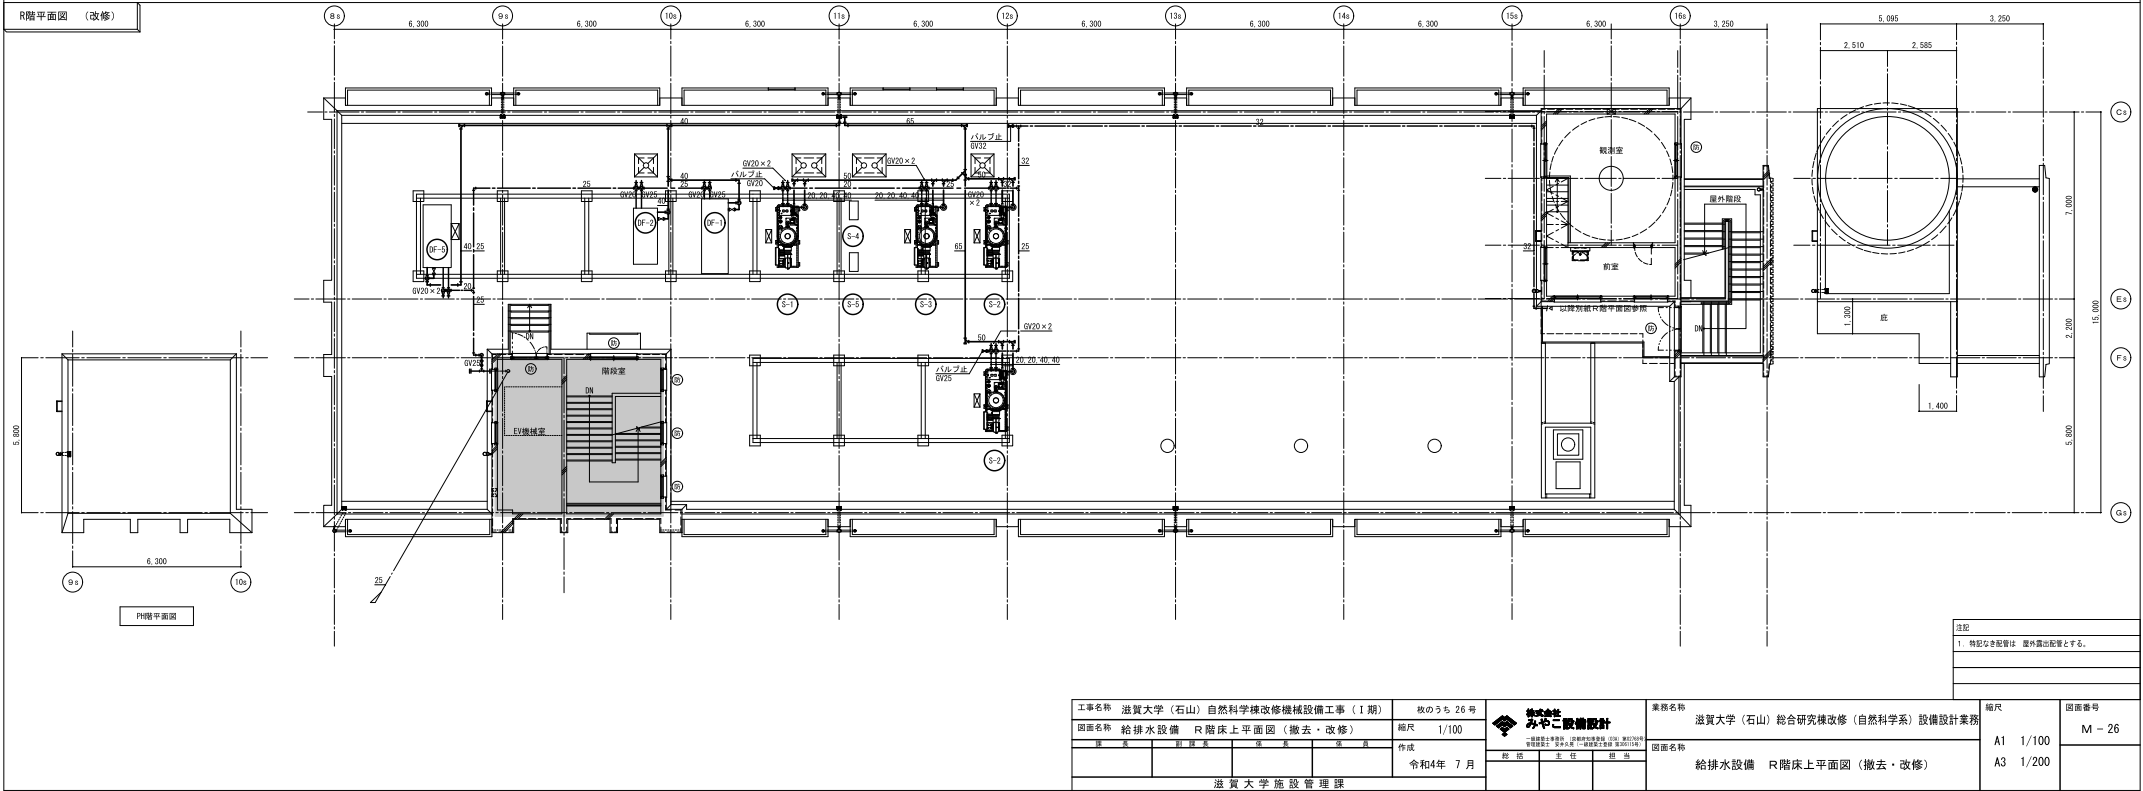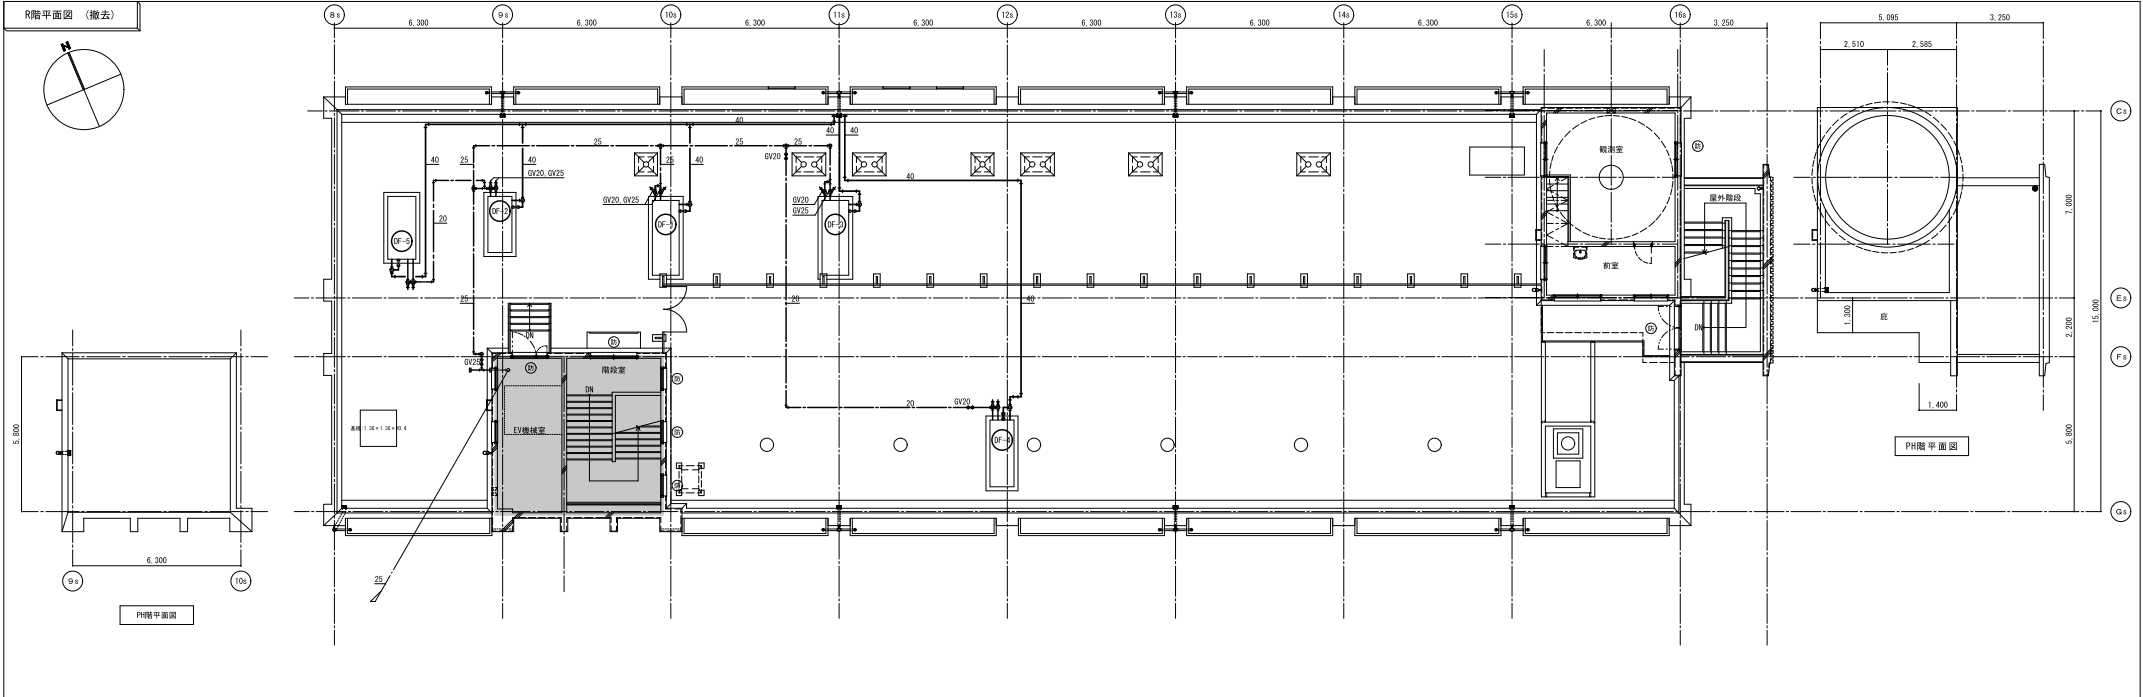

1階平面図（撤去）


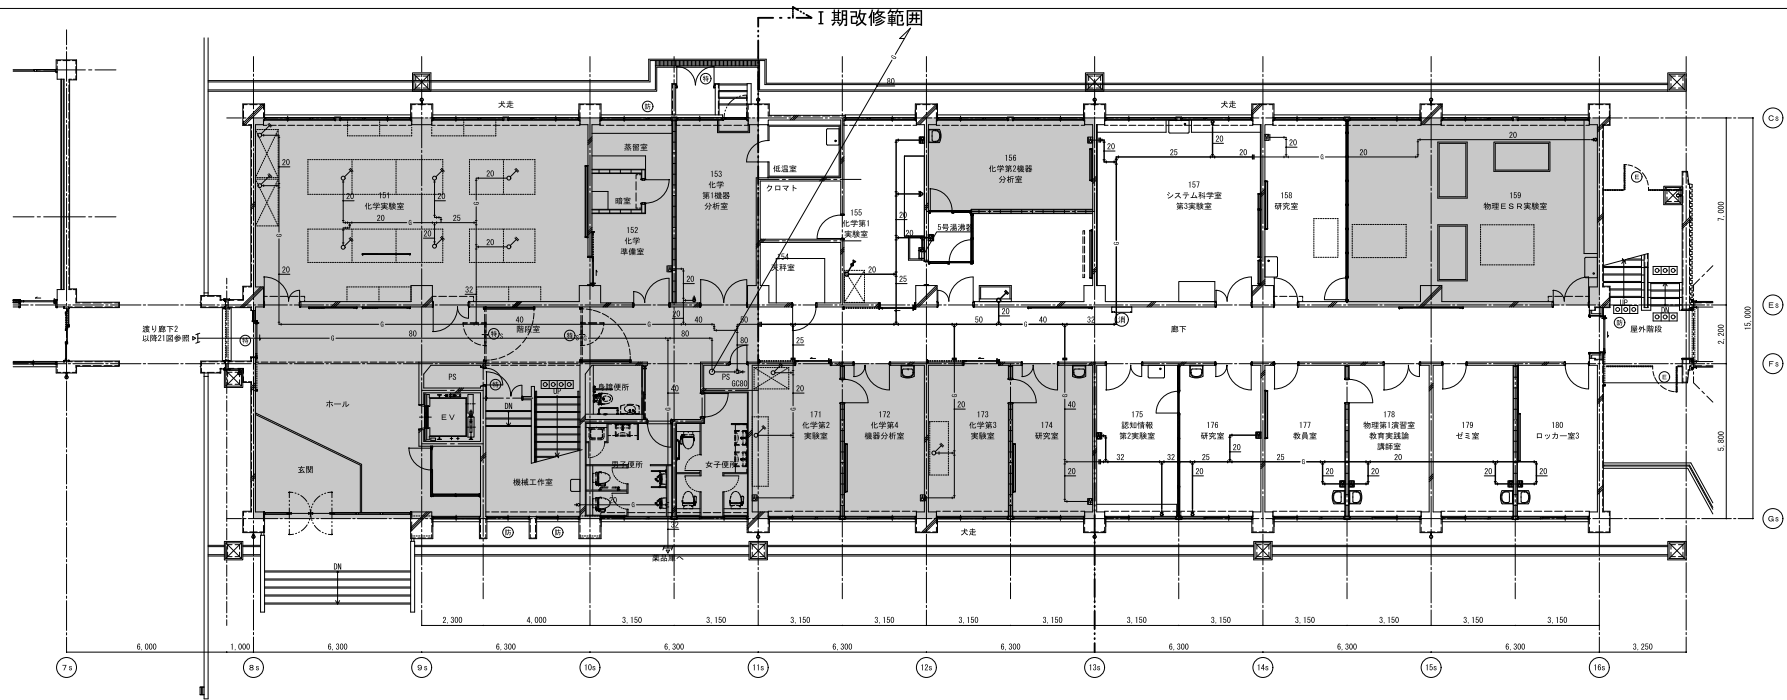


1階平面図（改修）

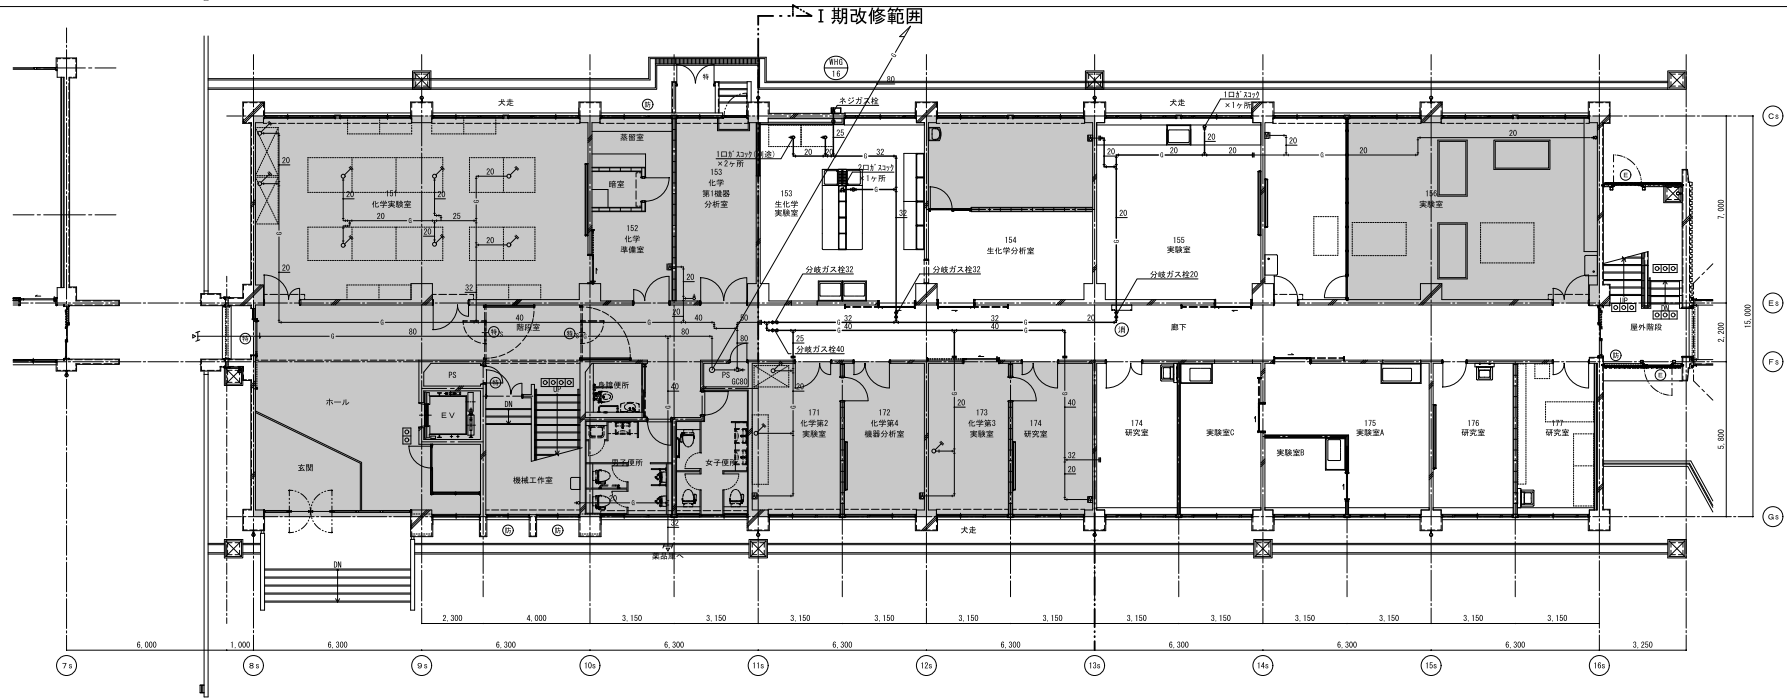


- 注記
- 撤去図については、太線は撤去機・配管を、細線は既設の機・配管を示す。
改修図については、太線は新設機・配管を、細線は既設の機・配管を示す。
 - 配管サイズ後の(口)は室内露出配管を示す。
 - 図中の○印は壁面コア抜き箇所を示す。
図示なき貫通部は、既設壁面コア抜き部再利用とする。
 - 既設配管の接続箇所を示す。
 - 変更部範囲を示す。

工事名称		滋賀大学（石山）自然科学棟改修機械設備工事（I期）		枚のうち 27 号		<div><p>株式会社 みやこ設計</p><p>〒520-0292 滋賀県彦根市大津町1-1-1 （彦根市役所南隣） TEL 077-542-1111 FAX 077-542-1112 E-MAIL miyako@miyako-ds.jp</p></div>	業務名称		滋賀大学（石山）総合研究棟改修（自然科学系）設備設計業務		縮尺		図面番号	
図面名称		ガス設備 1 階平面図（撤去・改修）		縮尺			1/100		図面名称	ガス設備 1 階平面図（撤去・改修）	A1 1/100 A3 1/200	M - 27		
作成		令和4年 7 月		作成			令和4年 7 月							
滋賀大学施設管理課														

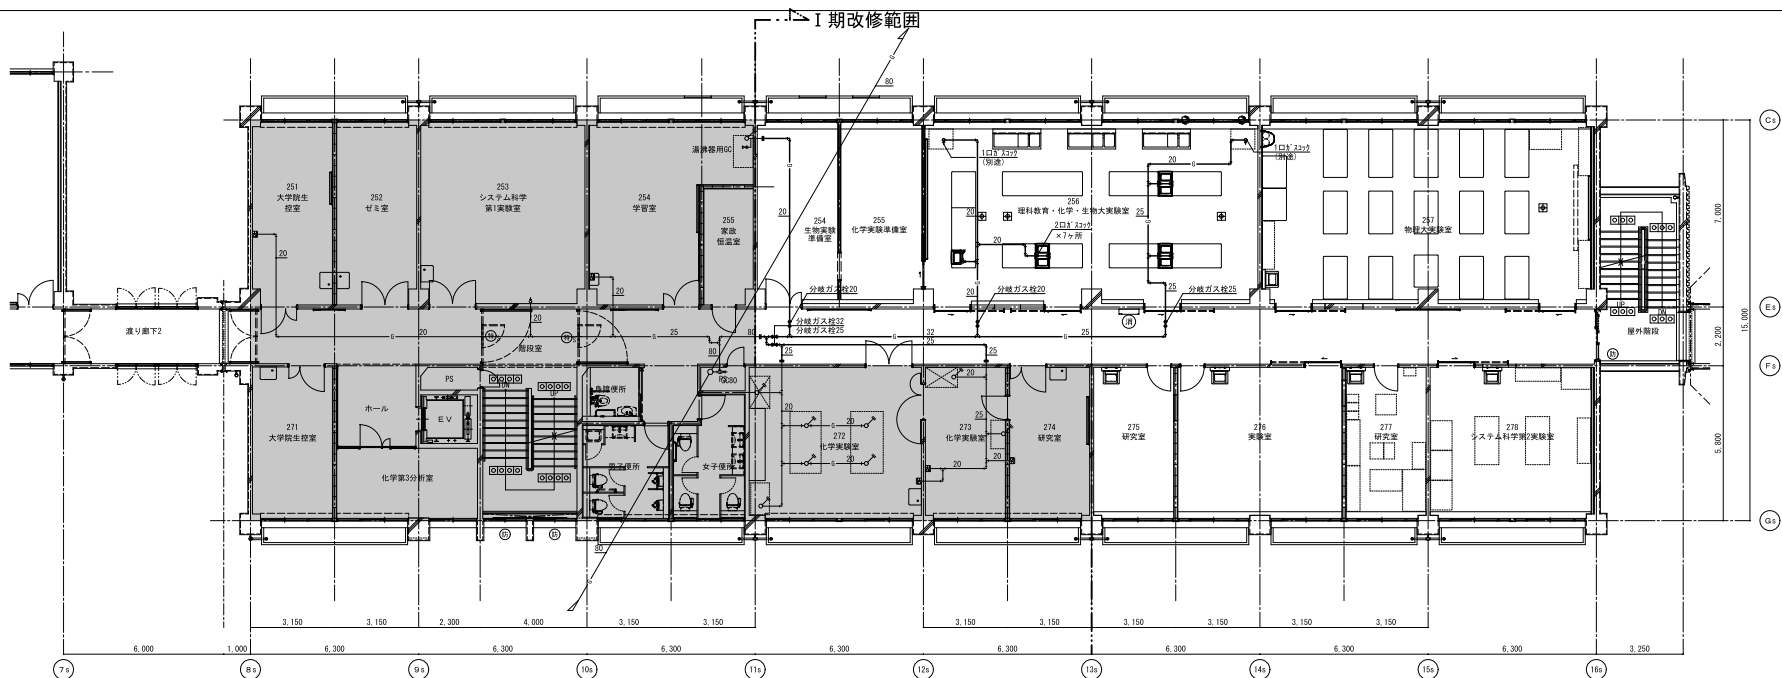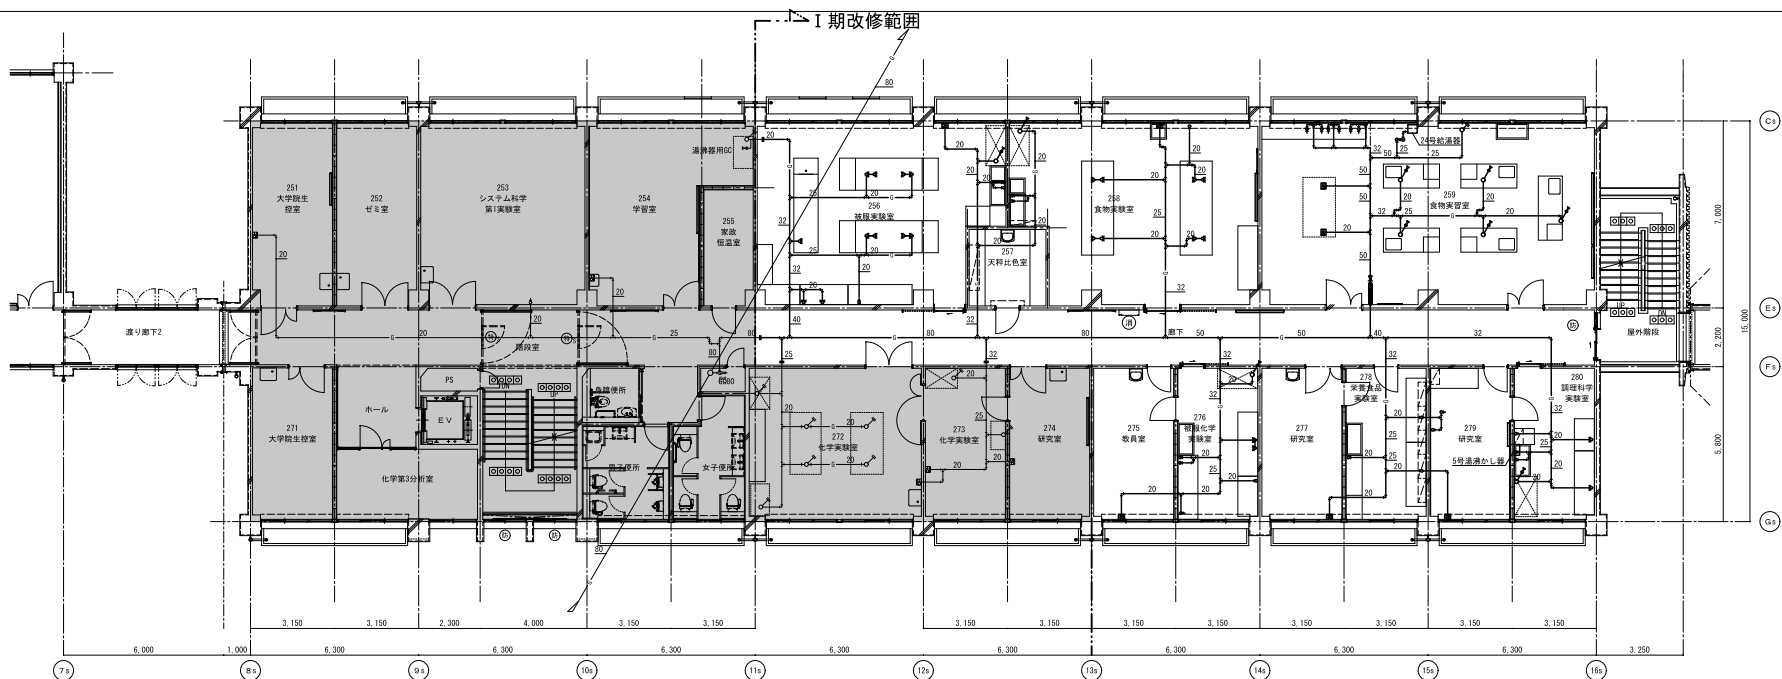


工事名称 造賀大学（石山）自然科学棟改修機械設備工事（1期） 図面番号 ガス設備 2 階平面図（撤去・改修）				図面枚数 1/100 作成 令和4年 7 月 造賀大学施設管理課		 株式会社 みやこ工機設計 <small>〒505-0854 岐阜県岐阜市大田町1-1-1 株式会社みやこビル1F TEL 057-241-1111 FAX 057-241-1112 E-MAIL miyako@miyako-keiki.co.jp</small>	業務名称 造賀大学（石山）総合研究棟改修（自然科学系）設備設計業務 図面名称 ガス設備 2 階平面図（撤去・改修）		縮尺 A1 1/100 A3 1/200		図面番号 M - 28	

3階平面図（撤去）

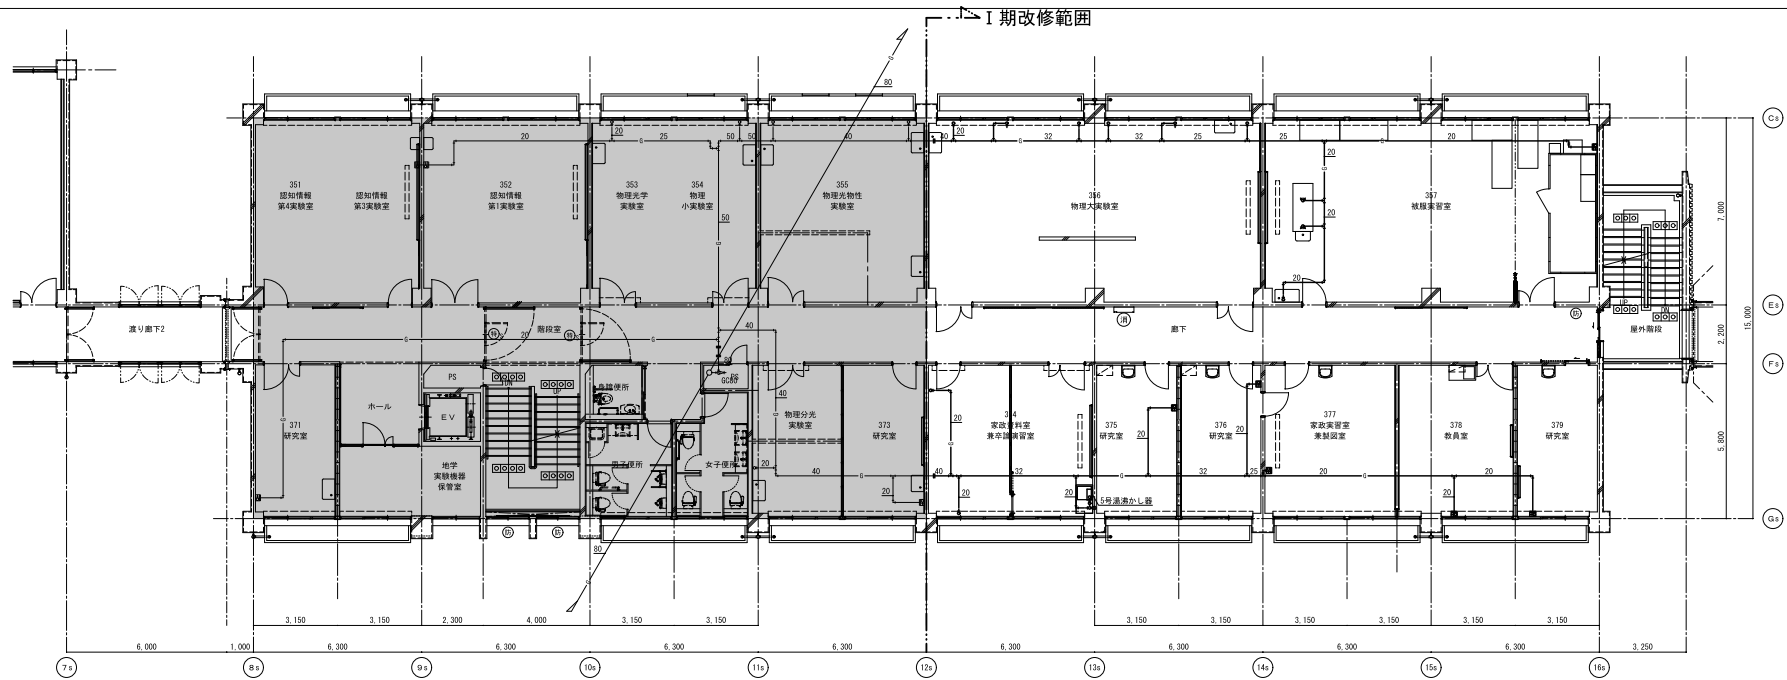


3階平面図（改修）

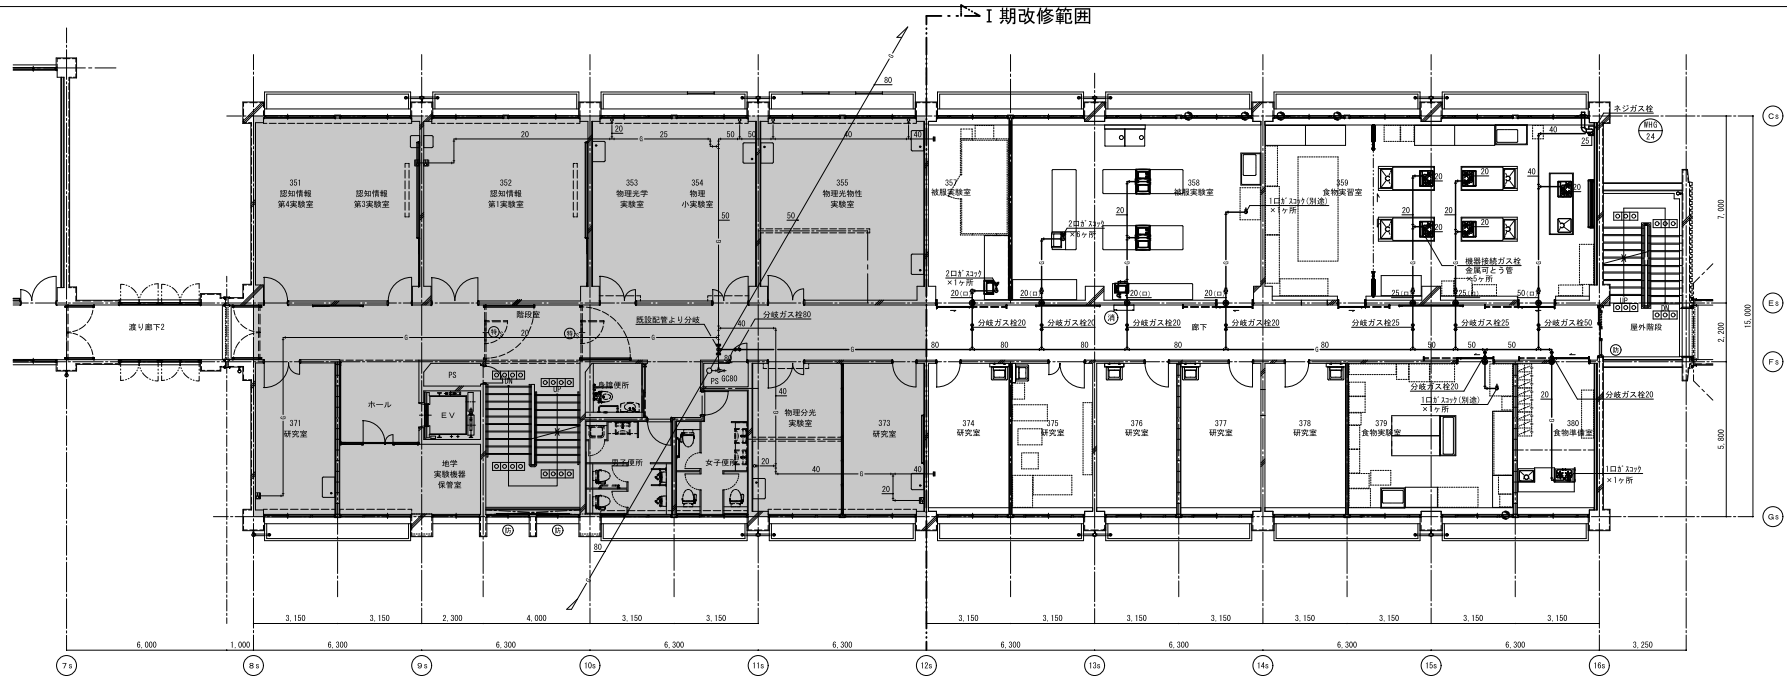


工事名称	滋賀大学（石山）自然科学棟改修機械設備工事（I期）	枚のうち 29 号		業務名称	滋賀大学（石山）総合研究棟改修（自然科学系）設備設計業務	縮尺	図面番号
図面名称	給排水設備 3階平面図（撤去・改修）	縮尺		1/100		A1 1/100	M - 29
作成	令和4年 7月					A3 1/200	
滋賀大学施設管理課				図面名称	ガス設備 3階平面図（撤去・改修）		

4階平面図（撤去）


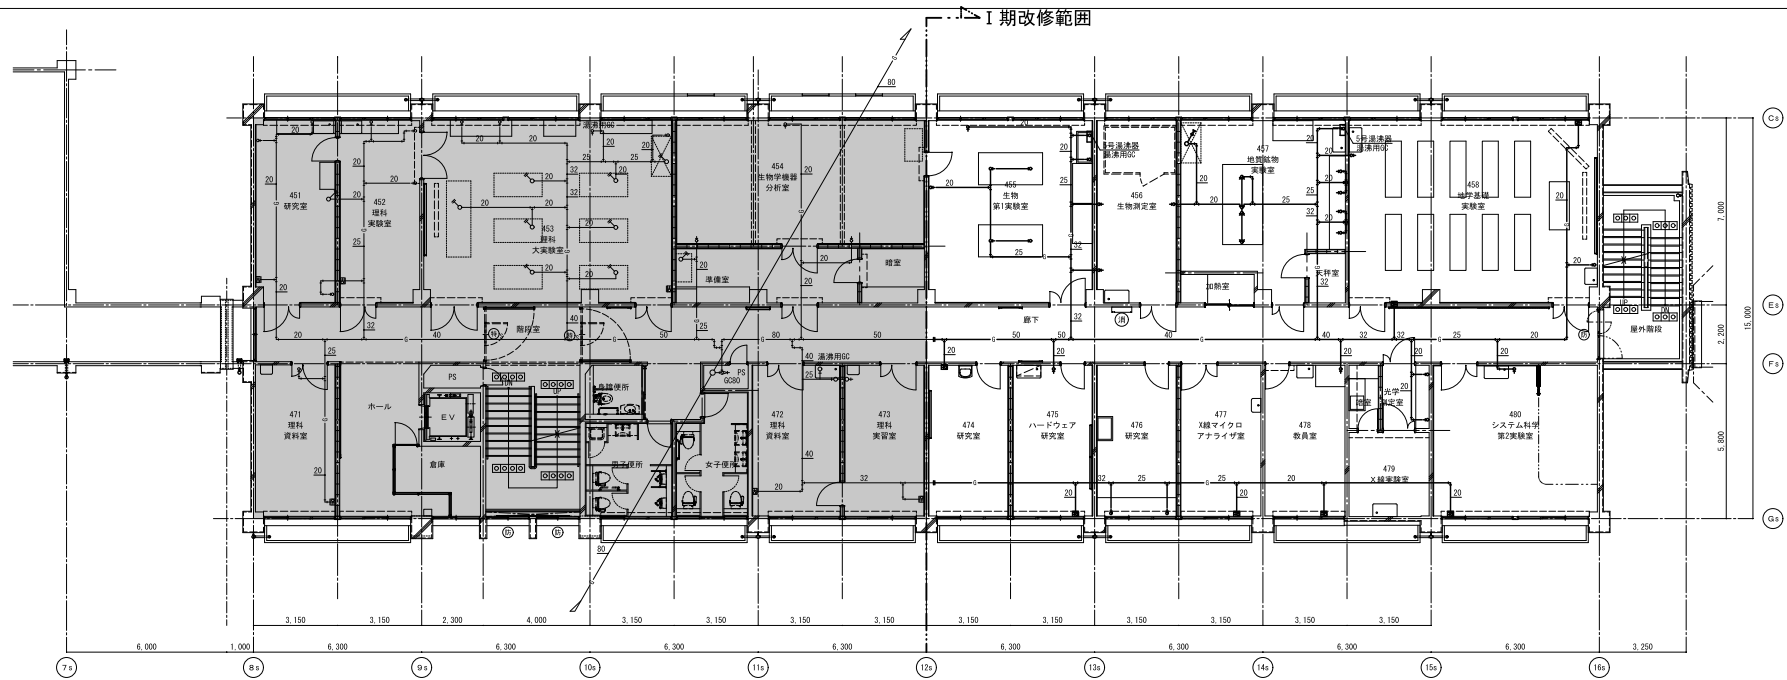


4階平面図（改修）

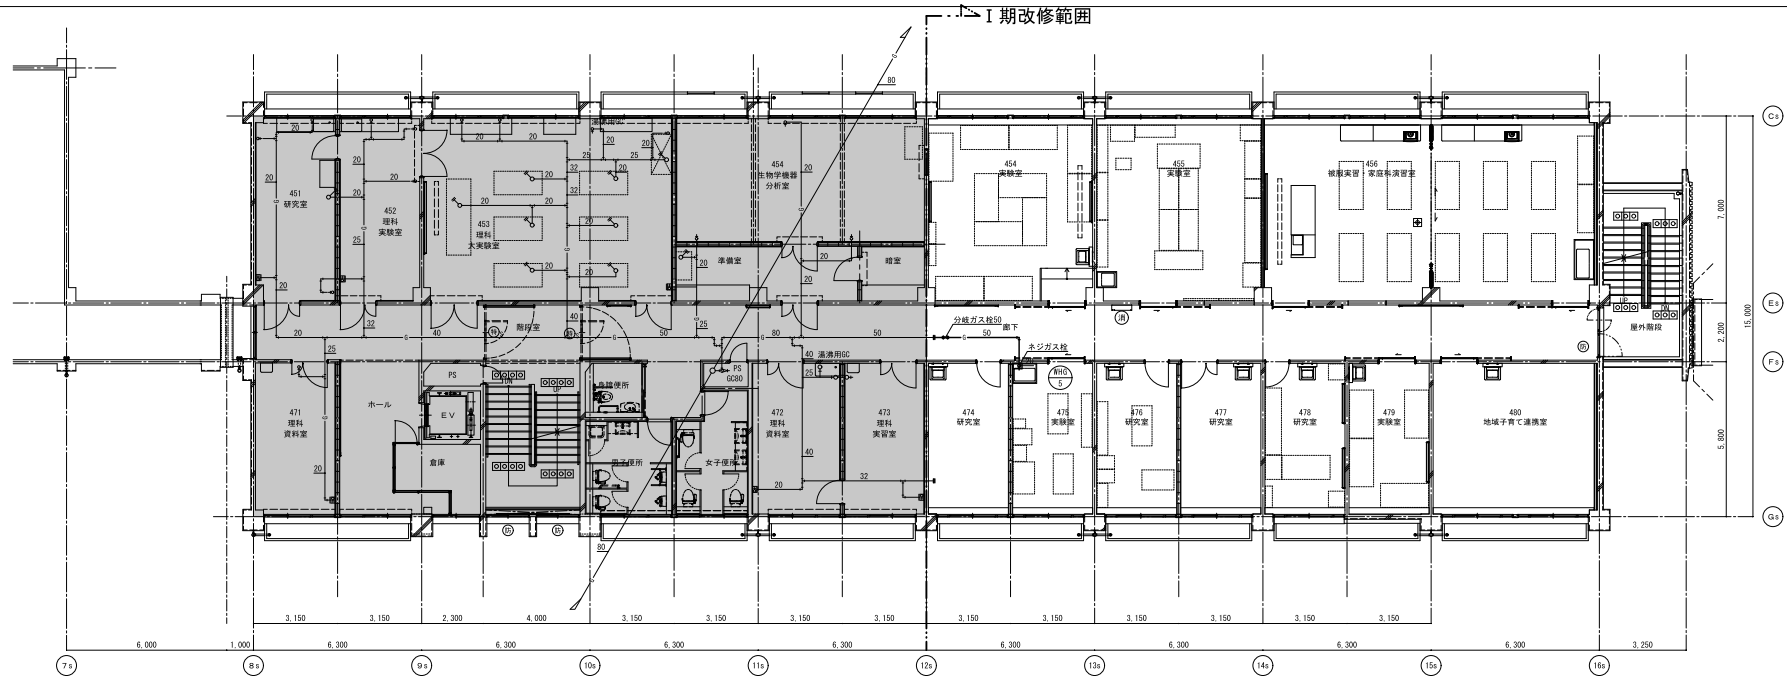


工事名称	滋賀大学（石山）自然科学棟改修機械設備工事（I期）	枚のうち 30 号		業種名称	滋賀大学（石山）総合研究棟改修（自然科学系）設備設計業務	縮尺	図面番号
図面名称	給排水設備 4 階平面図（撤去・改修）	縮尺		1/100		A1 1/100	M - 30
図面名称	ガス設備 4 階平面図（撤去・改修）	作成	令和4年 7 月	図面名称	ガス設備 4 階平面図（撤去・改修）	A3 1/200	
滋賀大学施設管理課				総務	主任	担当	

5階平面図（撤去）

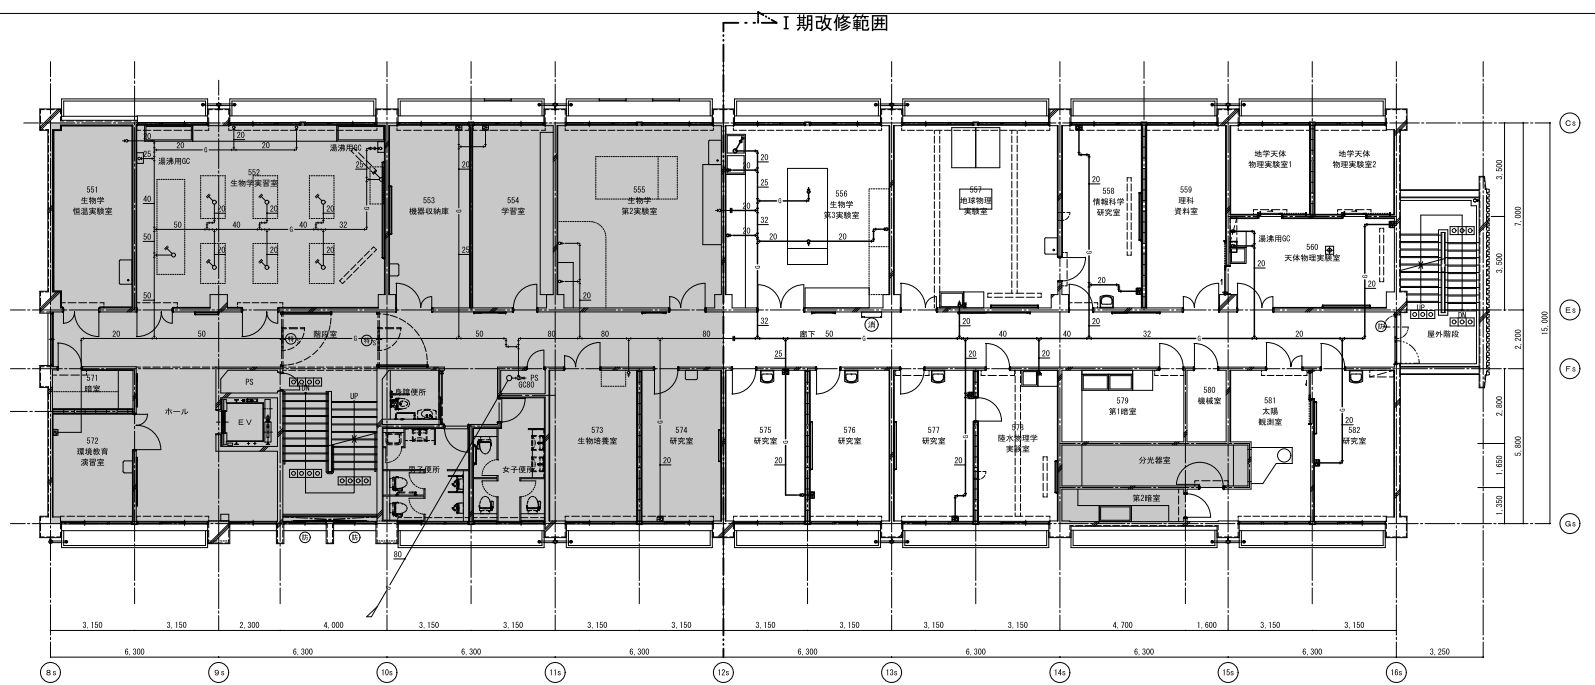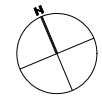

5階平面図（改修）

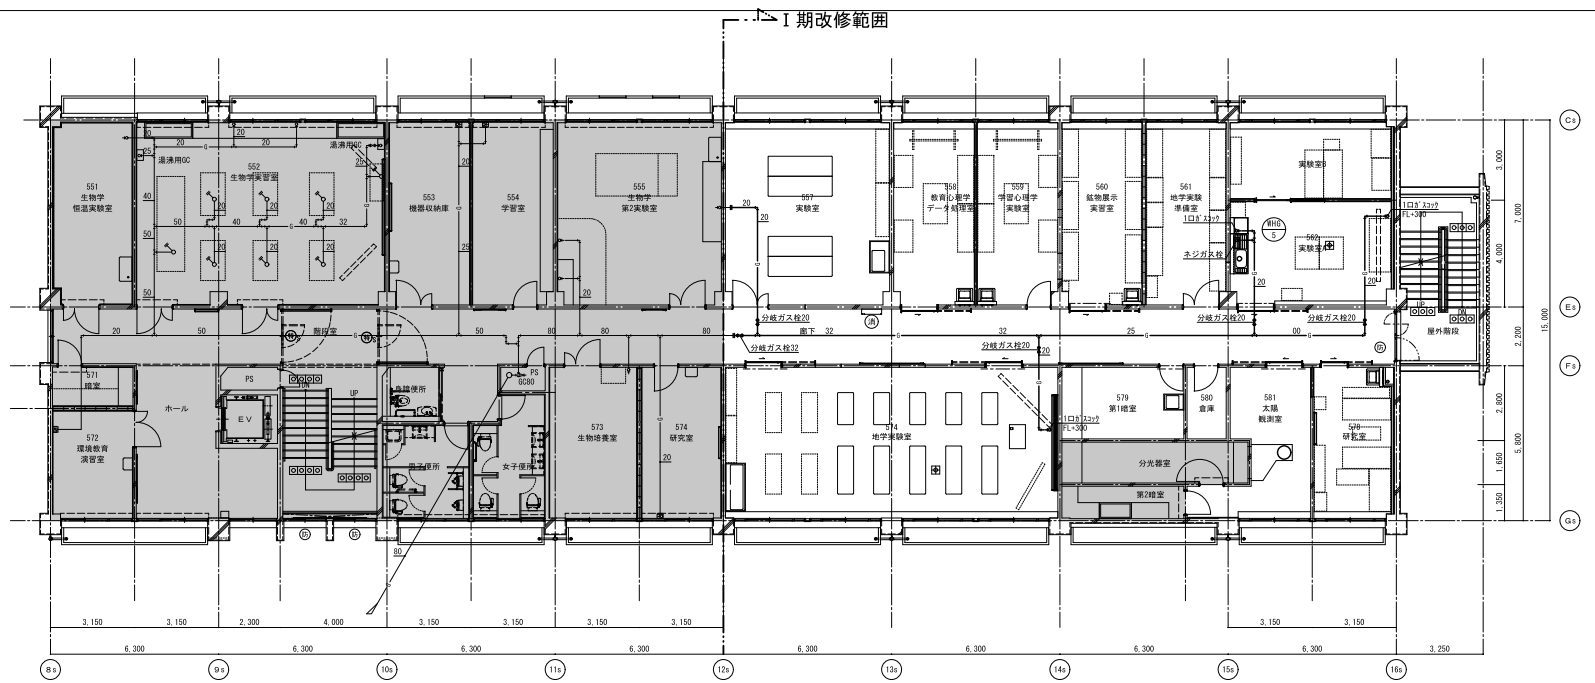

工事名称	滋賀大学（石山）自然科学棟改修機械設備工事（I期）	枚のうち 31 号		業務名称	滋賀大学（石山）総合研究棟改修（自然科学系）設備設計業務	縮尺	図面番号
図面名称	給排水設備 5階平面図（撤去・改修）	縮尺		1/100		A1 1/100	M - 31
作成	令和4年 7月				図面名称	ガス設備 5階平面図（撤去・改修）	A3 1/200
校閲							

滋賀大学施設管理課


ドラフト設備 機器表 (撤去)

種 別	記 号	機 器 名	仕 様	台数	設置場所 (部屋番号は 撤去図参照)	備 考
取外し再取付	DF-1	排ガス洗浄装置	湿式 堅型充填塔 送風機 40m3/min×80mmAq×2.2KW 3φ×200V 循環ポンプ 68リットル/min×3m×0.2KW 3φ×200V	1	RF	TRS-A60 (セイコー化工機)
取外し再取付	DF-2	排ガス洗浄装置	湿式 堅型充填塔 送風機 20m3/min×80mmAq×1.5KW 3φ×200V 循環ポンプ 36リットル/min×3m×0.2KW 3φ×200V	1	RF	TRS-A40 (セイコー化工機)
撤去	DF-3	排ガス洗浄装置	湿式 堅型充填塔 送風機 撤去済み 循環ポンプ 68リットル/min×3m×0.2KW 3φ×200V	1	RF	TRS-A60 (セイコー化工機)
撤去	DF-4	排ガス洗浄装置	湿式 堅型充填塔 送風機 29m3/min×1.5KW 3φ×200V	1	RF	TRS-D60 (セイコー化工機)
取外し再取付	DF-5	排ガス洗浄装置	湿式 堅型充填塔 送風機 29m3/min×1.5KW 3φ×200V	1	RF	QPS-D40 (ヤマト科学)
撤去		ドラフトチャンバー	参考寸法：1200×750×2350mm	1	155	FHS-120 (ヤマト科学)
撤去		ドラフトチャンバー	参考寸法：1200×750×2350mm	1	256	
撤去		ドラフトチャンバー	参考寸法：1200×750×2350mm	1	258	
撤去		ドラフトチャンバー	参考寸法：1200×750×2350mm	1	276	
撤去		ドラフトチャンバー	参考寸法：1200×750×2350mm	1	280	
撤去		ドラフトチャンバー	参考寸法：1200×750×2350mm	1	457	


ドラフト設備 機器表 (新設)


種 別	記 号	機 器 名	仕 様	台数	設置場所 (部屋番号は 撤去図参照)	備 考
新設	S-1	排ガス洗浄装置	湿式 堅型充填塔 処理風量 780m ³ /h 送風機 13m3/min×350Pa×0.75KW 3φ×200V 循環ポンプ 50リットル/min×5m×0.2KW 3φ×200V 付属品 防振継手、共通ベース、H鋼架台、遠方発停押釦スイッチ 制御盤(故障、発停、電源用端子)、他付属品一式共	1	RF 153用	
新設	S-2	排ガス洗浄装置	湿式 堅型充填塔 処理風量 420m ³ /h 送風機 7m3/min×155Pa×0.75KW 3φ×200V 循環ポンプ 50リットル/min×5m×0.2KW 3φ×200V 付属品 防振継手、共通ベース、H鋼架台、遠方発停押釦スイッチ 制御盤(故障、発停、電源用端子)、他付属品一式共	2	RF 256用	
新設	S-3	排ガス洗浄装置	湿式 堅型充填塔 処理風量 780m ³ /h 送風機 13m3/min×395Pa×0.75KW 3φ×200V 循環ポンプ 50リットル/min×5m×0.2KW 3φ×200V 付属品 防振継手、共通ベース、H鋼架台、遠方発停押釦スイッチ 制御盤(故障、発停、電源用端子)、他付属品一式共	1	RF 379用	
新設	S-4	送風機	処理風量 13m3/min×350Pa×0.4KW 3φ×200V モーター直結式 インバーター搭載型 付属品：ベンチレーター、防振継手、架台、H鋼架台	1	RF 153用	
新設	S-5	送風機	処理風量 10m3/min×195Pa×0.2KW 3φ×200V モーター直結式 インバーター搭載型 付属品：ベンチレーター、防振継手、架台、H鋼架台	1	RF 358用	
新設	D-1	ドラフトチャンバー	本体材質：冷間圧延鋼板 (SPCC) 内装：ノンアスベスト不燃化粧板 前面扉：強化ガラス 5 t (飛散防止フィルム貼り)、二重ワイヤ方式 参考寸法：1200×750×2150mm 付属品：1方向水栓、1口コンセントガス栓、コンセント、他付属品一式共	1	153	GF-IL-12TNEZ (ヤマト科学)
新設	D-2	ドラフトチャンバー	本体材質：冷間圧延鋼板 (SPCC) 内装：ノンアスベスト不燃化粧板 前面扉：強化ガラス 5 t (飛散防止フィルム貼り)、二重ワイヤ方式 参考寸法：1200×750×2150mm 付属品：1方向水栓、コンセント、他付属品一式共	1	153	GF-IL-12TNZ (ヤマト科学)
新設	D-3	ドラフトチャンバー	本体材質：冷間圧延鋼板 (SPCC) 内装：ノンアスベスト不燃化粧板 前面扉：強化ガラス 5 t (飛散防止フィルム貼り)、二重ワイヤ方式 参考寸法：900×750×2150mm 付属品：1方向水栓、1口コンセントガス栓、コンセント、他付属品一式共	2	256	GF-IL-9TNEZ (ヤマト科学)
新設	D-4	ドラフトチャンバー	本体材質：冷間圧延鋼板 (SPCC) 内装：ノンアスベスト不燃化粧板 前面扉：強化ガラス 5 t (飛散防止フィルム貼り)、二重ワイヤ方式 参考寸法：1200×750×2150mm 付属品：1方向水栓、コンセント、他付属品一式共	1	358	GF-IL-12TNZ (ヤマト科学)
新設	D-5	ドラフトチャンバー	本体材質：冷間圧延鋼板 (SPCC) 内装：ノンアスベスト不燃化粧板 前面扉：強化ガラス 5 t (飛散防止フィルム貼り)、二重ワイヤ方式 参考寸法：1200×750×2350mm 付属品：1方向水栓、1口コンセントガス栓、コンセント、他付属品一式共	1	379	GF-IL-12TN (ヤマト科学)

1階平面図 (撤去)

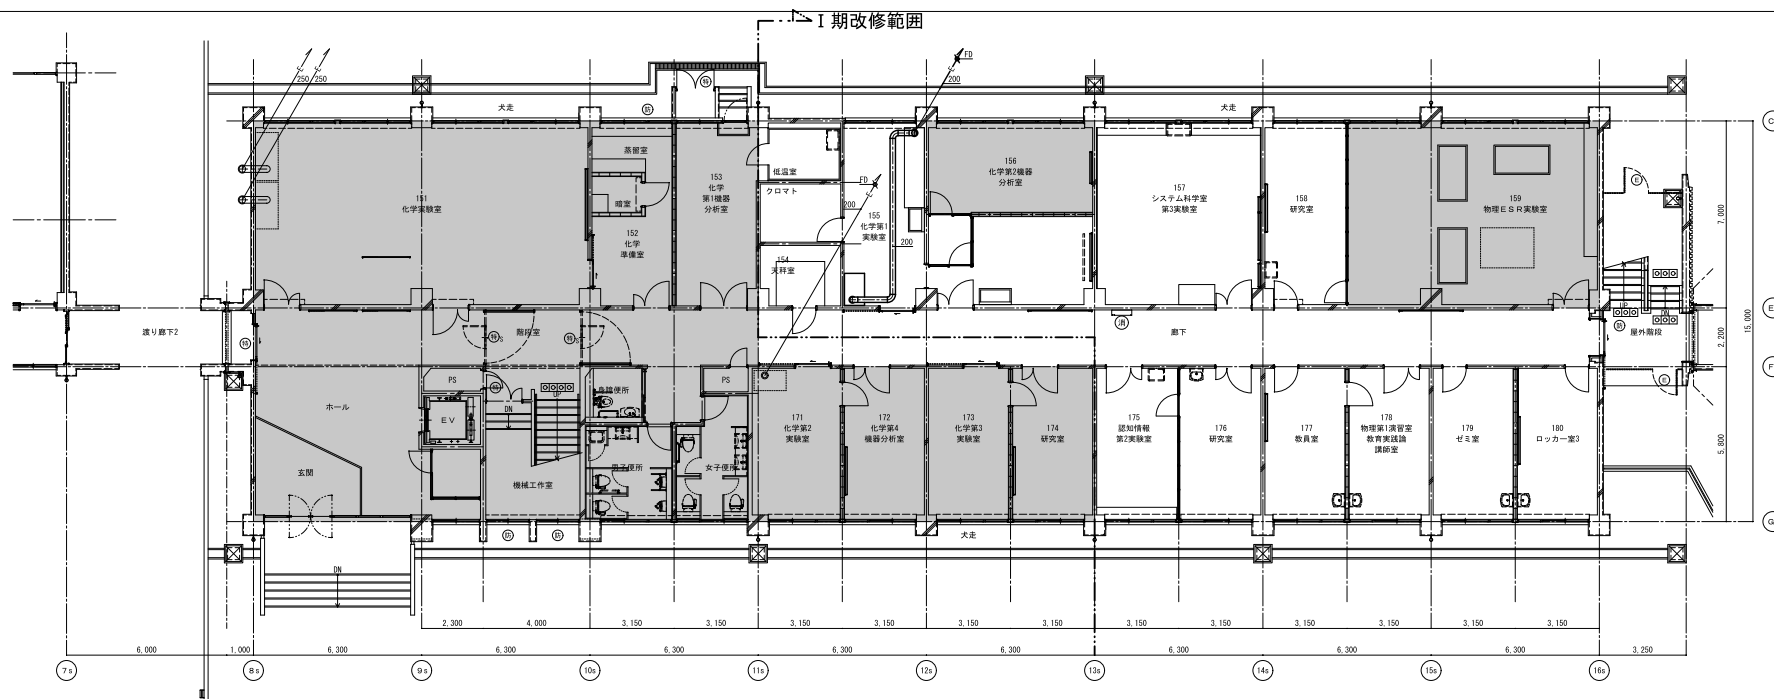


1階平面図 (改修)

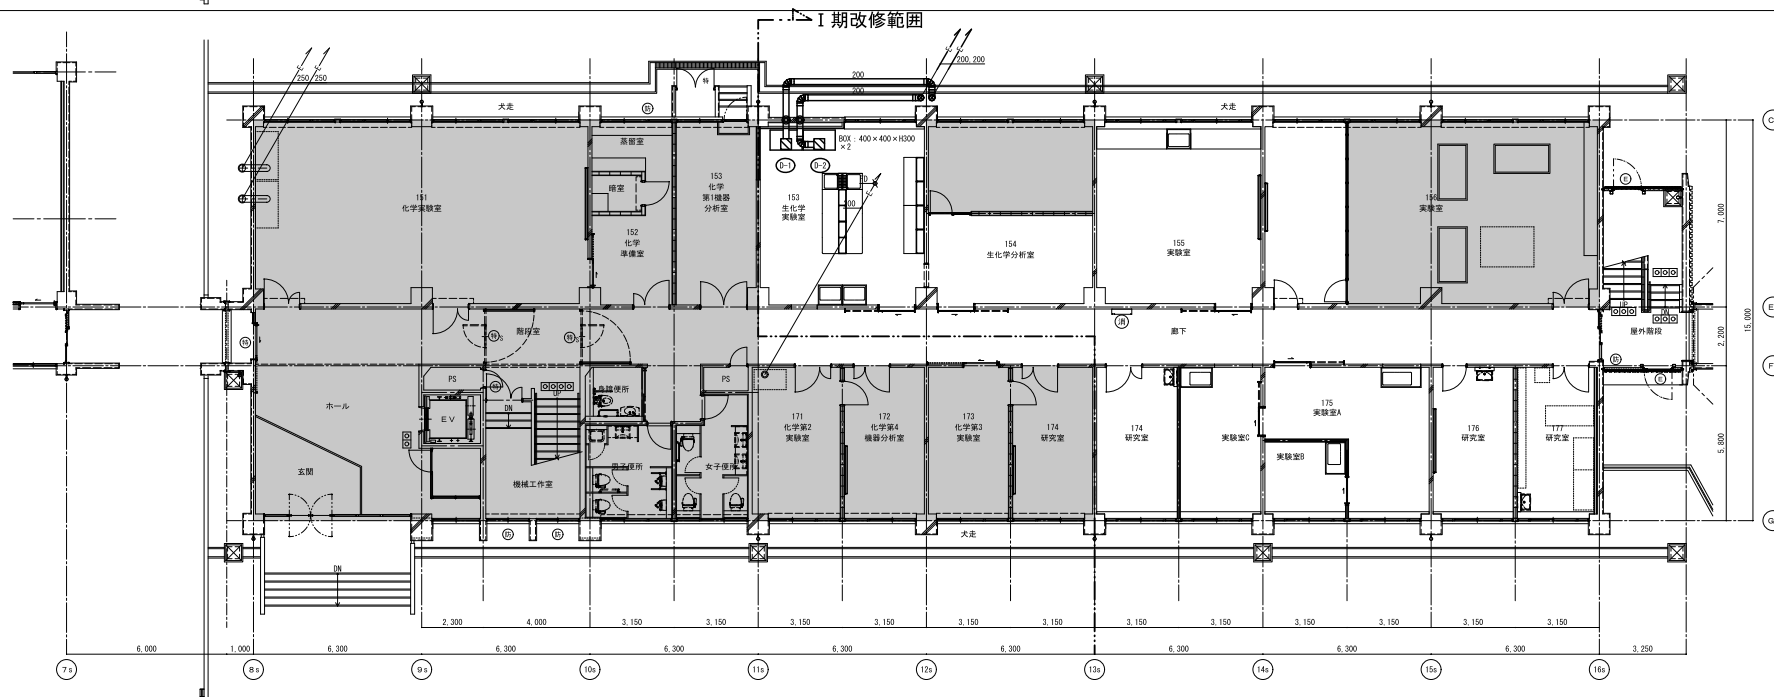


- | |
|---|
| 注記 |
| <p>1. 搬送機については 太線は搬送機器・ダクトを、細線は既設の機器・ダクトを示す。</p> <p>改修図については 太線は新設機器・ダクトを、細線は既設の機器・ダクトを示す。</p> <p>2. 図示の ◎印 は壁面コア抜き箇所を示す。</p> <p>図示なき貫通部は 既設壁面コア抜き部再利用とする。</p> <p>3.  窓改修範囲外を示す。</p> |

工事名称	造賀大 学(石山) 自然科学棟改修補修設備工工事 (I期)	取のうち 33号	 株式会社 西谷工務 <small>〒590-0101 大阪府東淀川区西谷1-1-1 TEL 06-6632-1111 FAX 06-6632-1112 E-MAIL info@nishinomiya.co.jp</small>	業務内容	造賀大 学(石山) 総合研究棟改修 (自然科学系) 設備設計業務	組尺	図面番号
図面名称	ドラフト 設備 1階平面図 (撤去・改修)	組尺 1/100		図面名称	ドラフト設備 1階平面図 (撤去・改修)	A1 1/100 A3 1/200	M - 33
製 表 者	西谷工務 建築部 建築課	作成 令和4年 7月		材 料 名 称			
造賀大 学 施設管理課							

2階平面図（撤去）

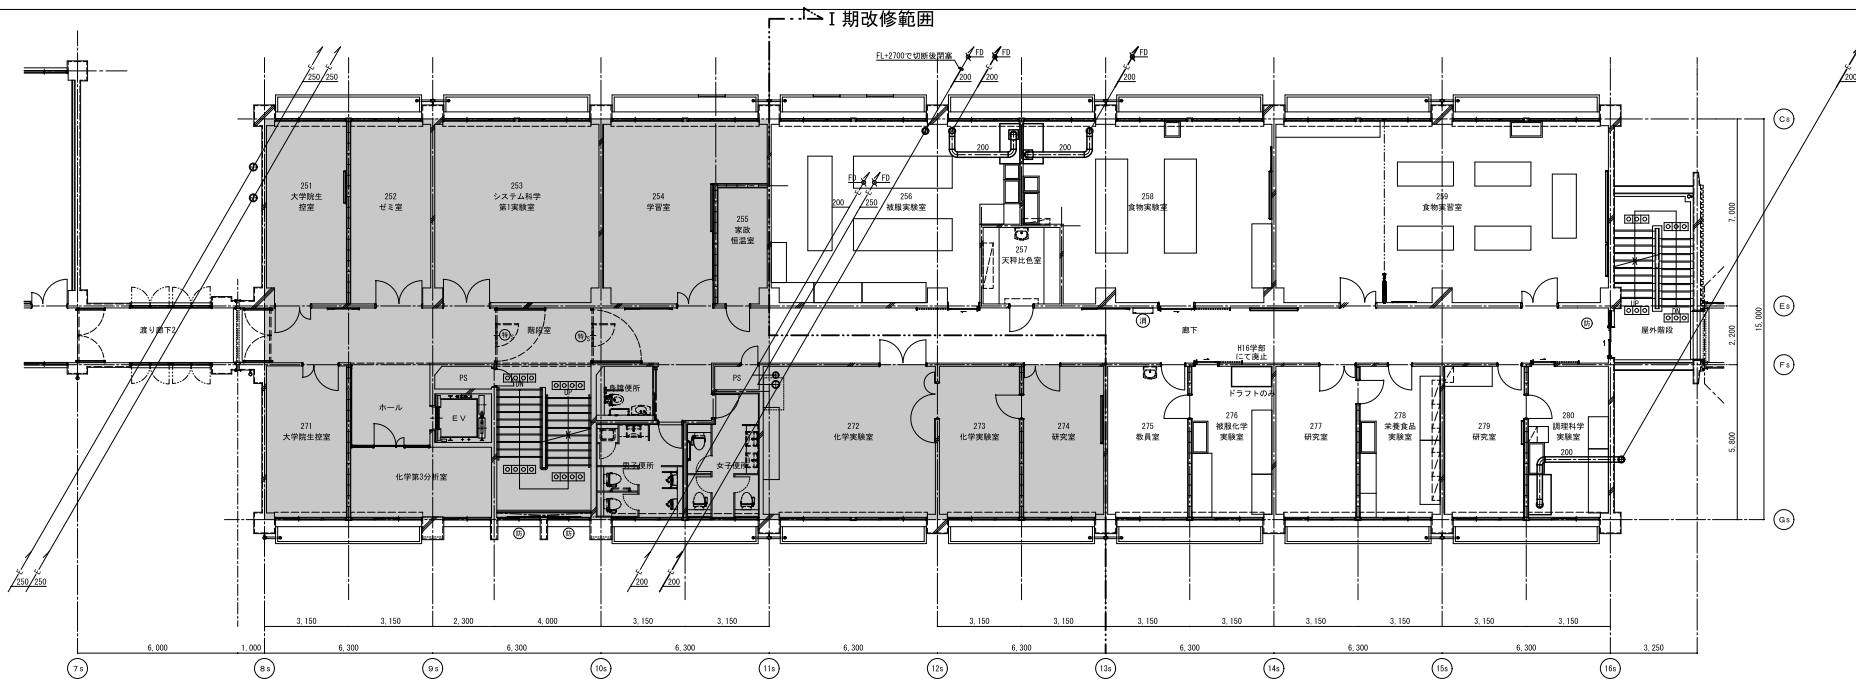


2階平面図（改修）

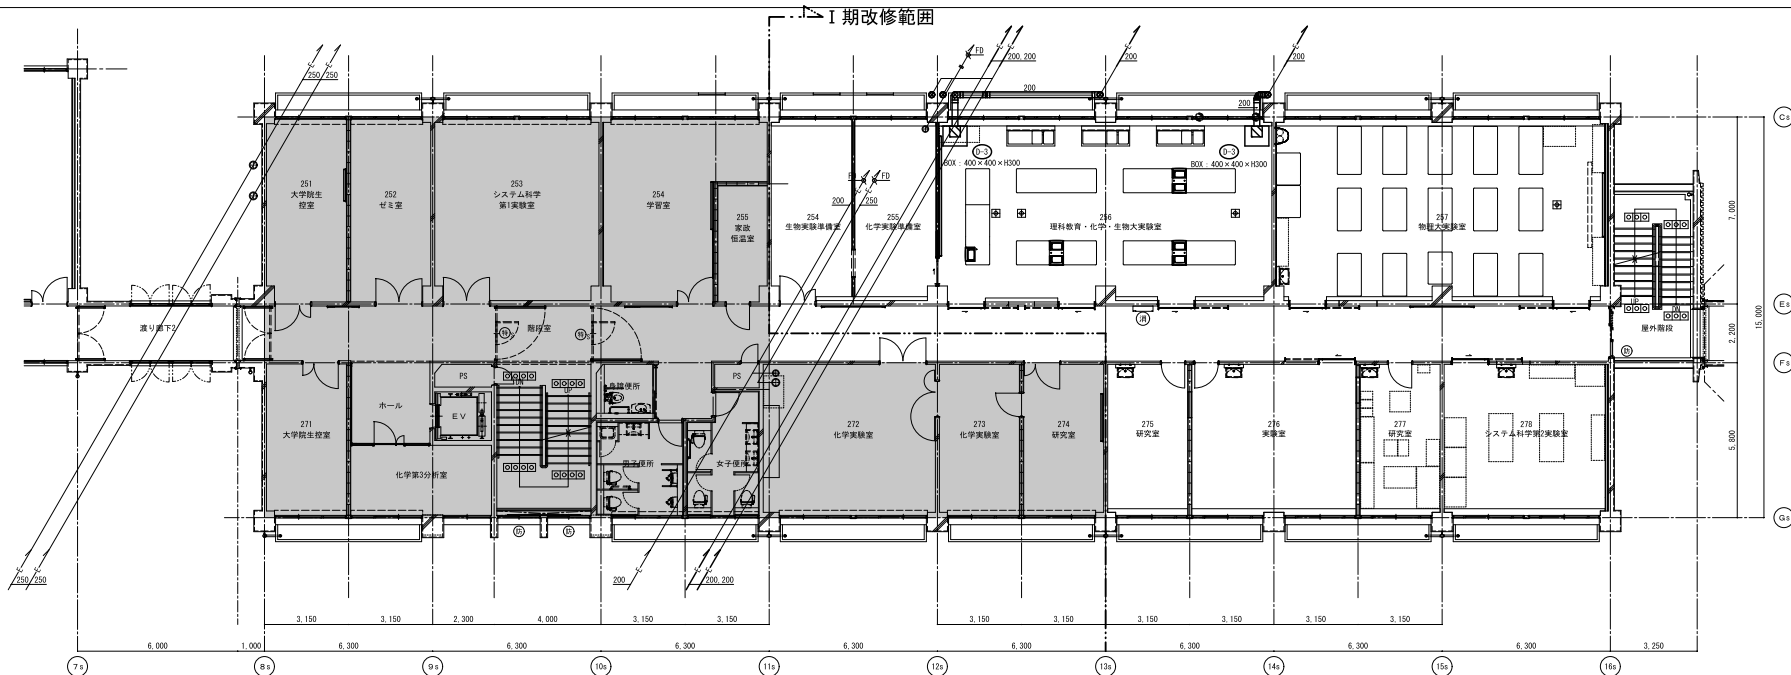


工事名称	滋賀大学（石山）自然科学棟改修機械設備工事（I期）	枚のうち 34 号		業務名称	滋賀大学（石山）総合研究棟改修（自然科学系）設備設計業務	縮尺	図面番号
図面名称	ドラフト設備 2 階平面図（撤去・改修）	縮尺 1/100		業務名称	滋賀大学（石山）総合研究棟改修（自然科学系）設備設計業務	A1 1/100	M - 34
作成	令和4年 7 月	図面名称	ドラフト設備 2 階平面図（撤去・改修）	A3 1/200			
滋賀大学施設管理課							

3階平面図 (撤去)

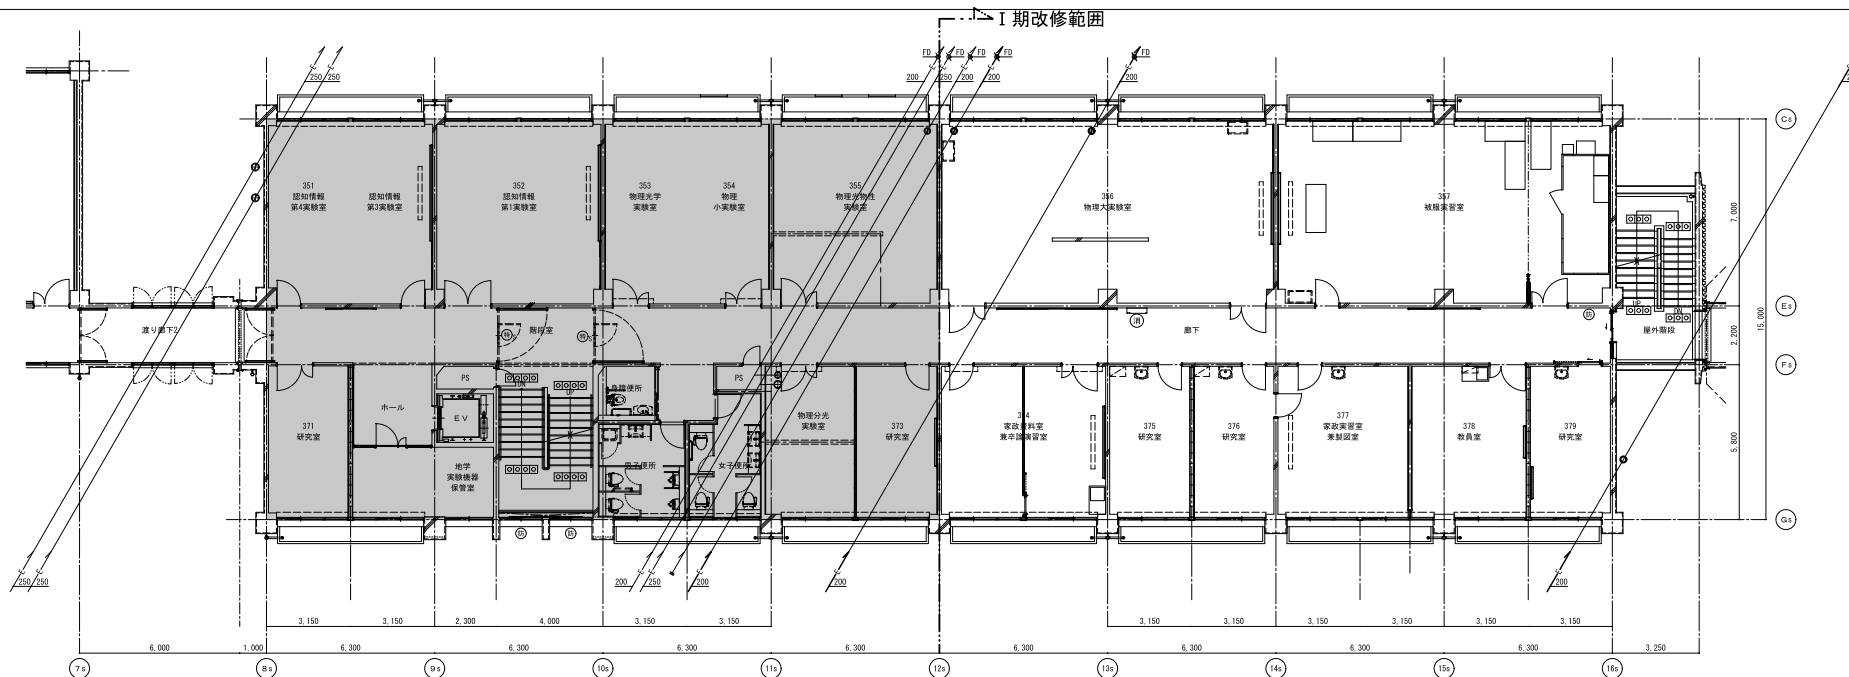


3階平面図 (改修)

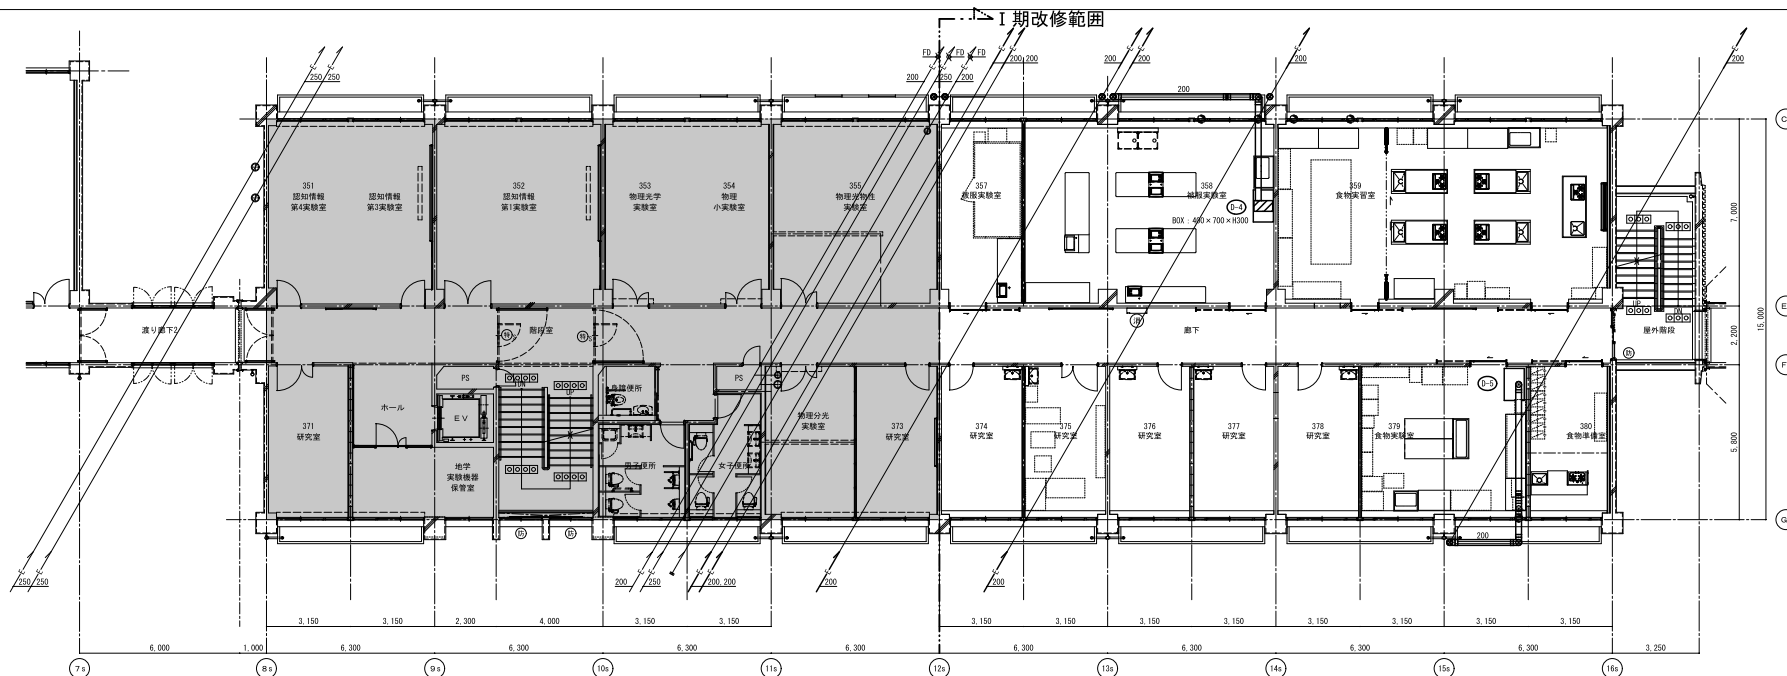


工事名称	造賀大学（石山）自然科学棟改修機械設備工事（Ⅰ期）	図のうち 35 号	 日本化学工業エンジニアリング株式会社 株式会社 日本化学工業エンジニアリング株式会社 <small>〒565-0871 大阪府大阪市東淀川区西中島5-1-10 日本化学ビルディング5F TEL 06-6661-1111 FAX 06-6661-1112 E-MAIL info@nipponkasei.co.jp</small>	業種名称	造賀大学（石山）総合研究棟改修（自然科学系）設備設計業務	縮尺	<div style="display: flex; align-items: center;"> <div style="margin-right: 10px;">M - 35</div> <div>図面番号</div> </div>
図面名称	ドラフト設備 3階平面図（撤去・改修）	縮尺 1/100		図面名称	ドラフト設備 3階平面図（撤去・改修）	A1 1/100 A3 1/200	
製 図 者	田 中 浩 二	作成		製 図 者	田 中 浩 二		
製 図 日	2022 年 10 月 27 日	令和4年 7 月		製 図 日	2022 年 10 月 27 日		
造賀大学施設管理課							

4階平面図 (撤去)

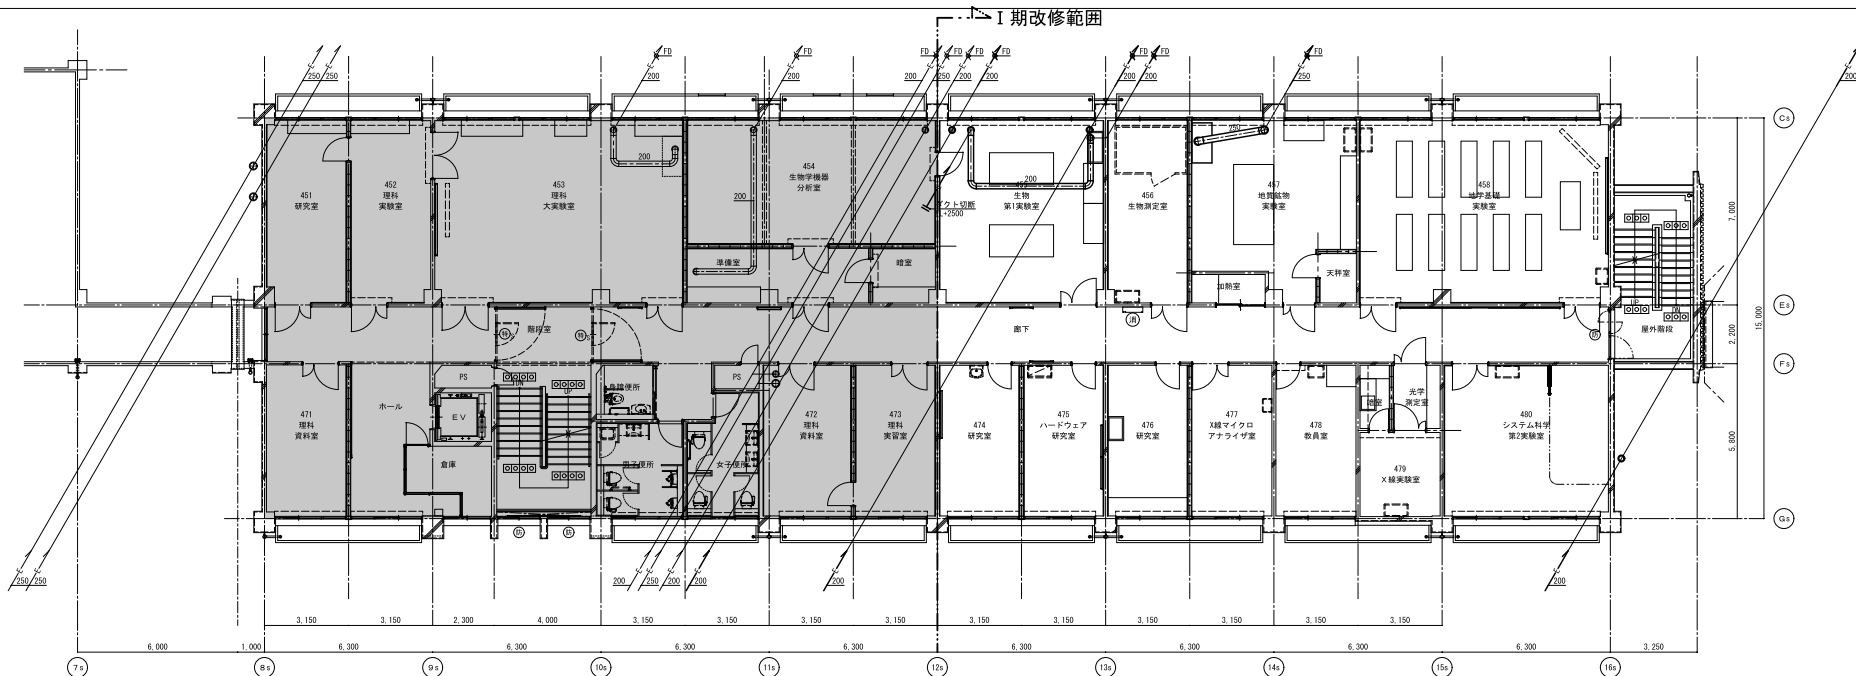


4階平面図 (改修)

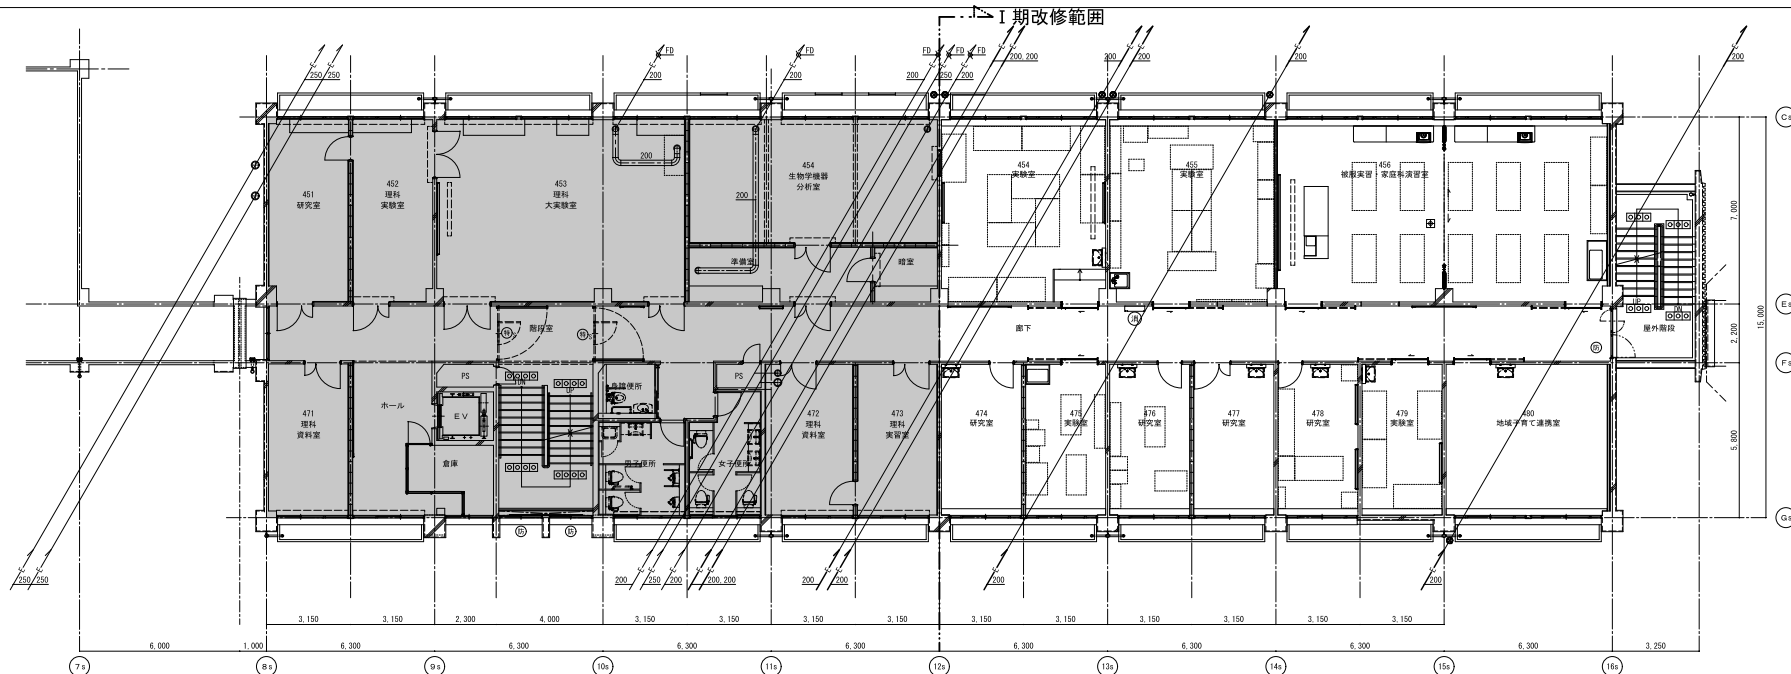


工事名称	滋賀大学（石山）自然科学棟改修機械設備工事（Ⅰ期）	図面番号	ドラフト設備	4階平面図（撤去・改修）	縮尺	1/100	作成	令和4年 7月	担当	池田 正樹	経理	田中 孝	業務名称	滋賀大学（石山）総合研究棟改修（自然科学系）設備設計業務	縮尺	A1 1/100 A3 1/200	図面番号	M - 36
滋賀大学施設管理課														図面名称 ドラフト設備 4階平面図（撤去・改修）				

5階平面図（撤去）

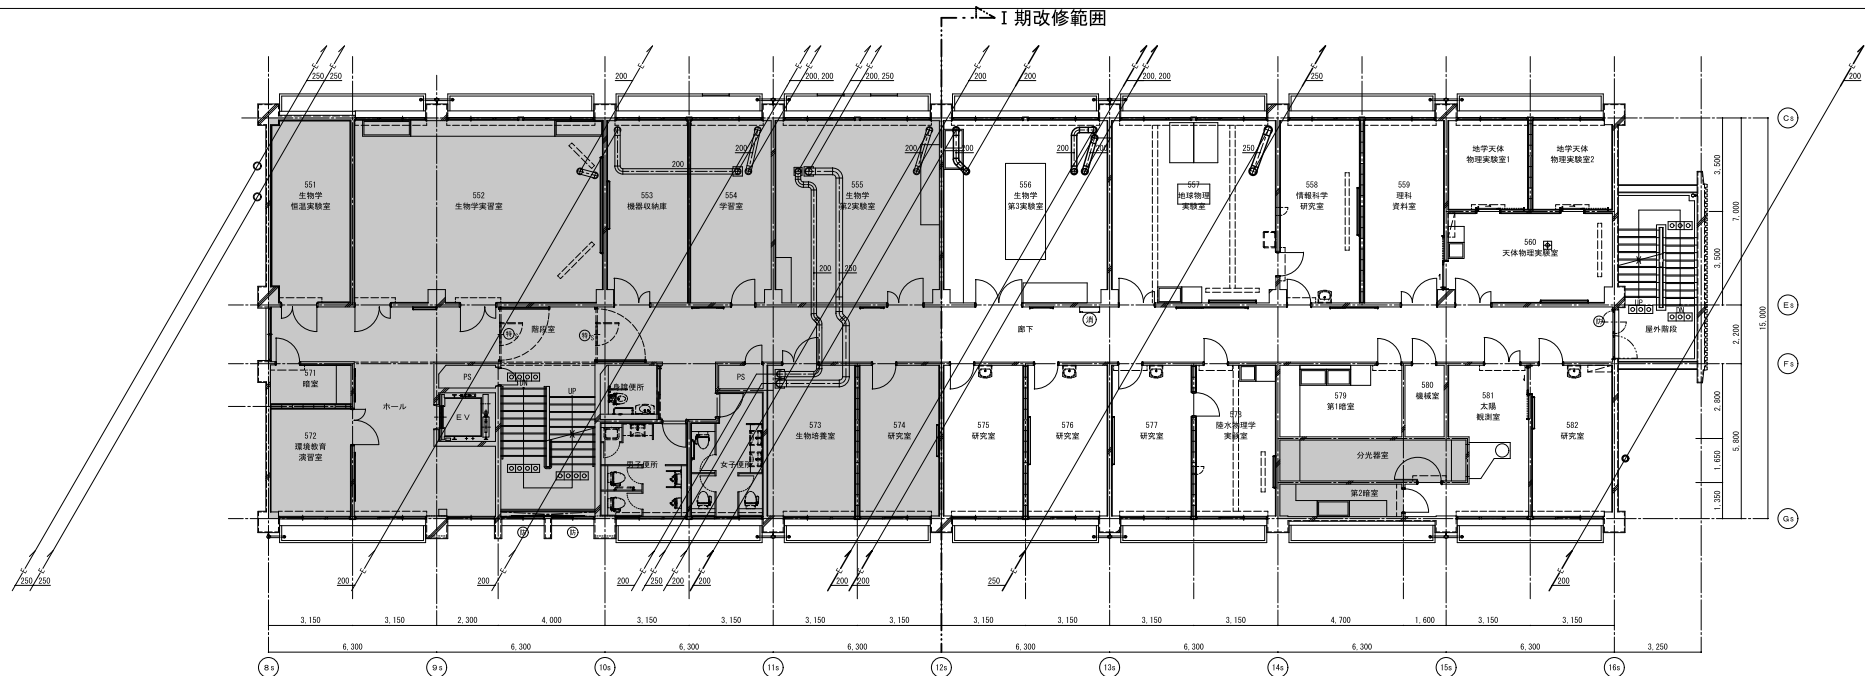


5階平面図（改修）

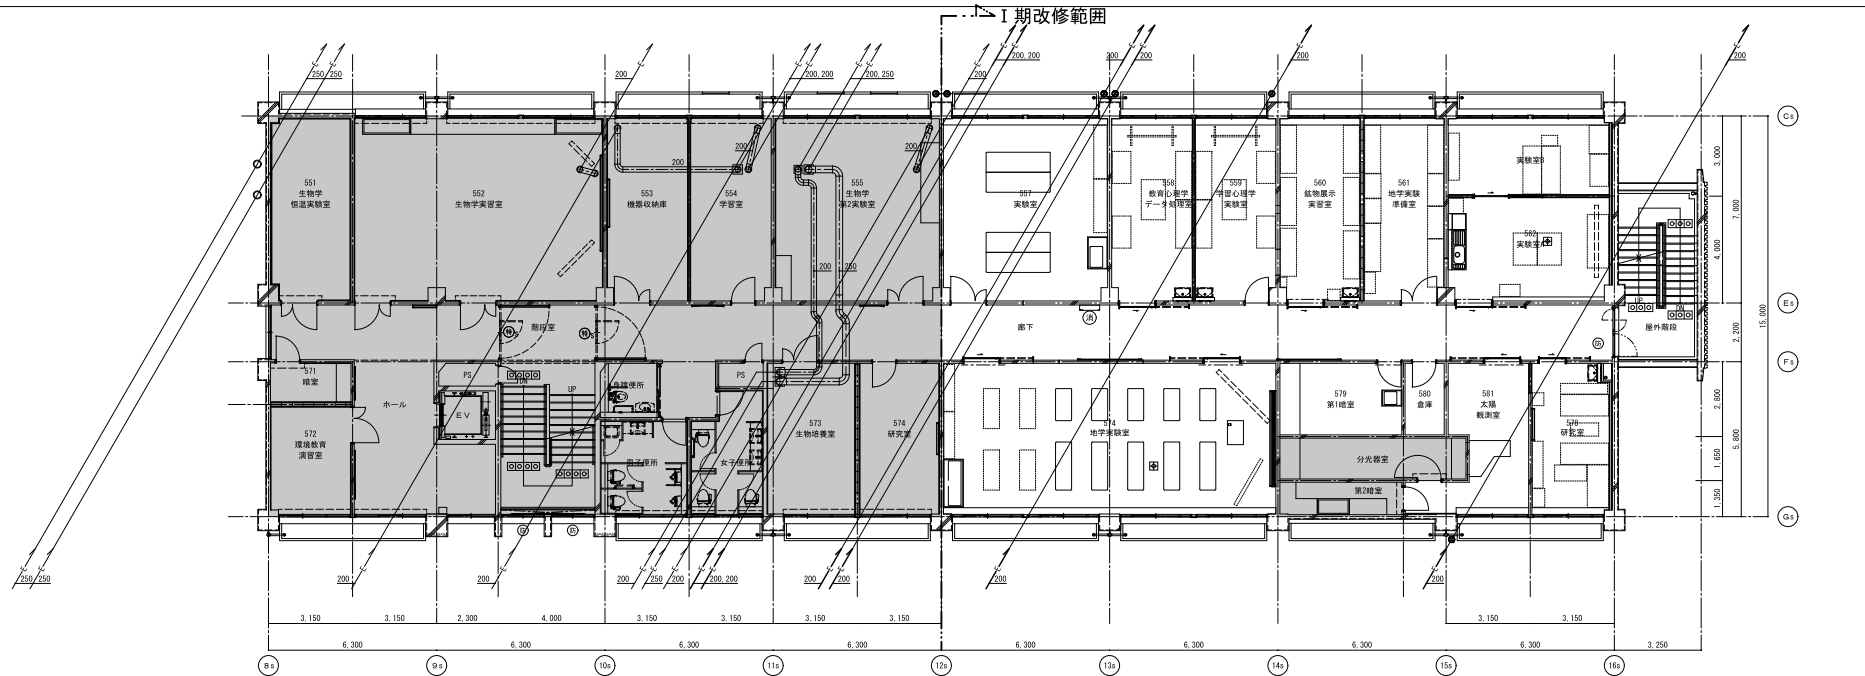

工事名称		滋賀大学（石山）自然科学棟改修機械設備工事（I期）		枚のうち 37 号		 <div>第4042号 機械設計 一級建築士 佐藤 孝生 〒520-0855 滋賀県彦根市 彦根市本町1-1-1 彦根ビルディング 5F 彦根ビルディング5F 彦根ビルディング5F</div>	業務名称		滋賀大学（石山）総合研究棟改修（自然科学系）設備設計業務		縮尺		図面番号	
図面名称		ドラフト設備 5階平面図（撤去・改修）		縮尺			1/100		図面名称		ドラフト設備 5階平面図（撤去・改修）		A1 1/100	
作成		令和4年 7月		図面名称			ドラフト設備 5階平面図（撤去・改修）		A3 1/200					
滋賀大学施設管理課														

滋賀大学施設管理課

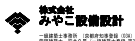

業務名称 滋賀大学（石山）総合研究棟改修（自然科学系）設備設計業務
図面名称 ドラフト設備 5階平面図（撤去・改修）

